

# 平成25年度表丹沢野外活動センター浴場新築工事

建築意匠図		
図面番号	図面名称	縮尺
A-00	表紙・図面リスト	非縮尺
A-01	特記仕様書（1）	非縮尺
A-02	特記仕様書（2）	非縮尺
A-03	特記仕様書（3）	非縮尺
A-04	特記仕様書（4）	非縮尺
A-05	敷地求積図-1	1/500
A-06	敷地求積図-2	非縮尺
A-07	敷地求積図-3	1/300
A-08	工事概要、案内図、現況図	1/700
A-09	配置図	1/300
A-10	仕上表	非縮尺
A-11	平面詳細図	1/50
A-12	屋根詳細図	1/50
A-13	立面図	1/100
A-14	矩計図-1	1/30
A-15	矩計図-2	1/30
A-16	矩計図-3	1/30
A-17	矩計図-4	1/50
A-18	矩計図-5	1/50
A-19	建具表-1	1/50 1/100
A-20	建具表-2	1/50 1/100
A-21	展開図-1	1/50
A-22	展開図-2	1/50
A-23	展開図-3	1/50
A-24	展開図-4	1/50
A-25	展開図-5	1/50
A-26	天井伏図	1/50
A-27	スロープ詳細図	1/30
A-28	雑詳細図	1/20
A-29	外構図	1/300
A-30	仮設計画図（参考図）	1/300

電 気 設 備 図		
図面番号	図 面 名 称	縮 尺
E-01	分電盤リスト	非縮尺
E-02	電灯動力盤結線図（既設改修）	非縮尺
E-03	構内配線路	1/300
E-04	研修棟幹線・弱電設備改修平面図	1/100
E-05	照明器具・弱電機器姿図	非縮尺
E-06	幹線設備平面図	1/50
E-07	電灯設備平面図	1/50
E-08	コンセント設備平面図	1/50
E-09	弱電設備平面図	1/50
E-10	計装配線設備平面図	1/30

都市開発コンサルタント株式会社	一級建築士大臣登録 第19003号	承 認	設 計	担 当	製 図	工 事 名	平成25年度表丹沢野外活動センター浴場新築工事			図面番号	
							一級建築士事務所 神奈川県知事登録第 5502 号	熊 谷 藤 樹	図 面 名	表紙 図面リスト	
										縮 尺	設 計 年 月 日
										非縮尺	平成25年3月

# 特記仕様書

## I 工事概要

1 工事件名	平成25年度表丹沢野外活動センター浴場新築工事
2 工事場所	神奈川県秦野市菩提2046の5番地外
3 工事期間	平成25年5月23日～平成25年11月11日
4 敷地面積	17,537.32m <sup>2</sup>
5 工事概要 (新築工事)	表丹沢野外活動センター浴場の建設を行うもの。

建築本体  
・構造 木造平屋建て  
・建築面積 132.50m<sup>2</sup>  
・延べ面積 129.60m<sup>2</sup>  
上記に伴う建築工事、電気設備工事、給排水衛生設備工事、外構工事等一式

## II 工事特記事項

- 1 本工事は、行政関係の検査の後仮引渡しまでを現場完了とし、期限は10月14日までとする。
- 2 構造材・下地材以外の木材は、秦野産材を利用するものとし、その証明等(秦野産材認証制度の認定ではない)の提出を行うこと。なお、詳細は仕上げ表を参照とする。

## III 建築工事仕様

- 1 特記に記載されていない事項は下記の共通仕様書による。  
・公共建築工事標準仕様書 (各工事編 最新版)  
・公共建築改修工事標準仕様書 (各工事編 最新版)  
・公共建築工事積算基準及び同解説 (最新版)  
・建築工事標準詳細図 (最新版)  
・木造計画・設計基準 (最新版)
- 2 特記及び共通仕様書に記載されていない事項は、(社)日本建築学会建築工事標準仕様書(最新版)及び(社)日本建築学会監修の各種指針等に準拠する。
- 3 各工事において、他の工事と関連ある事項は、それぞれの共通仕様書を参照する。
- 4 特記仕様  
項目は、番号に○印のついたものを適用する。  
特記事項は、◎のついたものを適用する。  
◎印のつかない場合は※のついたものを適用する。  
◎印と※印のついた場合は、共に適用する。

特記事項に記載の( )内表示番号は共通仕様書の当該項目、当該図、又は当該表を示す。  
貢欄は、共通仕様書の当該頁を示す。

## 0.1 一般共通事項

項目	特記事項
① 適用範囲	本特記仕様書は、各共通仕様書及び補足事項に記載無き事項を特記するものであり、各工事について、他の工事との関連ある事項は、各々該当の記載事項を参照する。
② 疑義	本工事の設計図書に記載なくとも、外観上、構造上、設備上当然必要と認められるものは、係員の指示に従い、請負金額の範囲内において施工するものとする。
③ 優先順位	本工事の設計図書等の優先順位は、下記による。 1. 施場説明書(質疑応答書を含む) 2. 設計図及び本特記仕様書 3. 公共建築工事標準仕様書(最新版)及び建築工事施工監理指針(上・下巻)(最新版) 国土交通省大臣官房官房企画部監修 4. 公共建築改修工事標準仕様書(最新版)及び建築工事施工監理指針(上・下巻)(最新版) 国土交通省大臣官房官房企画部監修 5. JISその他の公共規格
④ 材料試験	本工事に使用する材料のうち、監督員により指示のあるものに関してはその成績表を提出し、又は監督員の認める試験所で試験を行い、確認を受けなければならない。なお試験に要する諸経費は全て請負業者の負担とする。
⑤ 提出書類	本工事の施工に伴う提出図書は、別途監督員が書類にて指示する。 他に必要に応じて監督員との協議の上、作成するものとする。 提出書類及び工事写真については指示された所定の書類及び指示に従って行うものとする。 材料及び指定メーカーの選定にあたっては、事前に監督員と打ち合わせの上承諾を受けること。 建設リサイクルデータ統合システム-CREDAS-にて計画書及び報告書を作成し提出する事。尚、報告書については、電子データを併せて提出する事。 提出書類及び工事写真については、指示された所定の書類及び指示に従って行うものとする。 完成写真、完成時の写真是黒表紙金文字入製本、建築写真家によるものとし、カラーキャビネ版をアルバム貼付にて提出の事。また、撮影箇所数は別途指示による。

6 定例打合会議	工事の円滑な進行を計るため、監督員の指示により、工事期間中定期的に各工事責任者を召集し、打ち合わせを行ふものとする。 請負者は定例打合會議議事録をとり、その都度監督員の承諾を得るものとする。
⑦ 既存部分との取合い	既設建物と今回工事の取り合い部分、その他ハツリ及び、工事の都合等により破損、損傷させた箇所は、今回工事仕上げあるいは既存仕上げ、同材にて完全に補修しなければならない。
⑧ 工事保証その他	建物竣工引き渡し後2年以内に於いて工事不良の為、生じたと認められる損害は、請負業者の負担にて、敏速丁寧に復旧すること。 本工事施工に際しては、本工事場所が工事による騒音・振動などについては地域規制されていかを確かめ、規制されている場合は、規制に従い、施工計画を立て関係官庁の指導を受ける。 請負契約による。
⑨ 実施工表	1) 着工に先立ち、実施工表を作成し、監督員の承諾を受ける。 2) 実施工表に変更の必要を生じ、その内容が重要な場合は、変更実施工表を速やかに作成し、監督員の承諾を受ける。 3) 監督員の指示により、実施工表の補足として、週間又は月間工程表、工種別工程表を作成し、提出する。
⑩ 施工計画書	着工に先立ち、施工計画書を作成し、監督員に提出すること。
⑪ 施工図等	工事の施工上必要な個所及び監督員が指示する個所は、施工図等を作成して監督員の承諾を受けた後、施工すること。

項目	特記事項												
⑪ 工事現場の安全衛生管理	工事現場の安全衛生に関する管理は、現場代理人が責任者となり、建築基準法、労働安全衛生法その他関連法令等に従ってこれを行ふ。但し別に責任者が定められた場合は、これに協力する。火気の使用を行う場合は、適切な防火設備、防炎シート等を設けるとともに、火気の取扱いには充分注意する。 工事現場においては、常に整備整頓を行い、特に墜落の恐れのある危険個所の点検を行う等、事故の防止に努める。												
⑫ 工事記録	1) 工事写真は1部提出。 なお、工程写真は着手前・工事中・完成後一連のものを、竣工写真はタイトルを添付する等、整理、製本のうえ提出すること。 2) 竣工写真は、アルバムにて1部提出するものとし、内容は下記による。 <table border="1"><thead><tr><th>分類・規格</th><th>撮影場所</th><th>撮影数</th></tr></thead><tbody><tr> <td>カラー</td><td>建物全景</td><td>5~10</td></tr> <tr> <td>◎ キャビネ版</td><td>室内</td><td>各室2~3</td></tr> <tr> <td>.</td><td>付帯施設</td><td>監督員指示</td></tr> </tbody></table>	分類・規格	撮影場所	撮影数	カラー	建物全景	5~10	◎ キャビネ版	室内	各室2~3	.	付帯施設	監督員指示
分類・規格	撮影場所	撮影数											
カラー	建物全景	5~10											
◎ キャビネ版	室内	各室2~3											
.	付帯施設	監督員指示											
⑬ 施行管理技術者 主任技術者等	建設業法第26条に定める主任技術者又は管理技術者は、その資格を証明する資料を監督員に提出して承諾を受けること。(指定建設業監理技術者資格者証等)												
⑭ 技能士	◎適用する ・適用しない 適用工事種別 ◎鉄筋工事 ◎コンクリート工事 ◎木工事 ◎防水工事 ◎屋根及び樋工事 ◎金属工事 ◎左官工事 ◎塗装工事 ◎建具工事 ◎内装工事												
⑮ 電気保安技術者	・適用する ◎適用しない												
⑯ 災害及び公害の防止	工事の施工に伴う災害及び公害の防止は、建築基準法、労働安全衛生法、騒音規制法振動規制法、大気汚染規制法、建設工事公衆災害防止対策要綱、建築副産物適正処理推進要綱、その他関連法令等に従い適切に処理するとともに、特に次の事項を守らなければならぬ。 1) 第三者に災害を及ぼしてはならない。 2) 公害の防止に努め、工事にあたっては低騒音型・低振動型建設機械指定要綱に基づき指定された建設機械を使用する。												
⑰ 工事保険	工事目的物を対象とする工事物件保険及び賠償責任保険を一括した建築工事保険とする。 なお、保険金額は負担金額を保証できるものとし、保険期間は契約の日から竣工引渡しの日までとする。												
⑲ 化学物質の室内濃度 測定の適用及び測定方法等	測定対象物質及び放散量基準 測定する揮発性有機化合物は次の5物質とし、放散量が各基準以下であることを確認すること。 ・トルエン 26.0μg/m <sup>3</sup> (25°C換算で0.07ppm) ・キシレン 8.70μg/m <sup>3</sup> (25°C換算で0.20ppm) ・エチルベンゼン 3.800μg/m <sup>3</sup> (25°C換算で0.88ppm) ・スチレン 2.20μg/m <sup>3</sup> (25°C換算で0.05ppm) 測定個数 4か所(洗面脱衣A、B、浴室A、B) 測定法 ※バッチ法(パッシブ型採取)・検知紙法・検知管法・定電位電解法・吸光光度法												
⑳ 特定調達物品等	国等による環境物品等の調達の推進に関する法律の適用、調達方針及び公共工事にかかる特定調達品目仕様等:(「秦野市グリーン購入ガイド」による)												
㉑ 完成図等	工事施工圖関係:(2部) (実施工表+仮設計画図+施工図+承認図) 完成図書一式データ収録のCD-ROM1枚(CAD画面を含む)												

項目	特記事項
1 監督員事務所	監督員事務所の規模種別 監督員事務所の仕様。 種別 規模 備品等 電話 その他
② 仮囲い等	範囲 工事範囲周囲に、近隣に対する安全を考慮して設置する。 仕様 ・成型鋼板 H3m 片面塗装 ◎ガードフェンス 1.8m ・波型カラーフレッシュ H1.8m
3 養生シート等	範囲 ・図示による。 ・壁等の工事を行う場合において、粉塵等の発散するおそれのある場合、又、落下物によって工事現場の周囲に危害を及ぼすおそれのある部分。 仕様 防炎シート(JIS A8592規格品 防炎I類 ナイロン)
④ 電力・用水	※現場専用とする。但し、やむを得ない場合は関係者協議のうえ決定する。 工事用水 ・利用できない ◎利用できる(※有償・無償) 工事用電力 ・利用できない ◎利用できる(※有償・無償)
⑤ 換気	施工中の構築物内の換気については充分に配慮し、仕上げ材に結露等による障害のないようにすること。
6 占用	工事上必要となる占用については、安全に留意し、必要な処置を行う。

項目	特記事項
① 埋め戻し及び盛土	種別 材料 工法 ・A種 山砂の類 水締め、機器による締固め。 ◎B種 根切り土の中の良質土 機器による締固め。 ・C種 他現場の建設発生土の中の良質土 機器による締固め。 ・D種 再生コンクリート砂 水締め、機器による締固め。
② 現場発生土の処理	◎構外搬出適切処理(市指定処分場)。 ・構内指定場所に敷きし(不良土は構外搬出適切処理) ・構内指定場所にたい積。
③ 山止め	・図示による。 ◎工事に必要な箇所に行う。 工法、仕様は施工者にて検討のうえ、監督員の承諾を得ること。

項目	特記事項
① 既製杭地業	種類 ◎鋼管杭(鋼材S T K400)回転圧入法 試験杭 190.7mm -12.00m 2 4 本杭 165.2mm -12.00m 2 47
2 場所打ちコンクリート杭地業	コンクリートの種別 A種 B種 設計基準強度 Fc=21N/mm 鉄筋の種類 5草鉄筋工事の鉄筋の種類による。 掘削工法 アースドリル工法(※安定液使用) リバース工法 オールケーシング工法(※安定液使用)
③ 割石地業	使用する割石は、再生クラッシャラン RC-40程度とする。
④ 床下防湿層	※適用する。範囲 ◎図示による。 ※建物内の土間スラブ及び土間コンクリート下。 ※ポリエチレンシート敷 厚さ0.15mm以上、重ね寸法等は250mm以上。
⑤ 土間断熱材	ポリエチレンフォーム 厚さ25mm ◎50mm

項目	特記事項
① 鉄筋の種類	規格番号 規格名称 種類の記号 JIS(G3112) 鉄筋コンクリート用棒鋼 SR235、SR295、SD295A SD295B、SD345、SD390 建築基準法第37条の規定に基づき認定を受けた鉄筋
2 溶接金網	溶接金網はJIS(G3551)溶接金網及び鉄筋格子により、網目の形状寸法及び鉄線の径は、特記による。
③ 鉄筋の継手及び定着	鉄筋の種類 コアトの設計基準強度 Fc(N/mm <sup>2</sup> ) フックなし フックあり SD295A 1.8 4.5d 3.5d SD295B 2.1 4.0d 3.0d SD345 2.4 4.0d 3.0d SD390 2.1 5.0d 3.5d 2.4 4.5d 3.5d
④ 鉄筋のかぶり厚さ	鉄筋及び溶接金網のかぶり厚さは、表5.3.6による。 柱、梁等の鉄筋の加工に用いるかぶり厚さは、最小かぶり厚さに10mmを加えた数値を標準とする。
⑤ 各部配筋	各部の配筋は構造図特記及び仕様書による。
⑥ 技能資格者	圧接作業における技能資格者は、工事に相応したJIS(Z3881) (鉄筋のガス圧接技術検定における試験方法及び判定基準)による技量を有する者とする。
⑦ 圧接完了後の検査	◎外観試験 ◎抜取り試験は、次の超音波探傷試験又は引張試験とし、その適用は特記による。 特記がなければ、超音波探傷試験とする。

	都市開発コンサルタント株式会社	一級建築士登録 第190003号	承認	設計	担当	製図	工事名	平成25年度表丹沢野外活動センター浴場新築工事	図面番号



</tbl\_struct

06 コンクリート工事		※構造に関するくい違い項目については、構造設計図書を正しとし優先するものとする。			
項目		特記事項			
① 設計基準強度		(6・1・4) (6・2)			
		打設部位	$F_c = N/mm^2$	スランプ	備考
② レディミクストコンクリートの類別	基礎	・ 18	◎21	・ 12 ◎15 18	使用区分は構造図による
	上部	・ 18	◎21	・ 12 ◎15 18	
	土間コンクリート	・ 18	◎21	・ 12 ◎15 18	
③ 混合材料	捨てコンクリート	・ 15	◎18	・ 12 ◎15 18	
	軽量コンクリート	・ 18		・ 12 ◎15 18	
	主体部発注強度は 3 (N/mm <sup>2</sup> ) を加えた強度以上とする。				
④ 軽量コンクリートの種別		◎レディミクストコンクリートの類別は、表6.1.1により、適用は特記による。(表6・1)			
⑤ 寒中コンクリート		◎混合材料は、鉄筋コンクリートに適した良質なものとし、種類及び適用は特記による。			
⑥ 無筋コンクリート		◎混和材料は、鉄筋コンクリートに適した良質なものとし、種類及び適用は特記による。			
⑦ 塩化物量及びアルカリ総量		◎行う 行わない ◎無害骨材の使用。			
⑧ 調合強度		(6・4・5) (表6・4)			
		セメントの種類	コンクリート打込み後28日までの期間の予想平均気温の範囲 (°C)		
		普通ポルトランドセメント	16以上	8以上16未満	3以上8未満
		早強ポルトランドセメント	15以上	5以上15未満	2以上5未満
		気温による補正值 (N/mm <sup>2</sup> )	0	3	6
⑨ 試験		コンクリートの圧縮強度試験は、公認の試験所で行う。 供試体の標準養生の場合は、J I S (A 1 1 3 2) による 20 ± 2 °C の水中養生とする。 工事現場における養生は水中養生とし、建物等に近い条件になるようにする。			
⑩ 型枠		材料 工法 (6・9) ◎合板 金属製 ◎ボルト式 番線式 型枠の最小存置期間 (表6・9)			
		施工箇所	基礎、梁側、柱、壁		
		セメントの種類	存置期間中の平均気温	早強ポルトランドセメント	普通ポルトランドセメント
		コンクリートの材齢による場合 (日)	15 °C 以上	2	3
			5 °C 以上	3	5
			0 °C 以上	5	8
		コンクリートの圧縮強度による場合	——	圧縮強度が 5 N/mm <sup>2</sup> 以上になるまで。	
支柱の最小存置期間		(表6・9)			
		施工箇所	スラブ下	梁下	
		セメントの種類	存置期間中の 2.5 平均気温	早強ポルトランドセメント	普通ポルトランドセメント
		コンクリートの材齢による場合 (日)	15 °C 以上	8	17
			5 °C 以上	12	25
			0 °C 以上	15	28
コンクリートの圧縮強度による場合				圧縮強度が設計基準強度 ( $F_0$ ) の 85% 以上又は 12 N/mm <sup>2</sup> 以上であり、かつ、施行中の荷重及び外力について、構造計算により安全であることが確認されるまで。	

都市開発コンサルタント株式会社	一級建築士大臣登録 第19003号	承 認	設 計	担 当	製 図	工 事 名	平成25年度表丹沢野外活動センター浴場新築工事	図面番号		
	一級建築士事務所 神奈川県知事登録第 5502 号	熊 谷 藤 樹				図 面 名	特記仕様書2	縮 尺	設 計 年 月 日	
						図面名	特記仕様書2	縮 尺	設 計 年 月 日	A-02
								非縮尺	平成25年3月	

## 11 タイル工事

項目	特記事項							
① 陶磁器質タイル張り	タイルの種類 (11・2・1)							
	施工箇所	形状寸法	きじ 磁器せっ器	釉薬 陶器無釉	役物 施釉	有り無し	色 標準	備考 注文
	エントランス床	150×150	○	○	○	○	○	
	浴槽	300×300	○	○	○	○	○	
	洗い場床	300×300	○	○	○	○	○	
	浴室腰壁	150×150	○	○	○	○	○	
	標準曲がりの役物は、一体成形とする。 タイルの見本焼き 行う ◎行わない 浴室内のタイルは、全てINAX:庵路(あんじ)同等品以上とすること。							
② 壁タイル張りの工法	内装タイル ◎壁タイル接着剤張り 積み上げ張り (11・3・3) 外装タイル 密着張り マスク張り タイルの試験張り 行う ◎行わない							
3 陶磁器質タイル型枠 先付け工法	(11・4・2) (表11・4・1)							
	種別	適用タイル	タイル先付け面のせき板					
	タイルシート法							
	目地樹法							
	棟木法							

## 12 木工事

項目	特記事項							
① 表面仕上げ	※A種 B種 C種 (12・1・4) (表12・1・1)							
② 木材の品質	※A種 B種 (12・2・1) (表12・2・1)							
③ 造作材の等級	※A種 B種 (12・2・1) (表12・2・2)							
④ 木材の樹種	(12・2・1) (表12・2・3)							
	施工箇所(造作材)	樹種	施工箇所(構造材)	樹種				
	腰壁	杉	土台	桧				
	建具	杉	柱	杉				
	建具三方枠	檜	梁	米松 杉				
			母屋	杉				
	図面及び上記に記入のない樹種は[共通仕様書]による。							
⑤ 代用樹種	◎可 不可 (12・2・1) (表12・2・3)							
6 集成材	構造用集成材 単板の樹種( )厚さ( )mm (12・2・2) 造作用集成材 単板の樹種( )厚さ( )mm (12・2・2) 化粧用集成材 単板の樹種( )厚さ( )mm (12・2・2)							
⑦ 防腐処理	[共通仕様書]による。 (12・2・8)							
⑧ 防蟻処理	◎見え隠れ部分の抱水面上に接する部分、及び地盤より1m以内の部分に行う。 (12・2・9)							
⑨ 防虫処理	[共通仕様書]による。 (12・2・10)							
⑩ 床板張り	工法は、表12・5・1による。 (12・5・1)							
⑪ 壁及び天井下地	工法は、表12・6・2による。 (12・6・1)							

## 13 屋根及びとい工事

項目	特記事項							
① 長尺金属板葺	長尺金属板の種類 (13・2・2) (表13・2・1)							
	◎フッ素ガルバリウム鋼板(ガル) (厚さ0.45)mm 溶融アルミニュウムめっき鋼板 (厚さ )mm ポリ塩化ビニル被覆金属板 (厚さ )mm 塗装ステンレス鋼板 (厚さ )mm							
2 石綿スレート葺	屋根葺き工法に応じた専門工事行者の仕様による。							
3 アスファルトシングル葺き	屋根葺き工法に応じた専門工事行者の仕様による。							
4 折版葺き	材料 カラーベンチレーティング板 (厚さ )mm アルミめっき鋼板 (厚さ )mm 塩ビ鋼板 (厚さ )mm NS耐酸被覆鋼板 (厚さ )mm カラーアルミ (厚さ )mm カラーステンレス鋼板 (厚さ0.8)mm 工法 折版製造所の仕様による。							
⑤ とい	材種 配管用鋼管 ※硬質塩化ビニル管 カラーステンレス管 (13・5・2) 鋼管製とい防露 行う (既存室内露出部分) 掃除口 有り 無し 軒樋 ※硬質塩化ビニル製 塗装 行う ※行わない							
6 ルーフドレイン	鉄製 図示による(既存撤去復旧)							

## 14 金属工事

項目	特記事項							
① ステンレスの表面仕上げ	(14・2・1)							
	種類	施工箇所						
	◎H.L程度	スロープ手摺 洗槽手摺						
	No2B程度							
	鏡面仕上げ							
2 アルミニュウム及びアルミニュウム合金の表面仕上げ	種別 A--1種 2種 B--1種 2種 (14・2・2)							
	C--1種 2種	D種						
3 鉄鋼の亜鉛めっき	(14・2・3) (表14・2・2)							
	表面処理方法	種別	最小板厚(mm)	施工箇所				
	溶融亜鉛めっき	A種 4.5以上						
	B種 3.2以上							
	C種 1.6以上							
	D種	—						
電気亜鉛めっき	E種	—						
	F種	—						

## 14 仕上塗材仕上げ

種類	呼び名	仕上げの形状等
・薄付け仕上げ塗材	・砂壁状	・着色骨材砂壁状
・内装薄塗材	・砂壁状じゅらく	
・可とう形外装薄塗材	・砂壁状	・ゆず肌状・さざ波状
・防水形外装薄塗材	・ゆず肌状	・さざ波状・凹凸模様
・外装薄塗材S	・砂壁状	
・内装薄塗材W	・京壁状じゅらく	
・複層仕上塗材	・ゆず肌状	・凸部処理・凹凸模様
・可とう形外装薄塗材	耐候性	3種
・複層塗材S I	上塗材	
・複層塗材R E	溶媒	・水系
・複層塗材R S	樹脂	・アクリル系
・複層仕上塗料	防水形複層塗材C E	外観
	◎防水形複層塗材E	・つやあり・つやなし
	・防水形複層塗材R S	・防水形の増塗料・行う
・軽量骨材仕上塗材	・吹付用軽量塗材	・砂壁状
	・こて塗用軽量塗材	・平たん状

## 16 建具工事

項目	特記事項							
① アルミニュウム製建具	(16・2・2) (表16・2・1)							
	外部に面する建具							
	種類	耐風圧性	気密性	水密性	栓見込み(mm)	施工箇所		
	A種	S-4	A-3	W-4	70			
	※B種	S-5						
	◎C種	S-6	A-4	W-5	100			
	表面処理	B-2着色						
	屋内建具							

## 17 カーテンウォール工事

項目	特記事項		
1 PCカーテンウォール	コンクリートの種類及び品質 コンクリートの種類 設計基準強度 (F <sub>c</sub> ) 所要スランプ (cm)		
	鉄筋 S D 2 9 5 A		
	取付金物 カーテンウォール製作所の仕様による。		
シーリング材	施工箇所 記号 シーリングの種類 カーテンウォール板間目地 M S - 2 変成シリコーン系		
断熱材	・適用する 适用しない		
製品の寸法許容差	※製造所標準製作規格寸法許容差による		
耐風圧性能	設計用震度 水平方向 (K H) 1.0 垂直方向 (K V) 0.5		
構造種別	層間変位量 (h=支点間距離) 状態 鉄骨造 ± 土 (1/100) × h 以上 部材が損傷せず、破損脱落		
鉄筋コンクリート造	± 土 (1/200) × h 以上 もしない。		
鉄骨鉄筋コンクリート造	± 土 (1/200) × h 以上 シーリングは補修程度。		
耐火材料			

## 18 塗装工事

項目	特記事項		
① 防火材料	屋内の壁及び天井の仕上げ材は、防火材料又は建築基準法に基づく基材同等の認定表示のあるもの。		
② 素地ごしらえ	木部の素地ごしらえ (18・2・2) (表18・2・1) ・A種 ※B種 鉄鋼面の素地ごしらえ (18・2・3) (表18・2・2) ・A種 ・B種 ※C種 亜鉛めっき鋼面の素地ごしらえ (18・2・4) (表18・2・3) ・A種 ※B種 ・C種 モルタル及びプラスター面の素地ごしらえ (18・2・5) (表18・2・4) ※A種 ・B種 コンクリート、ALC、押出し成形セメント板面の素地ごしらえ (18・2・6) (表18・2・5) ・A種 ◎B種 (表18・2・6) せっこうボード及びその他ボード面の素地ごしらえ (18・2・7) (表18・2・7) ※A種 ・B種		
3 錆止め塗料塗り	(18・3・2) (表18・3・1) 種別 規格番号 規格名称 適用 ※A種 J I S K 5 6 2 2 鉛丹さび止めペイント 屋外 屋内 ・A種 J I S K 5 6 2 9 鉛酸カルシウムさび止めペイント 屋外 屋内 ・B種 J I S K 5 6 2 1 一般用さび止めペイント 屋内		
④ 塗装工種	(表18・4・1) ~ (表18・17・1) 記号 名称 種別 S O P 合成樹脂調合ペイント塗り ・A種 ・B種 C L クリヤーラッカー塗り ・A種 ・B種 N A D アクリル樹脂系水分散形塗料塗り ・A種 ・B種 D P 耐候性塗料塗り ・A種 ・B種 E P - G つや有合成樹脂エマルジョンペイント塗り ・A種 ・B種 E P 有合成樹脂エマルジョンペイント塗り ・A種 ・B種 E P - T 合成樹脂エマルジョン模様塗装塗り ・A種 ・B種 U C ウレタン樹脂ワニス塗り ・A種 ・B種 O S オイルステイン塗り W P 木材保護塗料塗り ・A種 ◎B種 マスチック塗材塗り ・A種 ・B種 ・C種		

## 19 内装工事

項目	特記事項		
1 ビニール床シート	(19・2・2) 種類 記号 厚さ (mm) 工法 ※耐水性ビニール床シート V S - W ※熱溶接工法 突付け工法 ・耐動荷重性床シート V S - P ・熱溶接工法 突付け工法 ・耐薬品ビニール床シート V S - K ・熱溶接工法 突付け工法		
2 ビニール床タイル	(19・2・2) 種類 記号 厚さ (mm) 工法 ・コンポジションビニール床タイル V T ・熱溶接工法 突付け工法 ・コンポジションビニール床タイル C T S ・熱溶接工法 突付け工法 ・ホモジニアスビニール床タイル H V T ・熱溶接工法 突付け工法		
3 ゴム系床タイル	(19・2・2) 種類 記号 厚さ (mm) 工法 ・ゴム系タイル500角 3 ・熱溶接工法 ※突付け工法 ・ゴム系タイル300角 5 ・熱溶接工法 ※突付け工法		

4 カーベット	(19・3・3) カーベットの種類 工法の種類 備考 ・織じゅうたん クリッパー工法 下敷き材を敷く ・ニードルパンチカーベット 全面接着工法 ・タイルカーベット タイルカーベット全面接着工法 粘着はく離形接着剤を使用			
5 フローリング	(19・3・2) 種別 樹種 工法 仕上塗料 天然木複合圧密フローリング ・なら・ひのき・杉 ◎2重貼り ◎有り ・無し			
6 合成樹脂塗床	(19・4・2) 種類 仕上の種類 備考 ・弹性ウレタン塗り床材 ・平滑仕上 ・防滑仕上 ・つや消し仕上 ・エボキシ樹脂塗り床材 ・薄膜流し展べ仕上 ・厚膜流し展べ仕上 ・ポリウレタン防塵塗り床材 ・平滑仕上 ・防滑仕上 ・つや消し仕上			
7 施工	(19・6・2) (表19・6・1) 施工の構成 種別 A種 B種 C種 D種 J I S A 5 9 0 2 施工 WR - 1 WR - 2 P S - C 2 0 K T - I , II , III による区分 WR 表 J 1 C 2			
8 藤マット	表材: 藤100% ベース: 合織不織布 厚さ 8mm 粘着加工有り 株上田敷物 (RT-40AS) 同等品以上			
9 せっこうボード、その他ボード及び合板張り	(19・7・2) 種類 記号 厚さ (mm) 規格等 ※せっこうボード G B - R ※9.5 (準不燃) ※12.5 (不燃) ◎シージングせっこうボード G B - S 9.5 (準不燃) ◎12.5 (準不燃) ・強化せっこうボード G B - F 15 (不燃) ・せっこうラスボード G B - L 9.5 ・化粧せっこうボード (木目) G B - D 9.5 (不燃) ・化粧せっこうボード (木目) G B - D 12.5 (不燃) ・フレキシブルボード A C 4.0 ◎けい酸カルシウム板 ケイカル板 6.0 ◎8.0 10.0 ・ロックウール化粧吸音板 G B 9.0 (不燃) ◎12.0 (軒天用) ◎メラミン化粧板 — ◎3.0 ・断熱木セメント板 — 15 20 25			
10 壁紙張り	(19・8・2) 施工箇所 壁紙の種類 防火性能の級別 品質等 ・紙 ・織物 ・ビニル ・化学繊維 洗面脱衣A,B 一級 ※二級 ※普及品			
11 断熱材	(19・9・2) 種類 施工箇所 厚さ (mm) 品質等 ◎押出法ポリスチレン 2種b 一般部 25 特定フロンを使用しないもの 3種b 土層接地面下 ◎50 100 ・吹付硬質ウレタン 一般部 25 ◎30 特定フロンを使用しないもの ・外壁RC部分 25 ◎30 グラスウール断熱材 ◎外壁・天井・一部壁 75 ◎100			
12 可動間仕切	(20・2・6) 構造形式 パネル部の総厚さ (mm) 表面材種厚さ (mm) 仕上 ・パネル式 60 ・鋼板 0.6 ・メラミン樹脂焼付け ・スタッズ式 ・スタッズパネル式			


21 排水工事	特記事項			
① 排水管	(21・2・1) 材種 管の種類 管形状 (接合方法) ・遠心力鉄筋コンクリート管 外圧管 1種 2種 B形 (ゴム接合) ※硬質塩化ビニル管 V P ※V U			
② 排水栓及び蓋	(21・2・2) 鉄製マンホールふた 種類 適用荷重 ・水封形 密閉形 T-2用 ・簡易気密形 (バッキン式) 中蓋付密閉形 T-6用 T-20用			
グレーチングふた	(21・2・2) 材種 型式 種類 通用荷重 ・鋼製 ※受け付け付 溝ふた用 T-2用 ※ステンレス製 溝ふた用 T-6用 T-14用 ※U字溝用 T-20用			
③ 浸透管及び浸透樹	※設備図による。			

22 補装工事	特記事項			
① 盛土に用いる材料	(22・2・3) (表23・2・1) ・A種 ◎B種 C種 D種			
2 遮断層及び凍上抑制層の材料	(22・2・3) 遮断層 ・川砂、海砂又は良質な山砂 凍上抑制層 ・切り込み砂利			
3 路床安定処理用材料	(22・2・3) (表22・2・2) 種類 規格番号 規格名称 ・普通ポルトランドセメント J I S R 5 2 1 0 ポルトランドセメント ・フライアッシュセメントB種 J I S R 5 2 1 3 フライアッシュセメント ・生石灰 (特号 1号) J I S R 9 0 0 1 工業用石灰 ・消石灰 (特号 1号) J I S R 9 0 0 1 工業用石灰			
4 路盤材料	(22・3・3) (表22・3・3) ◎再生クラッシャラン (R C - 4 0) ・クラッシャラン (C - 4 0) 又はクラッシャランスラグ (C S - 4 0)			
5 アスファルト舗装	(22・4・2) (表22・4・1) 舗装の種類 車道部の基層 カラー舗装の種類 ・アスファルト舗装 ・無し ・有り ・カラーアスファルト舗装 ・無し ・有り ・顔料混入加熱アスファルト混合物			
6 コンクリート舗装	(22・5・2) (表22・5・1) 舗装の種類 部位 舗装の厚さ (mm) 備考 ・コンクリート舗装 車道部 150 溶接金網 ・歩道部 70 溶接金網 ・転圧コンクリート舗装 車道部 150 溶接金網			
7 透水性アスファルト舗装	(22・6・2) 舗装の種類 部位 舗装の厚さ (mm) 備考 ・透水性アスファルト 車道部 50 ※30			
8 ブロック系舗装	(22・8・2) インターロッキング舗装 ブロックの種類 部位 舗装の厚さ (mm) 備考 ・標準ブロック 車道部 80 ◎80 ・透水性ブロック 歩道部 80 ・植生ブロック 80 100			
9 砂利敷き	通路部分 A種 B種 建物周囲その他 ◎A種 B種			

23 植栽工事	特記事項			
1 植栽基盤整備	(23・2・2) (表23・2・1) ・行う ◎行わない 樹木 高木 低木 芝、地被類 樹高 12m以上 7~12m 3~7m 3m以下 50 20 有効土層 (cm) 100 80 60 50			
2 植樹及び芝張り	(23・2・2) (表23・2・2) [仕様書 (23・3・1) (23・4・3) による。]			
3 伐採及び抜根	(23・2・2) (表23・2・2) ◎高木 (桜H=20m) 伐採 抜根 6本			

24 その他
--------

凡		例	
◎	市	石	石
●	市 プ レ 一 ト		
田	民	石	石
△	測 量 鑄		
◇	ブ ラ ス チ ッ ク 杭		
☒	県	石	石
○	圓 上 点		
⊕	基 準 点		
<hr/>		事業区域線	

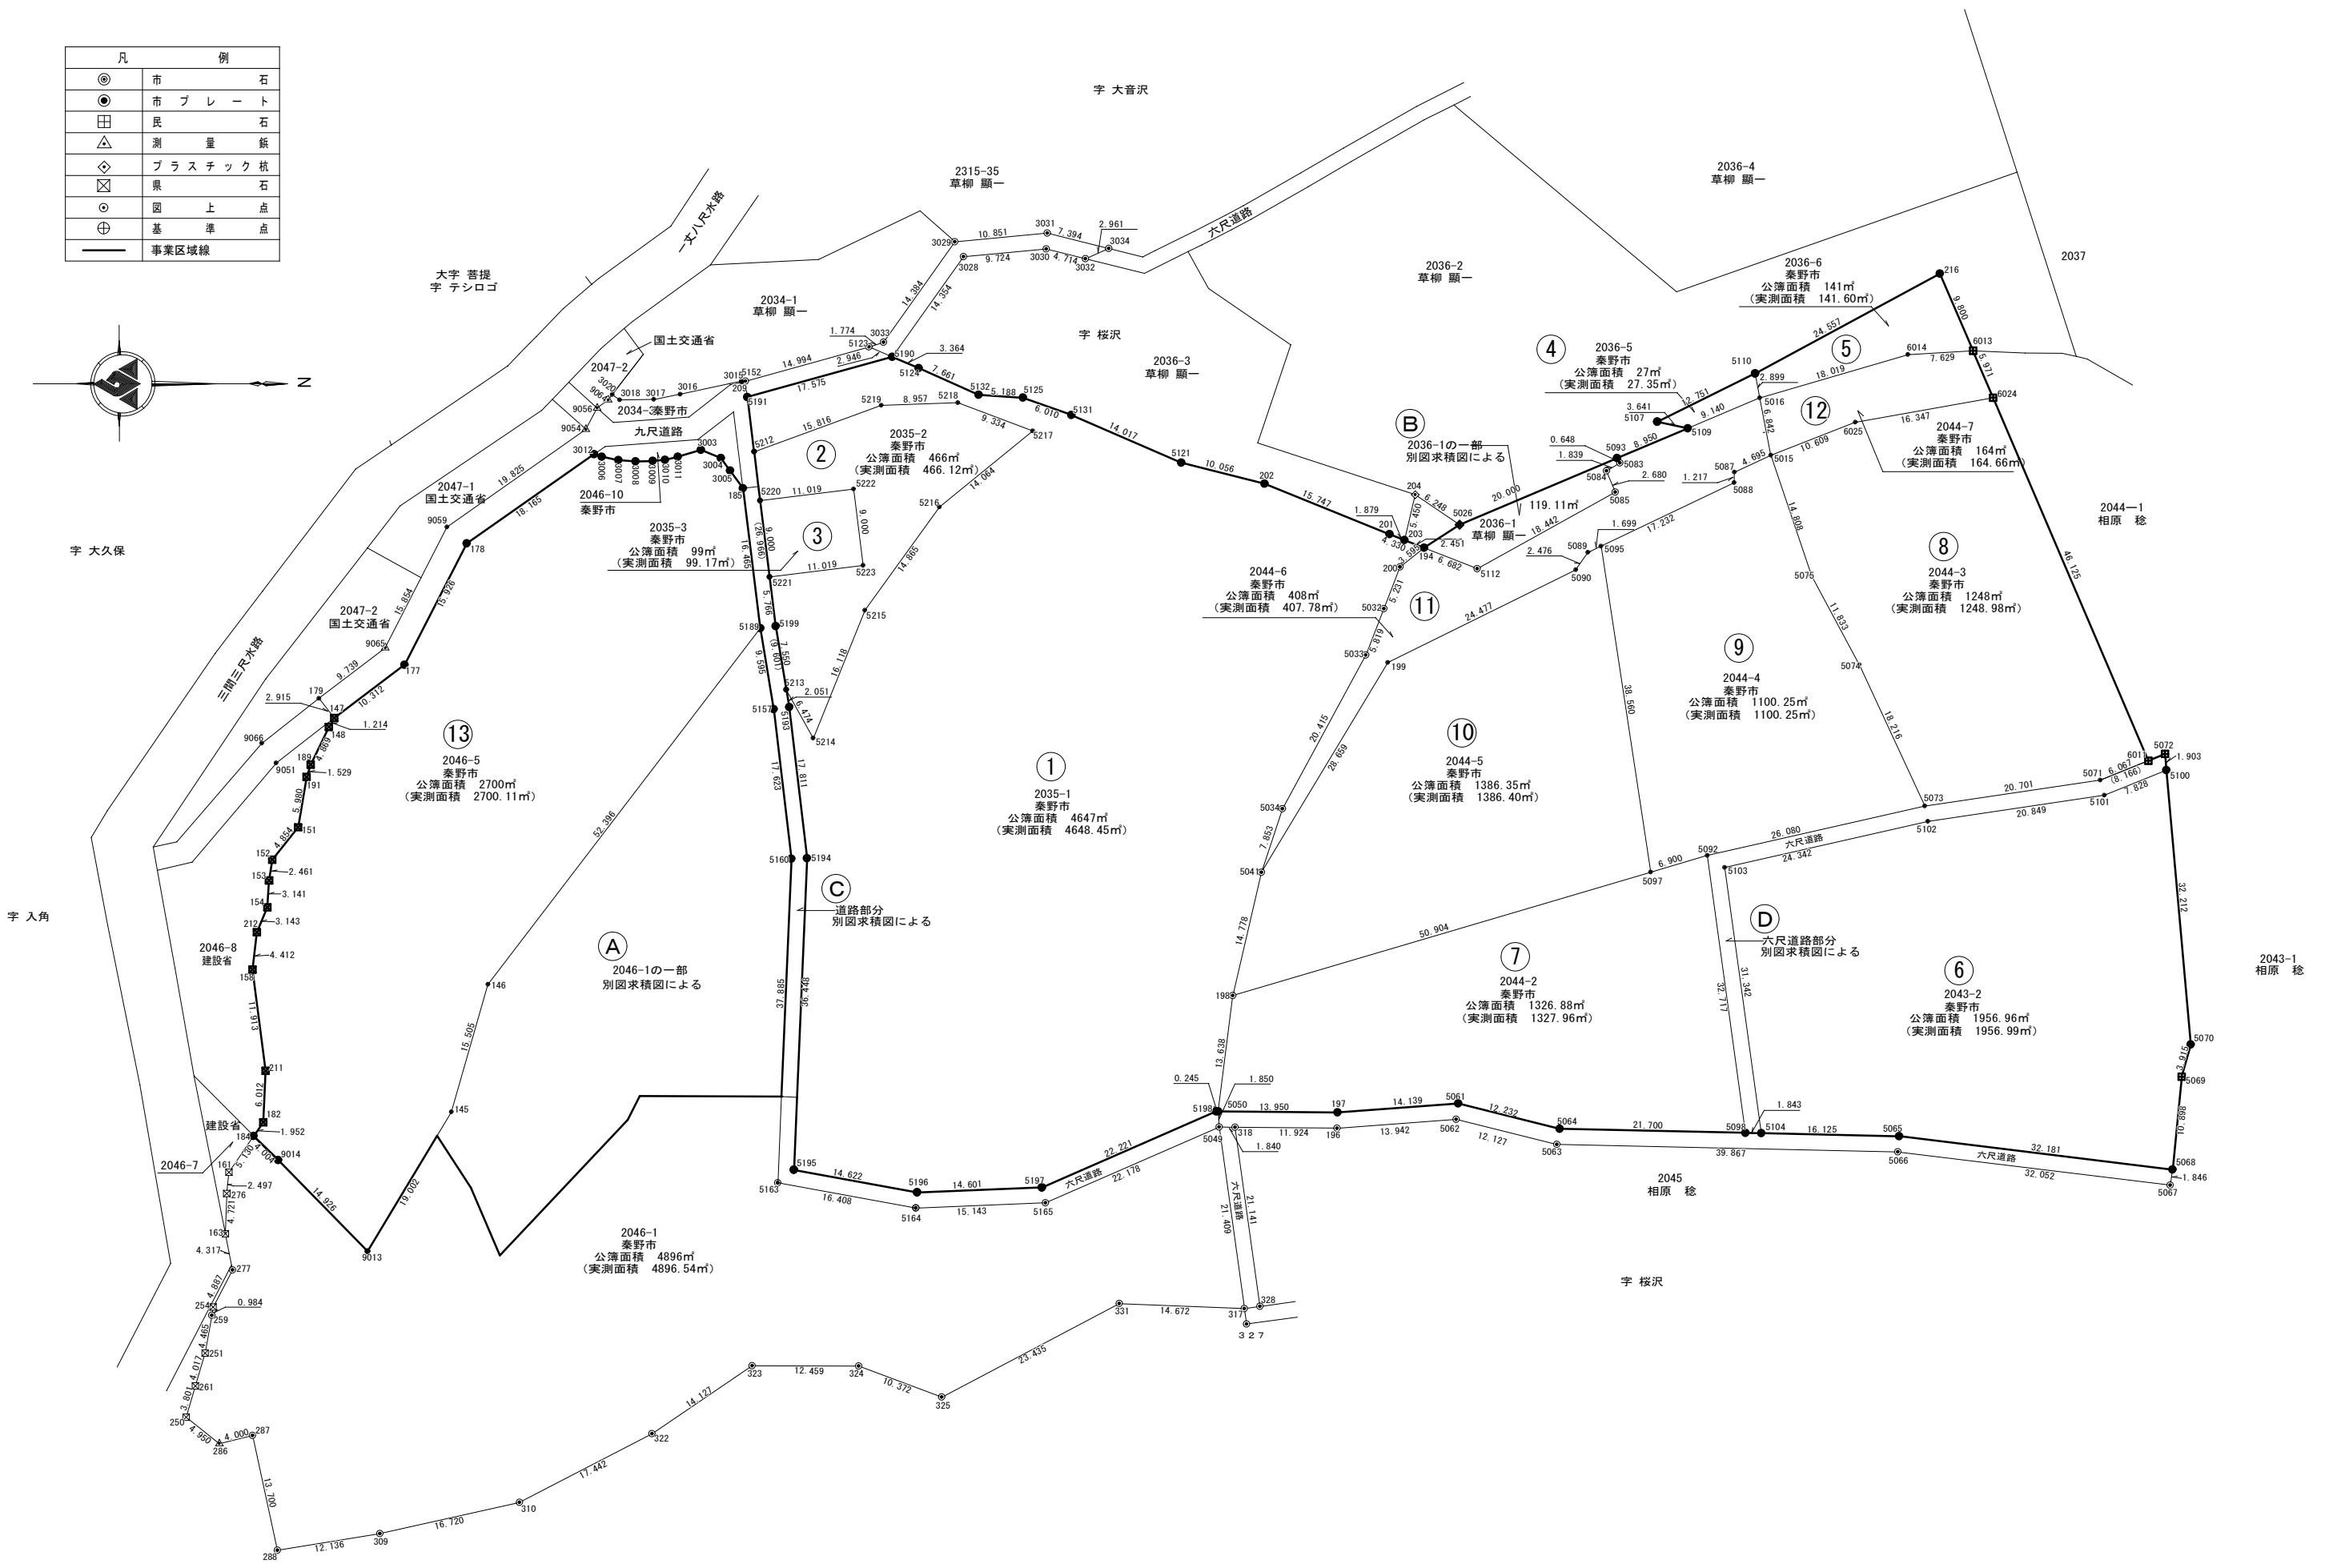

	都市開発コンサルタント株式会社	一級建築士大臣登録 第190003号	承 認	設 計	担 当	製 図	工 事 名	平成25年度表丹沢野外活動センター浴場新築工事			図面番号
	一級建築士事務所 神奈川県知事登録第 5502 号	熊 谷 藤 樹					図 面 名	敷地求積図-1	縮 尺	設 計 年 月 日	A-05
									1/500	平成25年3月	

地番	2035-1番		
所有者	秦野市		
点番	X	Y	辺長
194	-64918.053	-58156.917	
203	-64920.334	-58157.814	2.451
201	-64922.083	-58158.502	1.879
202	-64936.685	-58164.398	15.747
5121	-64946.435	-58166.858	10.056
5131	-64959.294	-58172.438	14.017
5125	-64964.956	-58174.454	6.010
5132	-64970.134	-58174.783	5.188
5124	-64977.125	-58177.917	7.661
5190	-64980.223	-58179.229	3.364
5191	-64997.160	-58174.537	17.575
5212	-64996.367	-58168.136	6.450
5219	-64981.508	-58173.554	15.816
5218	-64972.557	-58173.869	8.957
5217	-64963.828	-58170.563	9.334
5216	-64974.723	-58161.670	14.064
5215	-64983.420	-58149.615	14.865
5214	-64989.455	-58134.670	16.118
5213	-64992.599	-58140.329	6.474
5193	-64992.261	-58138.306	2.051
5194	-64990.177	-58120.617	17.811
5195	-64991.705	-58084.201	36.448
5196	-64977.323	-58081.565	14.622
5197	-64962.734	-58082.159	14.601
5198	-64942.357	-58091.021	22.221
5050	-64942.113	-58091.044	0.245
198	-64940.402	-58104.574	13.638
5041	-64937.064	-58118.970	14.778
5034	-64934.589	-58126.423	7.853
5033	-64924.861	-58114.371	20.415
5032	-64922.745	-58149.792	5.819
200	-64920.861	-58154.672	5.231
194	-64918.053	-58156.917	3.595
面積	4648.4505055		
地積	4648.45 m <sup>2</sup>		
公簿	4647.00 m <sup>2</sup>		


地番	2035-2番		
所有者	秦野市		
点番	X	Y	辺長
5212	-64996.367	-58168.136	
5220	-64995.660	-58162.430	5.750
5222	-64984.725	-58163.785	11.019
5223	-64983.618	-58154.853	9.000
5221	-64994.553	-58153.498	11.019
5199	-64993.844	-58147.776	5.766
5213	-64992.599	-58140.329	7.550
5214	-64989.455	-58134.670	6.474
5215	-64983.420	-58149.615	16.118
5216	-64974.723	-58161.670	14.865
5217	-64963.828	-58170.563	14.064
5218	-64972.557	-58173.869	9.334
5219	-64981.508	-58173.554	8.957
5212	-64996.367	-58168.136	15.816
面積	466.1208205		
地積	466.12 m <sup>2</sup>		
公簿	466.00 m <sup>2</sup>		

地番	2035-3番		
所有者	秦野市		
点番	X	Y	辺長
5220	-64995.660	-58162.430	
5221	-64994.553	-58153.498	9.000
5223	-64983.618	-58154.853	11.019
5222	-64984.725	-58163.785	9.000
5220	-64995.660	-58162.430	11.019
面積	99.1714050		
地積	99.17 m <sup>2</sup>		
公簿	99.00 m <sup>2</sup>		

地番	2036-1番		
所有者	草柳顯一		
点番	X	Y	辺長
5093	-64895.497	-58167.397	
5026	-64913.921	-58159.615	20.000
204	-64919.093	-58163.121	6.248
203	-64920.334	-58157.814	5.450
194	-64918.053	-58156.917	2.451
5112	-64911.835	-58154.471	6.682
5085	-64895.713	-58166.844	0.648
5074	-64867.203	-58143.265	11.833
5073	-64859.537	-58126.741	18.216
5071	-64839.059	-58129.771	20.701
6011	-64833.434	-58132.044	6.067
6024	-64851.571	-58174.453	46.125
面積	1248.98 m <sup>2</sup>		
地積	1248.98 m <sup>2</sup>		
公簿	1248.00 m <sup>2</sup>		


地番	2044-3番		
所有者	秦野市		
点番	X	Y	辺長
6024	-64851.571	-58174.453	
6025	-64867.665	-58171.587	16.347
5015	-64877.543	-58167.718	10.609
5075	-64872.805	-58153.688	14.808
5074	-64867.203	-58143.265	11.833
5073	-64859.537	-58126.741	18.216
5071	-64839.059	-58129.771	20.701
6011	-64833.434	-58132.044	6.067
6024	-64851.571	-58174.453	46.125
面積	1248.98 m <sup>2</sup>		
地積	1248.98 m <sup>2</sup>		
公簿	1248.00 m <sup>2</sup>		

地番	2044-6番		
所有者	秦野市		
点番	X	Y	辺長
5109	-64887.253	-58170.880	
5093	-64895.497	-58167.397	8.950
5083	-64895.159	-58166.844	0.648
5084	-64896.738	-58165.902	1.839
5085	-64895.713	-58163.426	2.680
5112	-64911.835	-58154.471	18.442
194	-64918.053	-58156.917	6.682
200	-64920.861	-58154.672	3.595
5032	-64922.745	-58149.792	5.231
5033	-64924.861	-58144.589	20.415
5041	-64937.064	-58118.970	7.853
199	-64922.285	-58143.524	28.659
5090	-64900.332	-58154.350	24.477
5089	-64898.914</td		

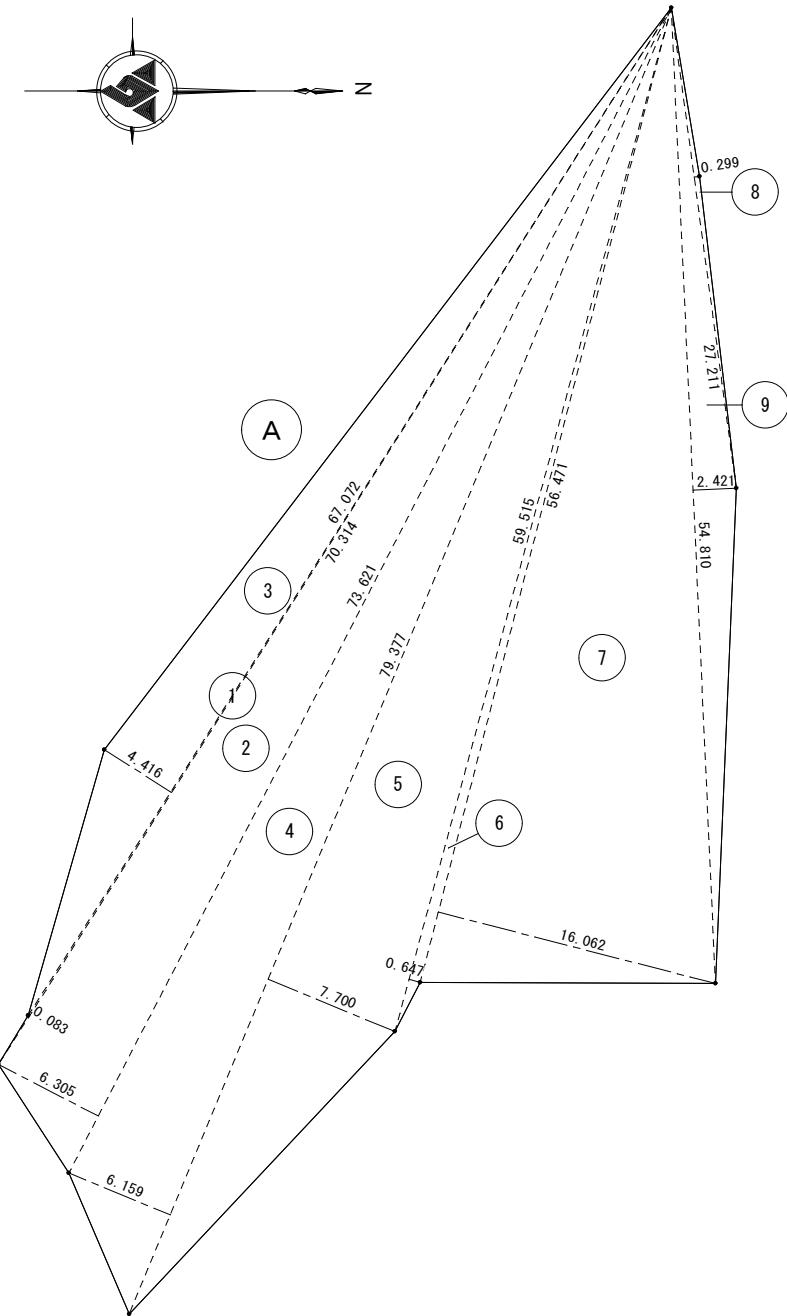


(A) 2046-1の一部

番号	底辺	高さ	倍面積	面積
①	70.314	0.083	5.8360620	2.9180310
②	73.621	6.305	464.1804050	232.0902025
③	67.072	4.416	296.1899520	148.0949760
④	79.377	6.159	488.8829430	244.4414715
⑤	79.377	7.700	611.2029000	305.6014500
⑥	59.515	0.647	38.5062050	19.2531025
⑦	56.471	16.062	907.0372020	453.5186010
⑧	27.211	0.299	8.1360890	4.0680445
⑨	54.810	2.421	132.6950100	66.3475050
小計				1476.333384
合計				1476.333384
敷地面積				1476.33m <sup>2</sup>

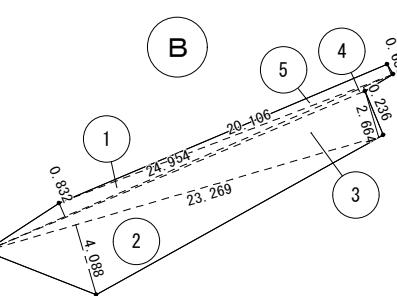


⑧ 2036-1の一部

番号	底辺	高さ	倍面積	面積
(1)	24.954	0.832	20.7617280	10.3808640
(2)	23.269	4.088	95.1236720	47.5618360
(3)	23.269	2.664	61.9886160	30.9943080
(4)	24.954	0.236	5.8891440	2.9445720
(5)	20.106	0.638	12.8276280	6.4138140
小計				98.2953940
合計				98.2953940
敷地面積				98.30m <sup>2</sup>

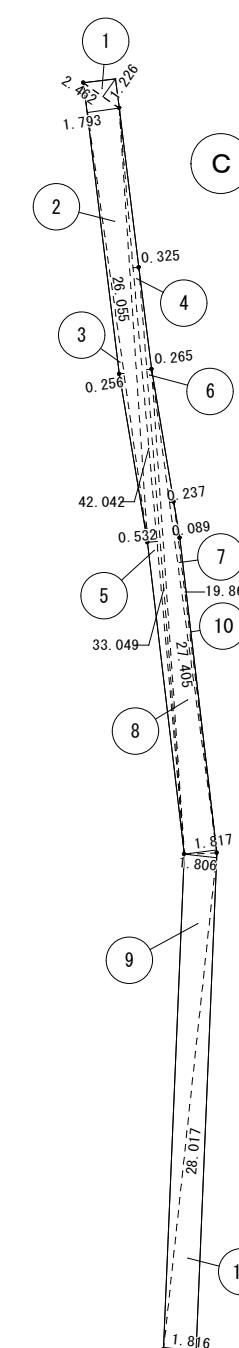

C 道路部分

番号	底辺	高さ	倍面積	面積
	2.462	0.000	0.0000000	0.0000000
(1)	2.462	1.226	3.0184120	1.5092060
(2)	26.055	1.793	46.7166150	23.3583075
(3)	26.055	0.256	6.6700800	3.3350400
(4)	42.042	0.325	13.6636500	6.8318250
(5)	42.042	0.532	22.3663440	11.1831720
(6)	33.049	0.265	8.7579850	4.3789925
(7)	27.405	0.237	6.4949850	3.2474925
(8)	27.405	1.817	49.7948850	24.8974425
(9)	28.017	1.806	50.5987020	25.2993510
(10)	19.860	0.089	1.7675400	0.8837700
(11)	28.017	1.816	50.8788720	25.4394360
小計				130.3640350
合計				130.3640350
敷地面積				130.36㎡

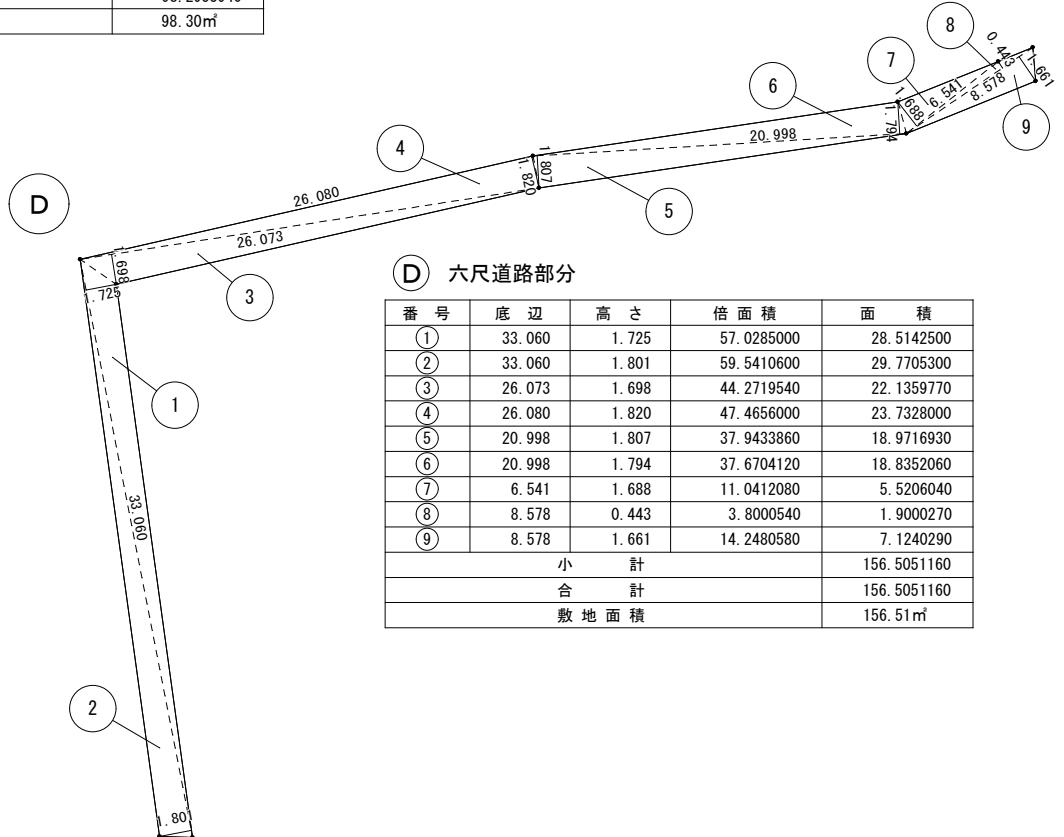

表丹沢野外活動センター敷地面積求積表(事業用地)


	地番	敷地面積 (m <sup>2</sup> )	道路部分等面積 (m <sup>2</sup> )
①	菩提2035-1	4, 648. 45	実
②	菩提2035-2	466. 12	実
③	菩提2035-3	99. 17	実
④	菩提2036-5	27. 35	実
⑤	菩提2036-6	141. 60	実
⑥	菩提2043-2	1, 956. 99	実
⑦	菩提2044-2	1, 327. 96	実
⑧	菩提2044-3	1, 248. 98	実
⑨	菩提2044-4	1, 100. 25	実
⑩	菩提2044-5	1, 386. 40	実
⑪	菩提2044-6	407. 78	実
⑫	菩提2044-7	164. 66	実
⑬	菩提2046-5	2, 700. 11	実
Ⓐ	菩提2046-1の一部	1, 476. 33	求
Ⓑ	菩提2036-5の一部	98. 30	求
Ⓒ	道路		130. 36
Ⓓ	六尺道路		156. 51
合計			17, 537. 32 m <sup>2</sup>

※ 対象地は全て、秦野市 大字菩提 小字桜沢

※ 面積は測量図実測値及び求積図実測による（実；実測値、求；求積図を示す）

	都市開発コンサルタント株式会社	一級建築士大臣登録 第19003号	承 認	設 計	担 当	製 図	工 事 名	平成25年度表丹沢野外活動センター浴場新築工事	図 面 番 号
	一級建築士事務所 神奈川県知事登録第 5502 号	熊 谷 藤 樹					図 面 名	敷地求積図-3 1/300	縮 尺 設計年月日 平成25年3月

案内図

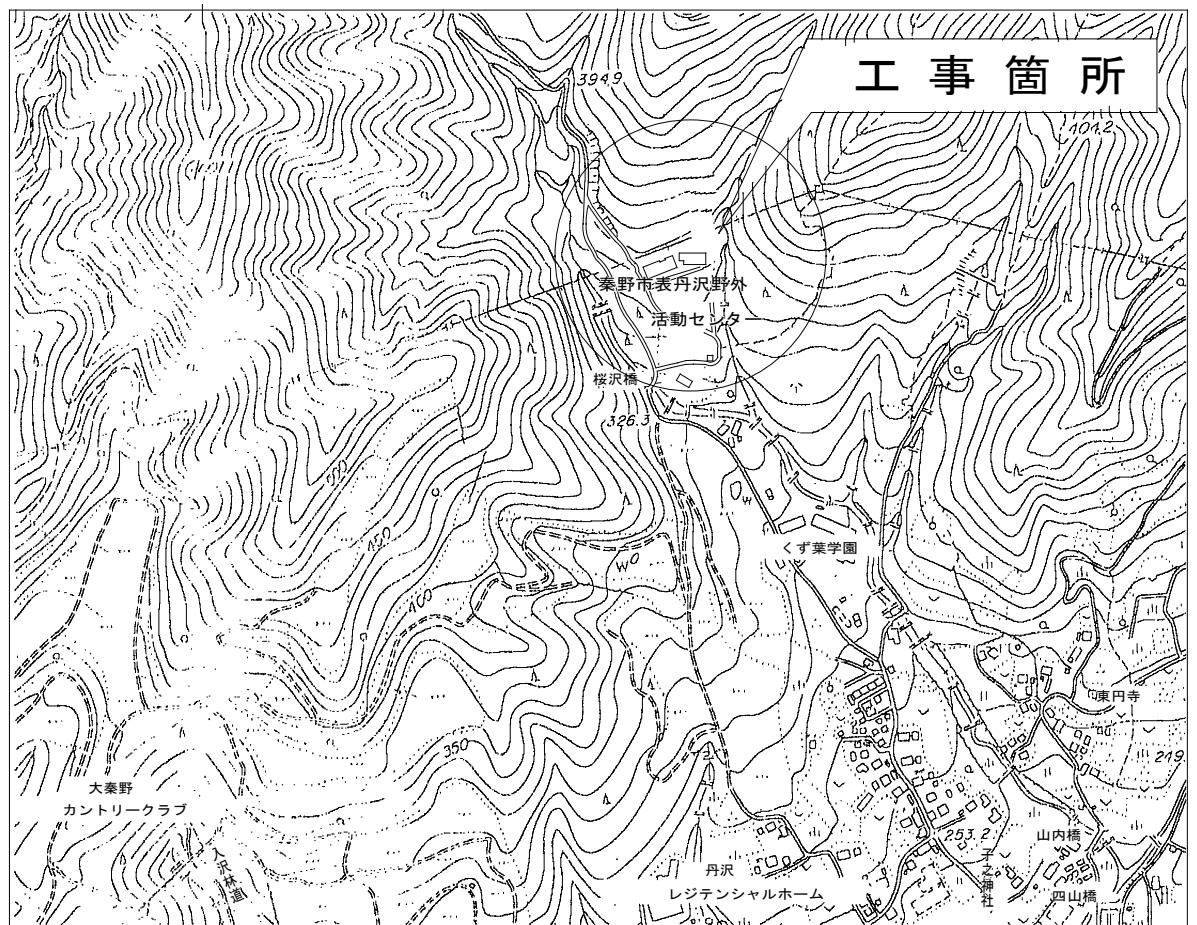

工事概要

工事名称	平成25年度表丹沢野外活動センター浴場新築工事	建築主 住所氏名  神奈川県秦野市桜町1丁目3番2号  秦野市長 古谷義幸  〒257-8501 連絡先 0463-82-5111
工事箇所	神奈川県秦野市菩提2043-2他	
主要用途	野外活動施設(浴場)	
工事種別	新築・増築・別棟増築・改修(大規模の修繕)・室内装飾 用途変更(大規模の模様替)・仮設建築・解体・移設・移転	


敷地状況

敷地面積	実測: 18,836.74 m <sup>2</sup>	建ぺい率 容積率	基準建ぺい率 基準容積率
			20% 6.0%
用途地域	第( )種低層住居専用 第( )種中高層住居専用 近隣商業・商業・準工業 工業・工業専用[指定なし] 都市公園地内	日影制限	平均地盤面の高さ m 敷地境界線より5mを超える範囲 時間内 敷地境界線より10mを超える範囲 時間内
防火地域	防火・準防火・特定行政庁の指定地域[指定なし]		
その他の地域地区	都市計画区域内・都市計画区域外・市街化区域・市街化調整区域・特別工業地区・特別用途地区・美観地区・再開発事業区域・特定街区・改良地区 文教地区(第種)・風致地区(第種)・高度地区(第種)・駐車場整備地区・電波伝搬障害防止地区・多雪地区・災害危険地区 緑地地区・土地区画整理事業地区・宅地造成工事規制区域・国立公園・国定公園・河川敷・その他・丹沢大山国定公園・砂防区域		

既存建物概要

	活動棟	便所棟	八角の館	炊事棟	管理棟	研修棟	渡り廊下	ポンプ機械室	ボイラー機械室	チップ庫	倉庫	合計
建築面積	571.11	107.58	128.52	109.06	86.67	601.15	23.73	26.25	52.00	28.98	26.44	1761.49 m <sup>2</sup>
床面積	548.46	93.36	108.72	109.06	82.13	1127.12	23.73	26.25	52.00	28.98	26.44	2226.25 m <sup>2</sup>
建ぺい率	3.26%	0.61%	0.73%	0.62%	0.49%	3.43%	0.14%	0.15%	0.30%	0.17%	0.15%	9.35%
容積率	3.13%	0.53%	0.62%	0.62%	0.47%	6.43%	0.14%	0.15%	0.30%	0.17%	0.15%	11.83%

現況図 S=1/700

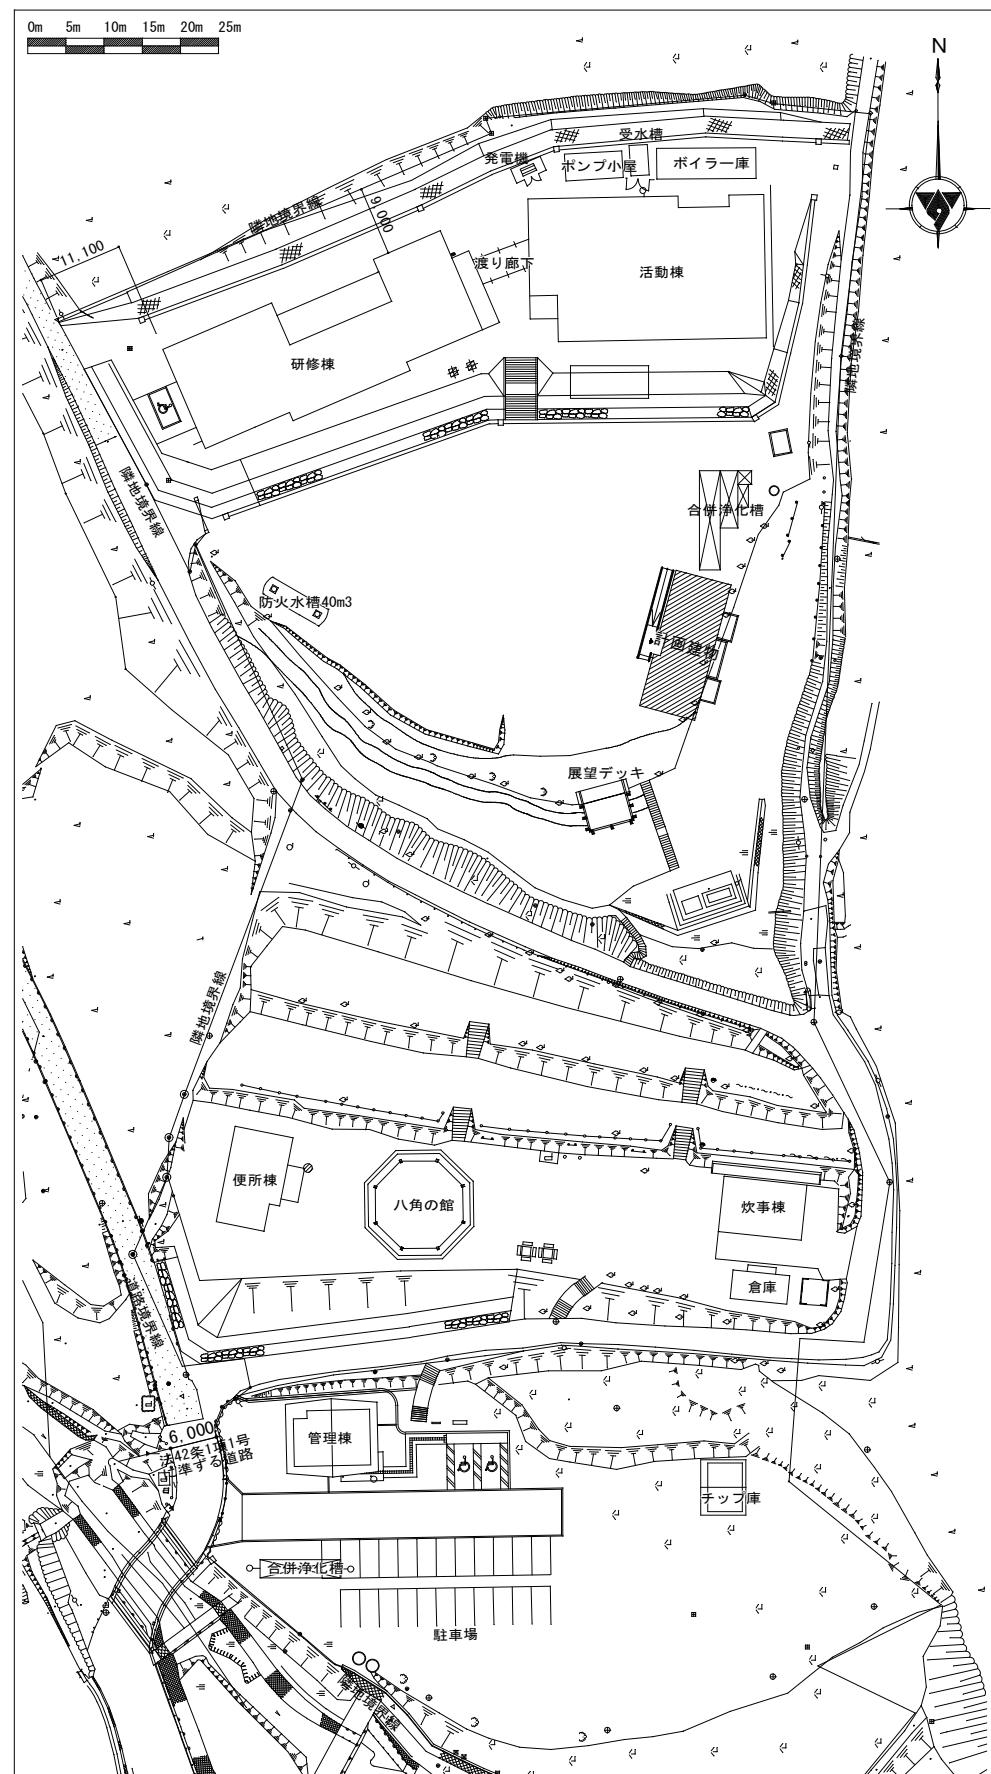


申請建物概要

構造	木造	階数	1階
構造形式	在来	最高高さ	5.315 m
基礎	鋼管杭布基礎	最高軒高	3.300 m
その他			
建築面積	132.50	132.50 m <sup>2</sup>	
床面積	129.60	129.60 m <sup>2</sup>	
建ぺい率	0.76%	0.76%	
容積率	0.74%	0.74%	

増築申請概要

	申請部分	申請以外の部分	合計
建築面積	132.50	1761.49	1893.99 m <sup>2</sup>
床面積	129.60	2226.25	2355.85 m <sup>2</sup>
建ぺい率	0.76%	10.05%	10.81%
容積率	0.74%	12.71%	13.54%

	都市開発コンサルタント株式会社 一級建築士事務所 神奈川県知事登録第 5502 号	一級建築士大臣登録 第19003号	承認	設計	担当	製図	工事名	平成25年度表丹沢野外活動センター浴場新築工事			図面番号
								図面名	工事概要	案内図	
								現況図	案内図	現況図	A-08
								縮尺	設計年月日		
								非縮尺	平成25年3月		

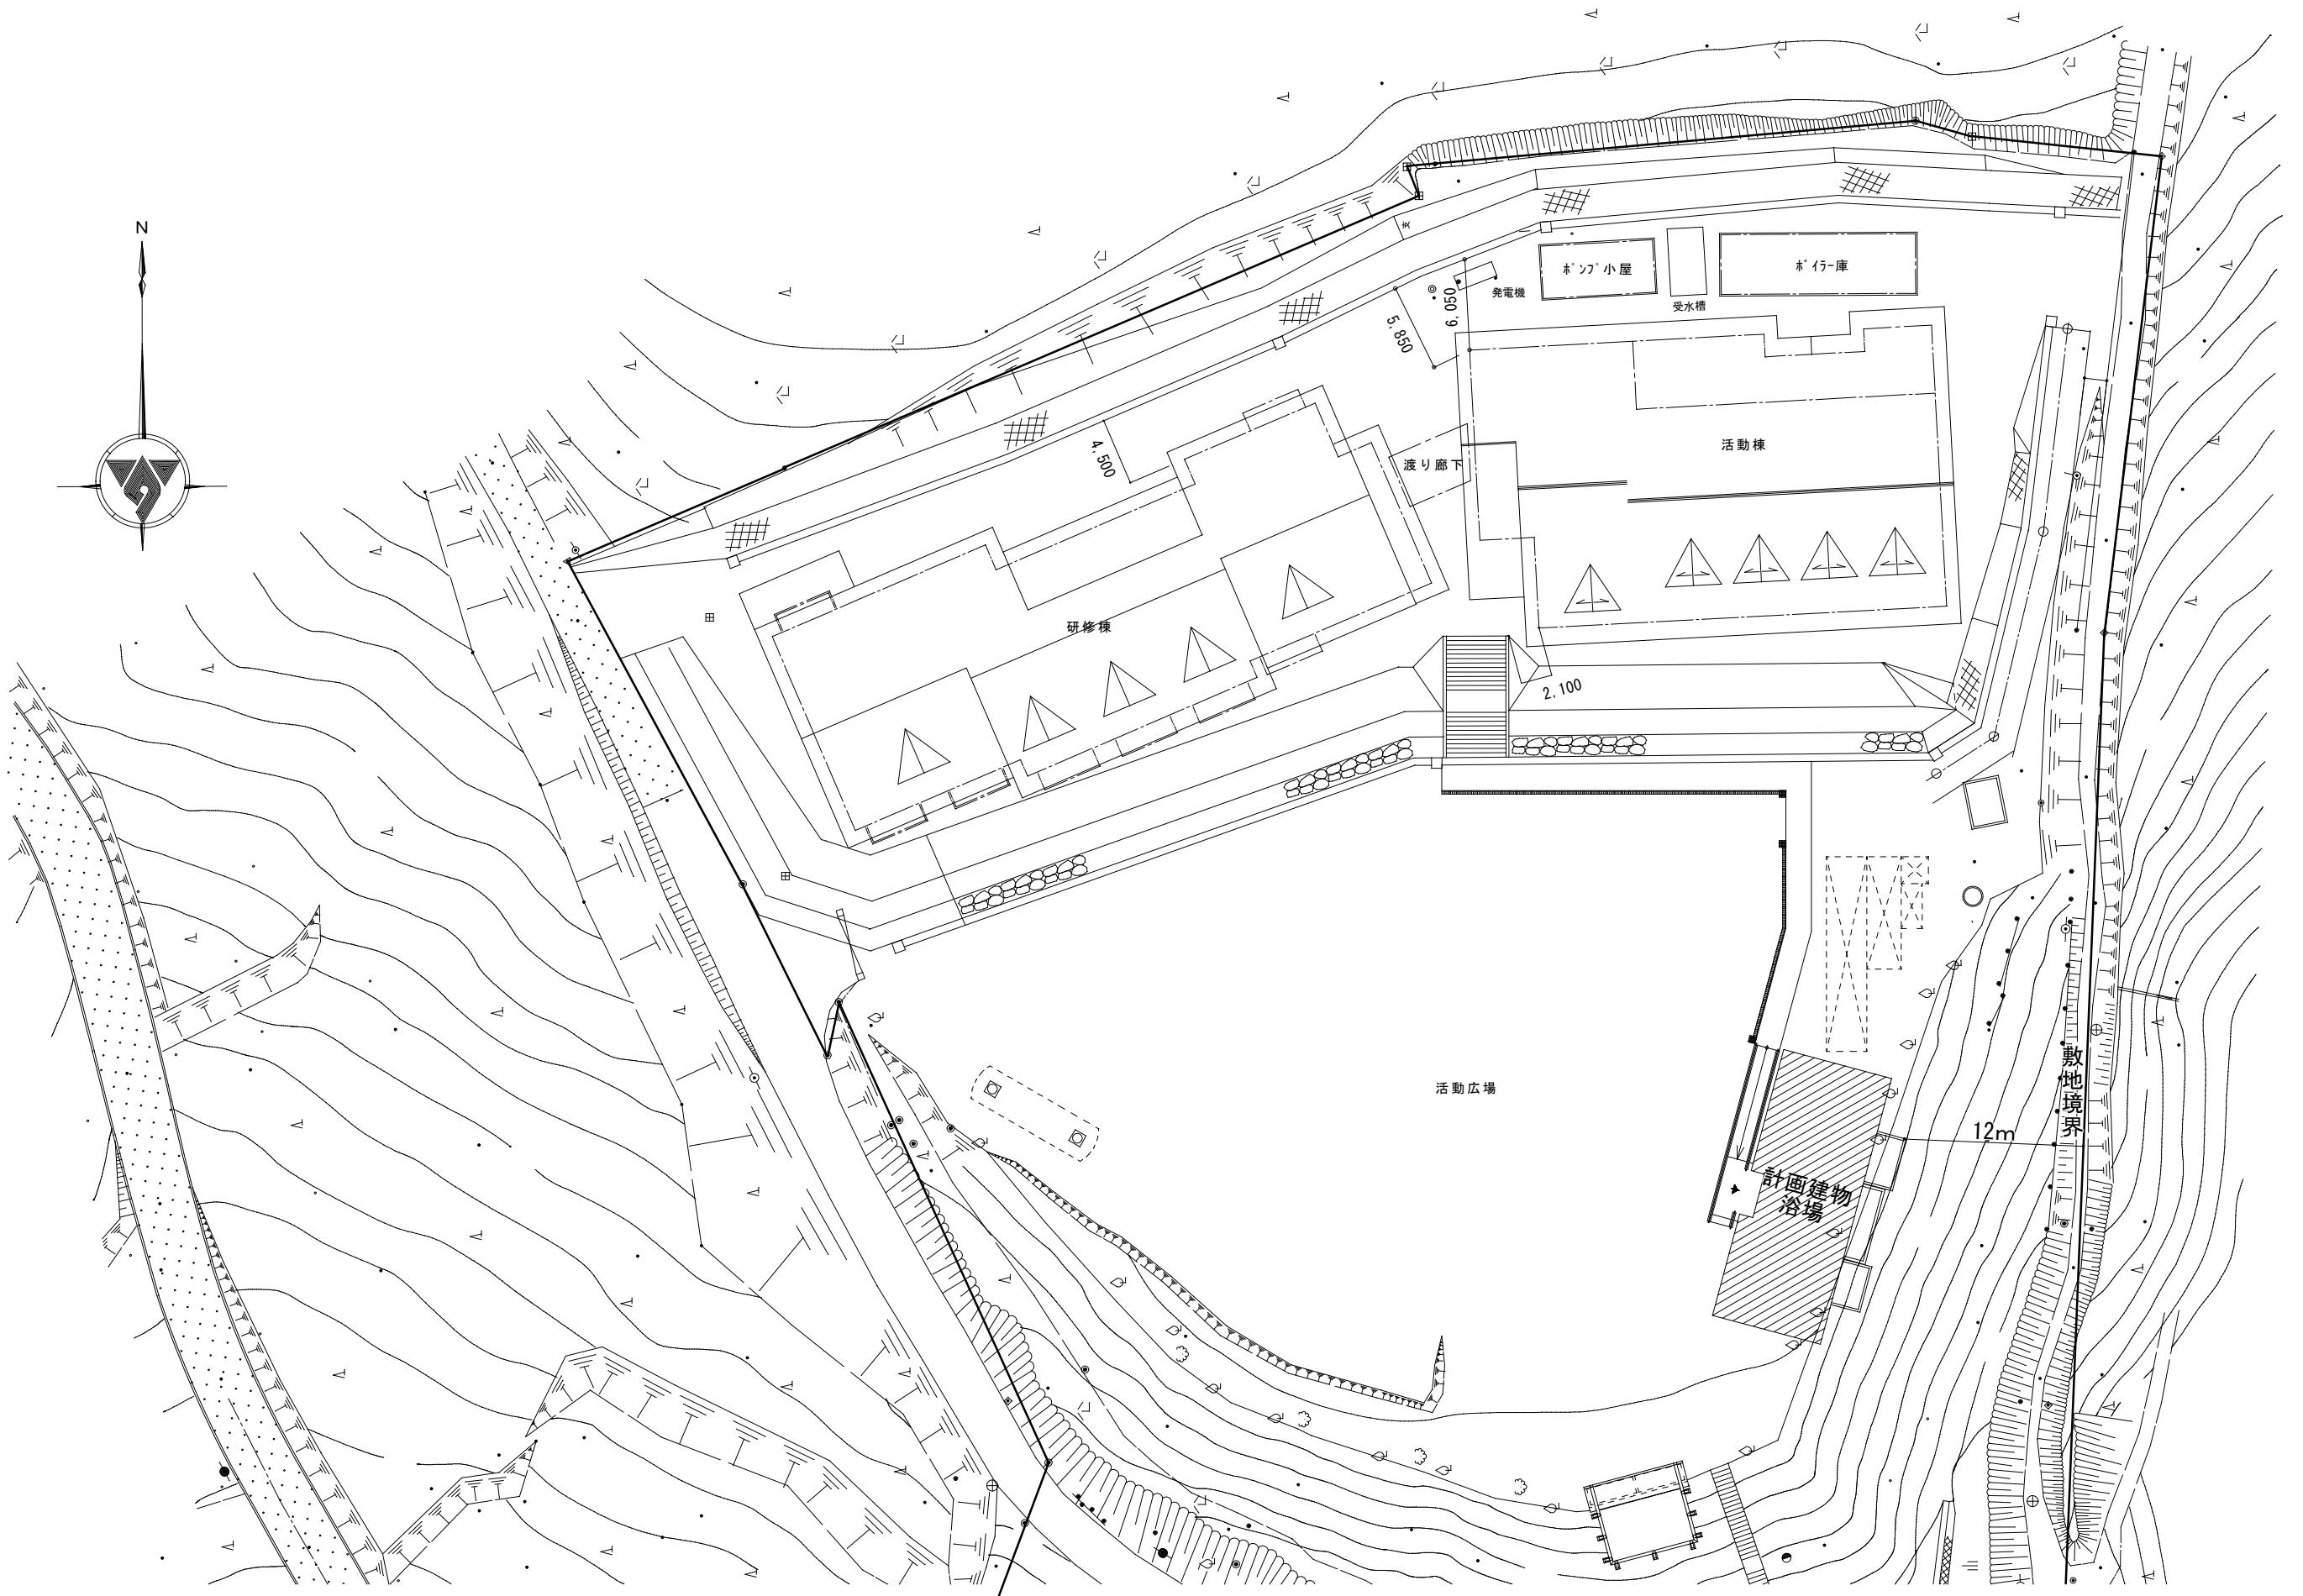

都市開発コンサルタント株式会社 一級建築士事務所 神奈川県知事登録第 5502 号	一級建築士大臣登録 第19003号	承認	設計	担当	製図	工事名	平成25年度表丹沢野外活動センター浴場新築工事			図面番号	
							図面名	配置図	縮尺	設計年月日	
							配置図		1/300	平成25年3月	A-09

## 外部仕上表

部位	仕上げ	部位	仕上げ	部位	仕上げ
屋根	カラーガルバリウム鋼板 厚 0.4 ダブル嵌合式瓦棒葺き アスファルトルーフィング 940 棟包み: カラーガルバリウム鋼板 厚 0.4 破風鼻隠し: 檜 24×150 24×100 木材保護着色塗料3回塗り 軒裏: 杉小幅板(県産品さね付) 12×120 木材保護着色塗料3回塗り 軒先換気口: アルミパンチングメタル 雪止め: L-50×50×6亜鉛メッキ	外壁	杉小幅板(秦野産品さね付) 15×120 木材保護着色塗料3回塗り 見切り: 杉 40×50 木材保護塗装 含水率15%以下 最低気温+5°C以上時塗装	スロープポーチ	モルタル塗り厚 30(刷毛引き) 落下防止柵: ステンレス製φ50 厚3.0 加工
腰壁	水切り: カラーステンレス厚 0.5 加工	開口部	アルミサッシ 強化硝子(アルマイド処理、電解2次着色)	デッキ	檜(秦野産品) 木材保護着色塗料3回塗り 目隠し柵: 竹製編み込み H-1,800


## 内部仕上表

	室名	床	巾木	壁	天井	廻り縁	天井高	備考
共用	エントランス	モルタル下地磁器質タイル150角 基礎コンクリート厚 150	杉30×100 OSCL	杉小幅板(秦野産品さね付) 12×100 木材保護着色塗料3回塗り 木胴縁組み	杉小幅板(秦野産品さね付) 9×100 木材保護着色塗料3回塗り 木野縁組み	杉 20×60 OSCL	3,500	
	機械室	モルタル金ゴテ仕上 厚 30 基礎コンクリート厚 200	杉30×100	ケイ酸カルシウム板 厚 8.0 素地 木胴縁組み	ケイ酸カルシウム板 厚 8.0 素地 木野縁組み	塩ビ製	3,000	
浴室A	踏込	モルタル下地磁器質タイル150角 篦マット 厚 8 接着貼り フリーフロア 針葉樹構造用合板 厚 18 下張り 基礎コンクリート厚 150	杉30×100 OSCL	ビニールクロス貼り シージングボード厚12下地 木胴縁組み	ビニールクロス貼り シージングボード厚12下地 木野縁組み	杉 20×60 OSCL	2,500	下駄箱 20人分
	脱衣洗面A	篚マット 厚 8 接着貼り フリーフロア 針葉樹構造用合板 厚 18 下張り 基礎コンクリート厚 150	杉30×100 OSCL	ビニールクロス貼り シージングボード厚12下地 洗面台前: 針葉樹構造用合板 厚 12 下張り 木胴縁組み	ビニールクロス貼り シージングボード厚12下地 木野縁組み	杉 20×60 OSCL	2,500	洗面器3 洗面器手摺1 カガミ3 脱衣棚 20人分 I型手摺1
	トイレ	篚マット 厚 8 接着貼り フリーフロア 針葉樹構造用合板 厚 18 下張り 基礎コンクリート厚 150	杉30×100 OSCL	ビニールクロス貼り シージングボード厚12下地 木胴縁組み	ビニールクロス貼り シージングボード厚12下地 木野縁組み	杉 20×60 OSCL	2,300	洋便器1 手洗器1 L型手摺1 ベーパーホルダー2連式1
	掃除用具入	篚マット 厚 8 接着貼り フリーフロア 針葉樹構造用合板 厚 18 下張り 基礎コンクリート厚 150	杉30×100 OSCL	針葉樹構造用合板 厚 12 OSCL 木胴縁組み	針葉樹構造用合板 厚 12 OSCL 木野縁組み	杉 20×60 OSCL	2,300	
	洗場	石目調タイル 300×300 アスファルト防水 シンダーコンクリート 厚 100 基礎コンクリート厚 150		腰壁: 石目調タイル 150×150 コンクリート下地 上壁: 塩ビ製バスリブ 木胴縁組み	塩ビ製バスリブ(勾配天井) 木野縁組み	塩ビ製	2,580~4,450	シャワー水栓6 カガミ6
	浴槽	石目調タイル 300×300 アスファルト防水 シンダーコンクリート 厚 100 基礎コンクリート厚 200		腰壁: 石目調タイル 150×150 コンクリート下地 上壁: 塩ビ製バスリブ 木胴縁組み	塩ビ製バスリブ(勾配天井) 木野縁組み	塩ビ製	2,580~4,450	I型手摺1
	踏込	モルタル下地磁器質タイル150角 篚マット 厚 8 接着貼り フリーフロア 針葉樹構造用合板 厚 18 下張り 基礎コンクリート厚 150	杉30×100 OSCL	ビニールクロス貼り シージングボード厚12下地 木胴縁組み	ビニールクロス貼り シージングボード厚12下地 木野縁組み	杉 20×60 OSCL	2,500	下駄箱 20人分
	脱衣洗面	篚マット 厚 8 接着貼り フリーフロア 針葉樹構造用合板 厚 18 下張り 基礎コンクリート厚 150	杉30×100 OSCL	ビニールクロス貼り シージングボード厚12下地 洗面台前: 針葉樹構造用合板 厚 12 下張り 木胴縁組み	ビニールクロス貼り シージングボード厚12下地 木野縁組み	杉 20×60 OSCL	2,500	洗面器3 洗面器手摺1 カガミ3 脱衣棚 20人分 I型手摺1
	トイレ	篚マット 厚 8 接着貼り フリーフロア 針葉樹構造用合板 厚 18 下張り 基礎コンクリート厚 150	杉30×100 OSCL	ビニールクロス貼り シージングボード厚12下地 木胴縁組み	ビニールクロス貼り シージングボード厚12下地 木野縁組み	杉 20×60 OSCL	2,300	洋便器1 手洗器1 L型手摺1 ベーパーホルダー2連式1
	掃除用具入	篚マット 厚 8 接着貼り フリーフロア 針葉樹構造用合板 厚 18 下張り 基礎コンクリート厚 150	杉30×100 OSCL	針葉樹構造用合板 厚 12 OSCL 木胴縁組み	針葉樹構造用合板 厚 12 OSCL 木野縁組み	杉 20×60 OSCL	2,300	
浴室B	洗場	石目調タイル 300×300 アスファルト防水 シンダーコンクリート 厚 100 基礎コンクリート厚 150		腰壁: 石目調タイル 150×150 コンクリート下地 上壁: 塩ビ製バスリブ 木胴縁組み	塩ビ製バスリブ(勾配天井) 木野縁組み	塩ビ製	2,580~4,450	シャワー水栓5 カガミ5
	浴槽	石目調タイル 300×300 アスファルト防水 シンダーコンクリート 厚 100 基礎コンクリート厚 200		腰壁: 石目調タイル 150×150 コンクリート下地 上壁: 塩ビ製バスリブ 木胴縁組み	塩ビ製バスリブ(勾配天井) 木野縁組み	塩ビ製	2,580~4,450	I型手摺1

特記事項	A	図中特記以外は「公共建築工事標準仕様書」平成23年版による。	E	外部の建具廻り(変成シリコン 2成分形)
	B	見本品、カラーサンプルを提出して監督員の承認を受けること。	F	ガラス廻り(シリコン 1成分形)
	C	使用する仕上げ材、下地材は全てF☆☆☆とする。		
	D	指定建築材料にはJIS又はJASの製品を使用する。		
	E	外壁仕上げと枠周囲との取合い箇所及び外壁を貫通するパイプ廻り(変成シリコン 2成分形)		


※秦野産材: 秦野産材を利用するものとし、その証明等(秦野産材認証制度の認定ではない)の提出を行うこと。	都市開発コンサルタント株式会社 一級建築士事務所 神奈川県知事登録第 5502 号	承認	設計	担当	製図	工事名	平成25年度表丹沢野外活動センター浴場新築工事	図面番号
						図面名	仕上表	縮尺 非縮尺 設計年月日 平成25年3月

A-10


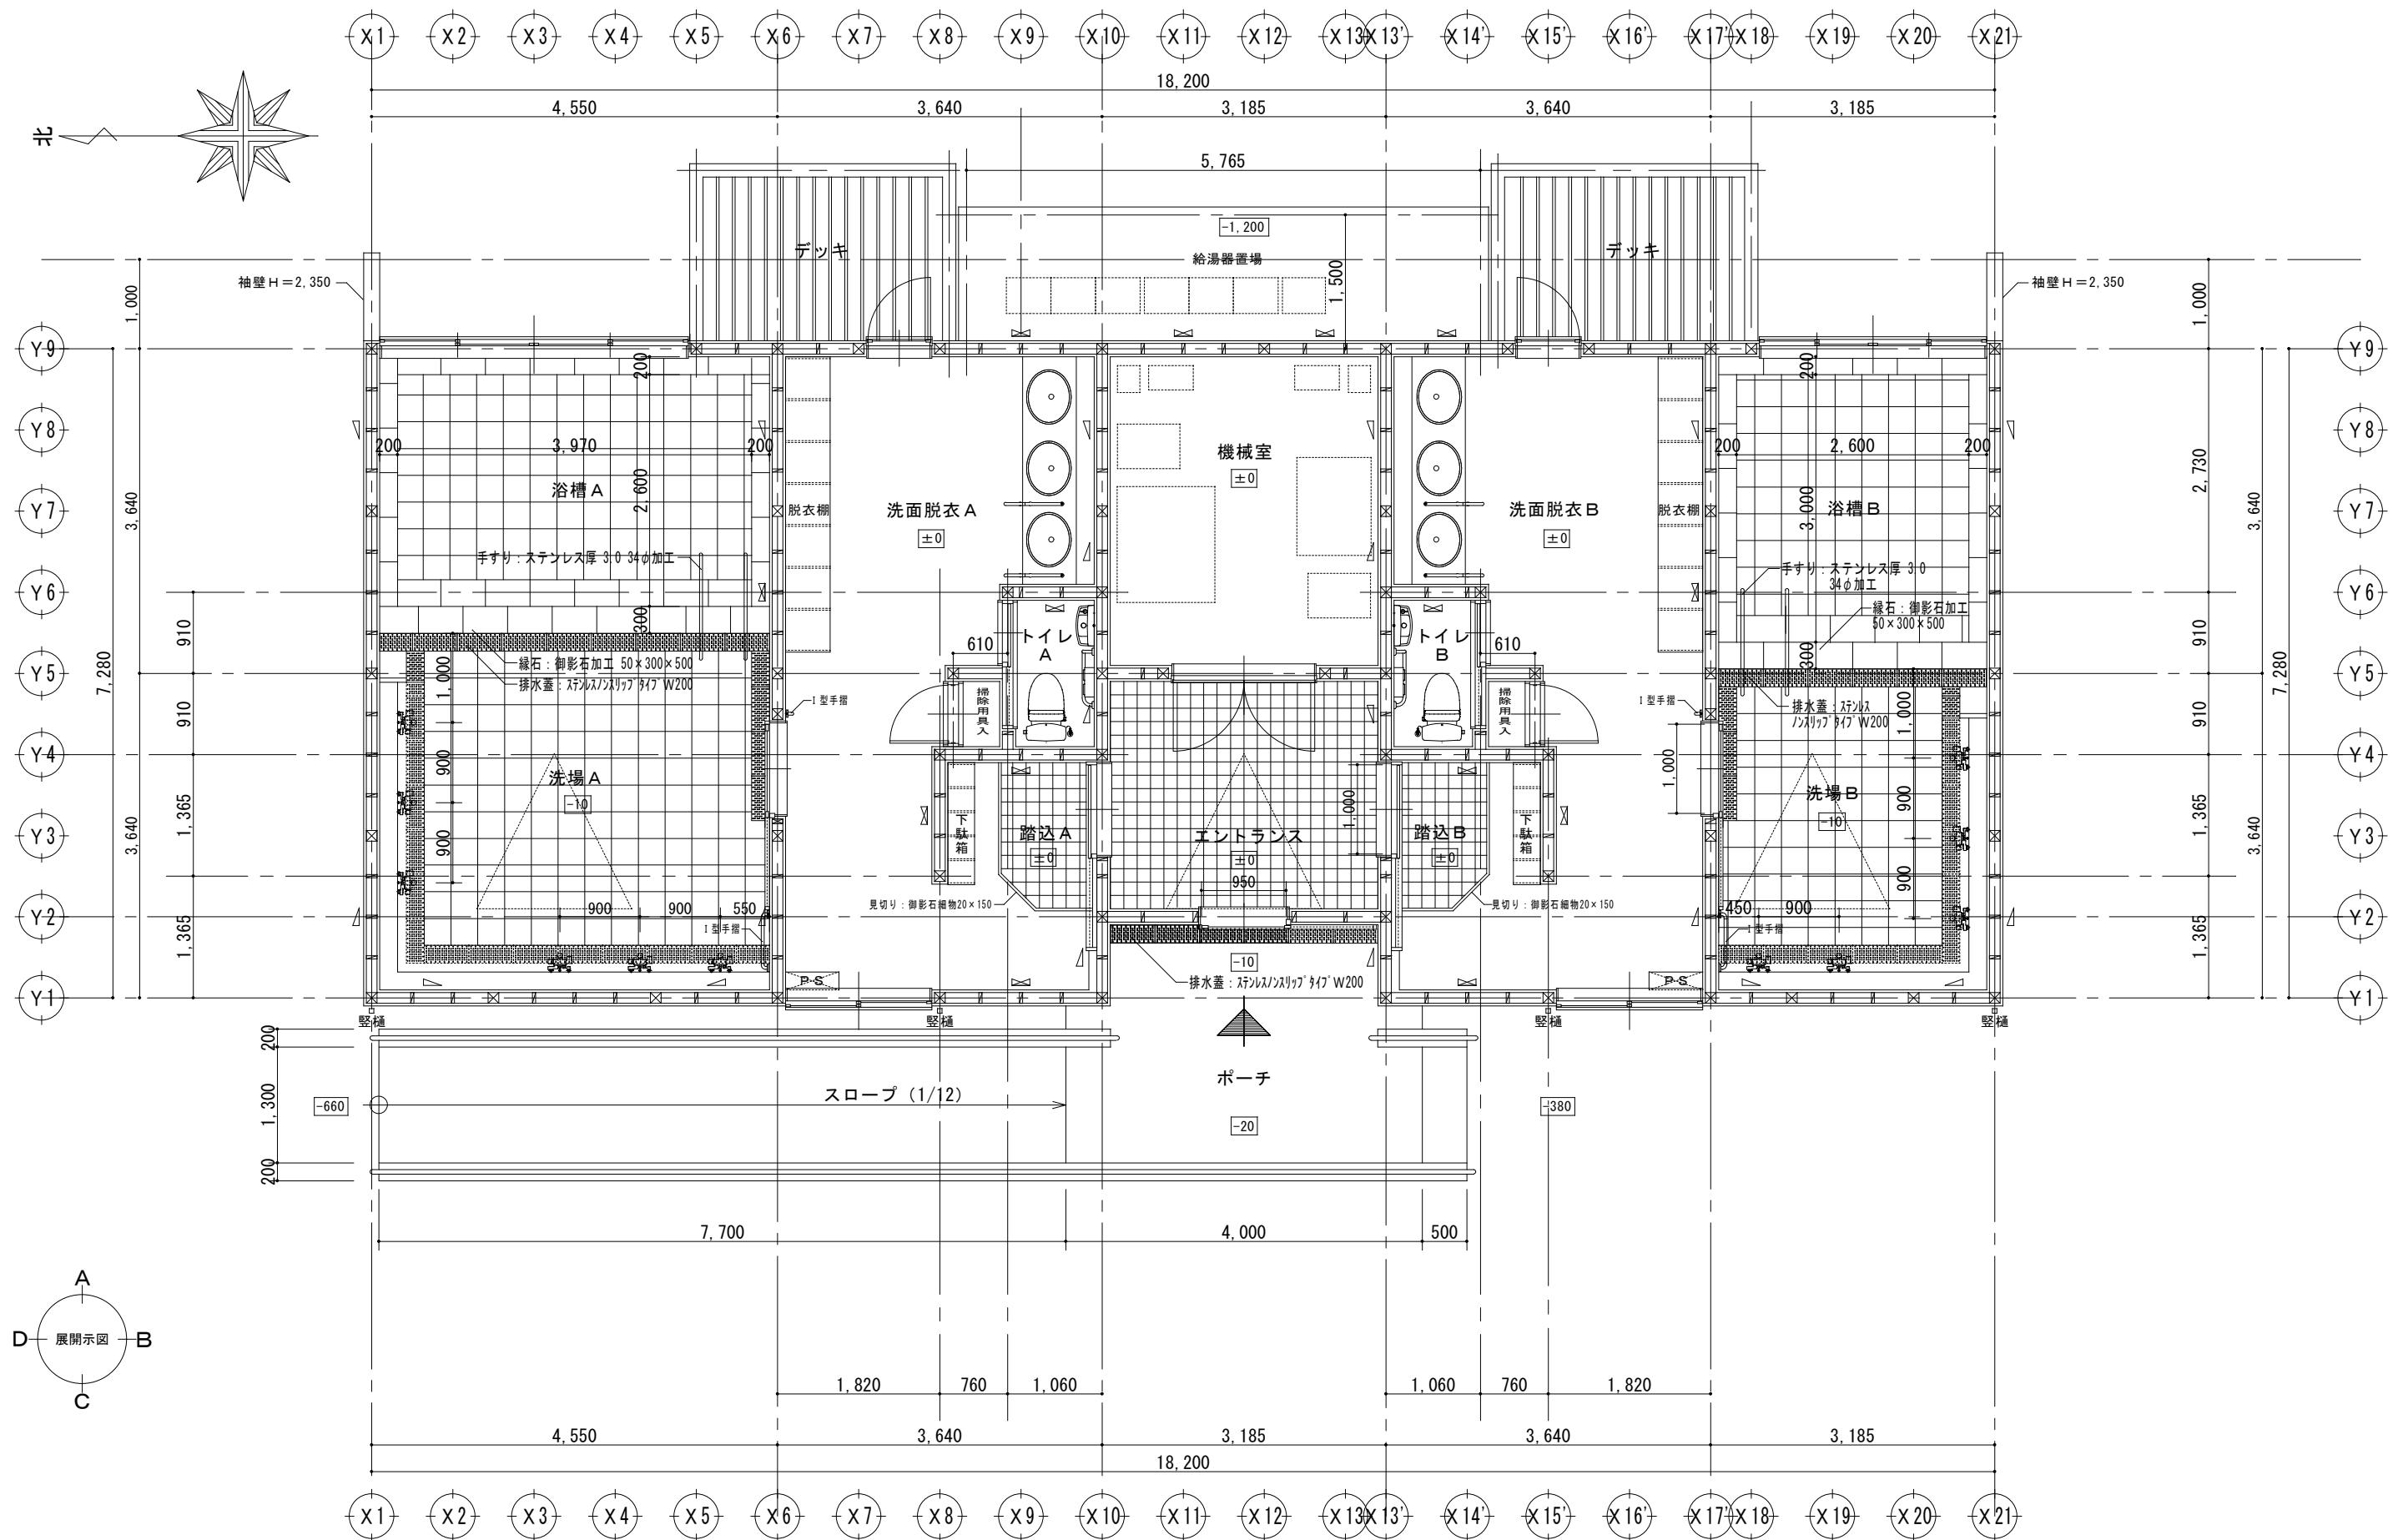


平面詳細図 1 : 50

	都市開発コンサルタント株式会社	一級建築士大臣登録 第190003号	承 認	設 計	担 当	製 図	工 事 名	平成25年度表丹沢野外活動センター浴場新築工事			図 面 番 号
	一級建築士事務所 神奈川県知事登録第 5502 号	熊 谷 藤 樹					図 面 名	平面詳細図	縮 尺	設 計 年 月 日	A—1 1

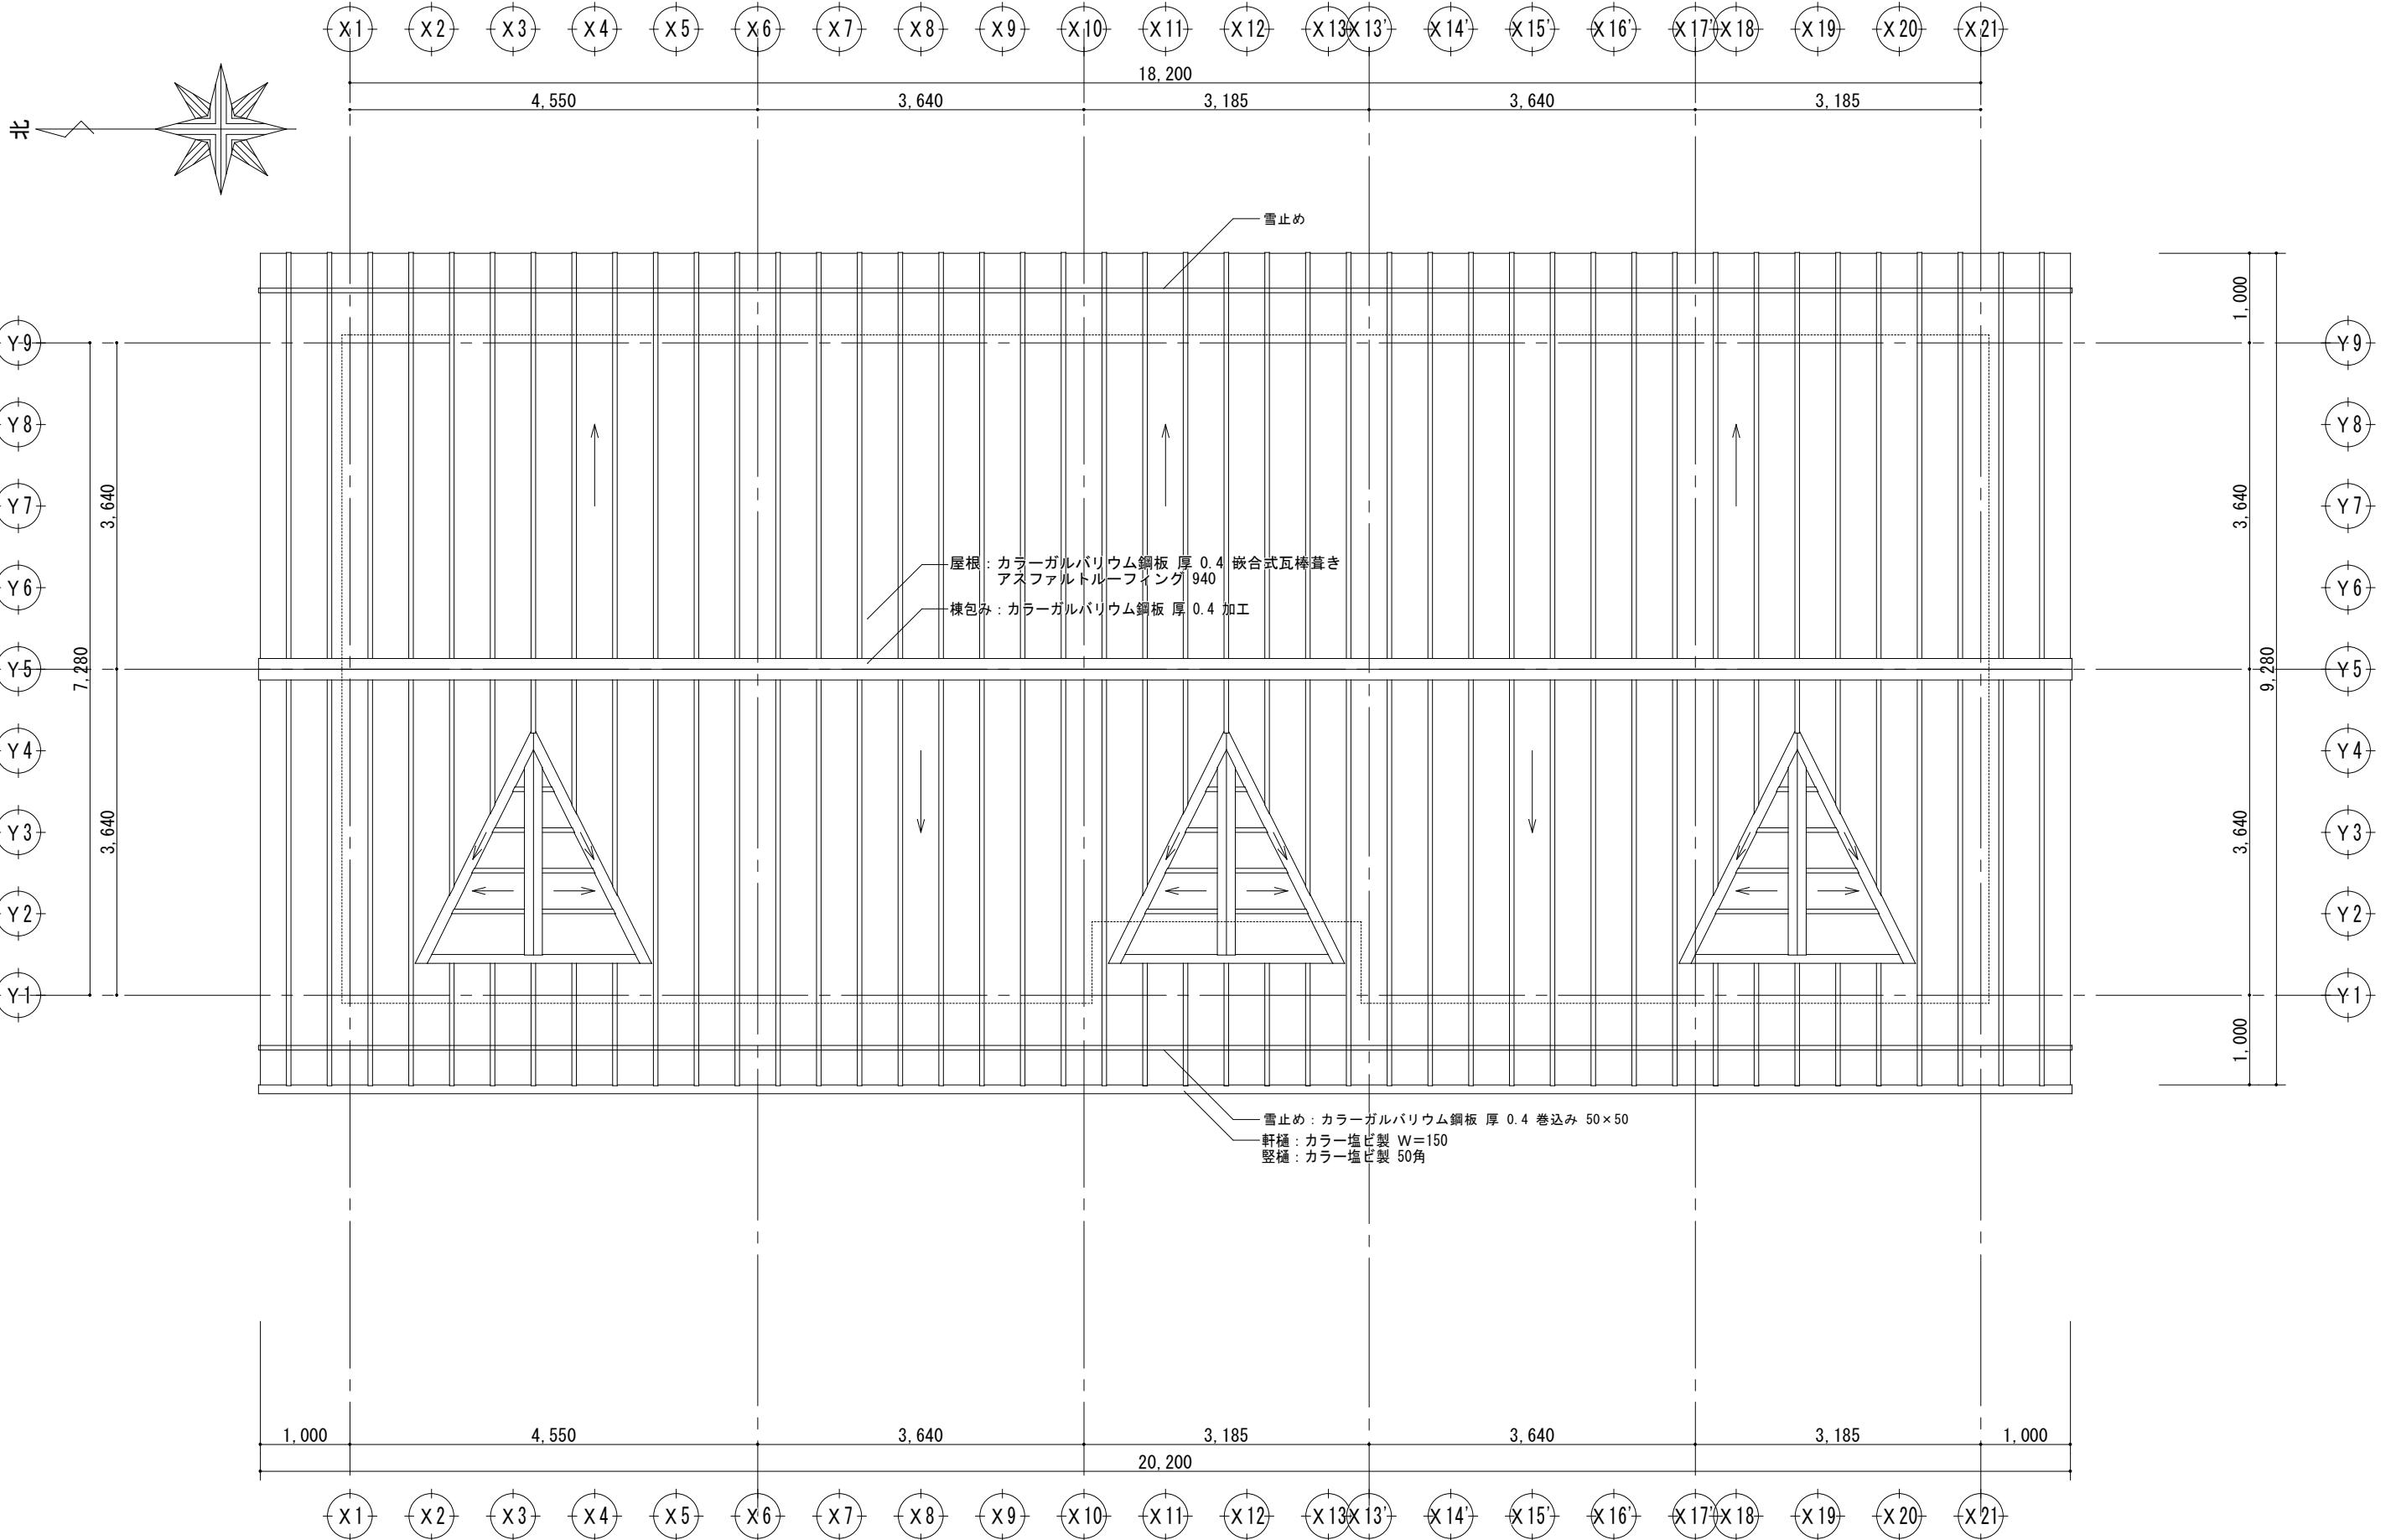


都市開発コンサルタント株式会社 一級建築士事務所 神奈川県知事登録第 5502 号	一級建築士大臣登録 第19003号	承 認	設 計	担 当	製 図	工 事 名	平成 25 年度表丹沢野外活動センター浴場新築工事		図面番号
							図面名	縮 尺	
							屋根詳細図	1/50	A-12 平成 25 年 3 月

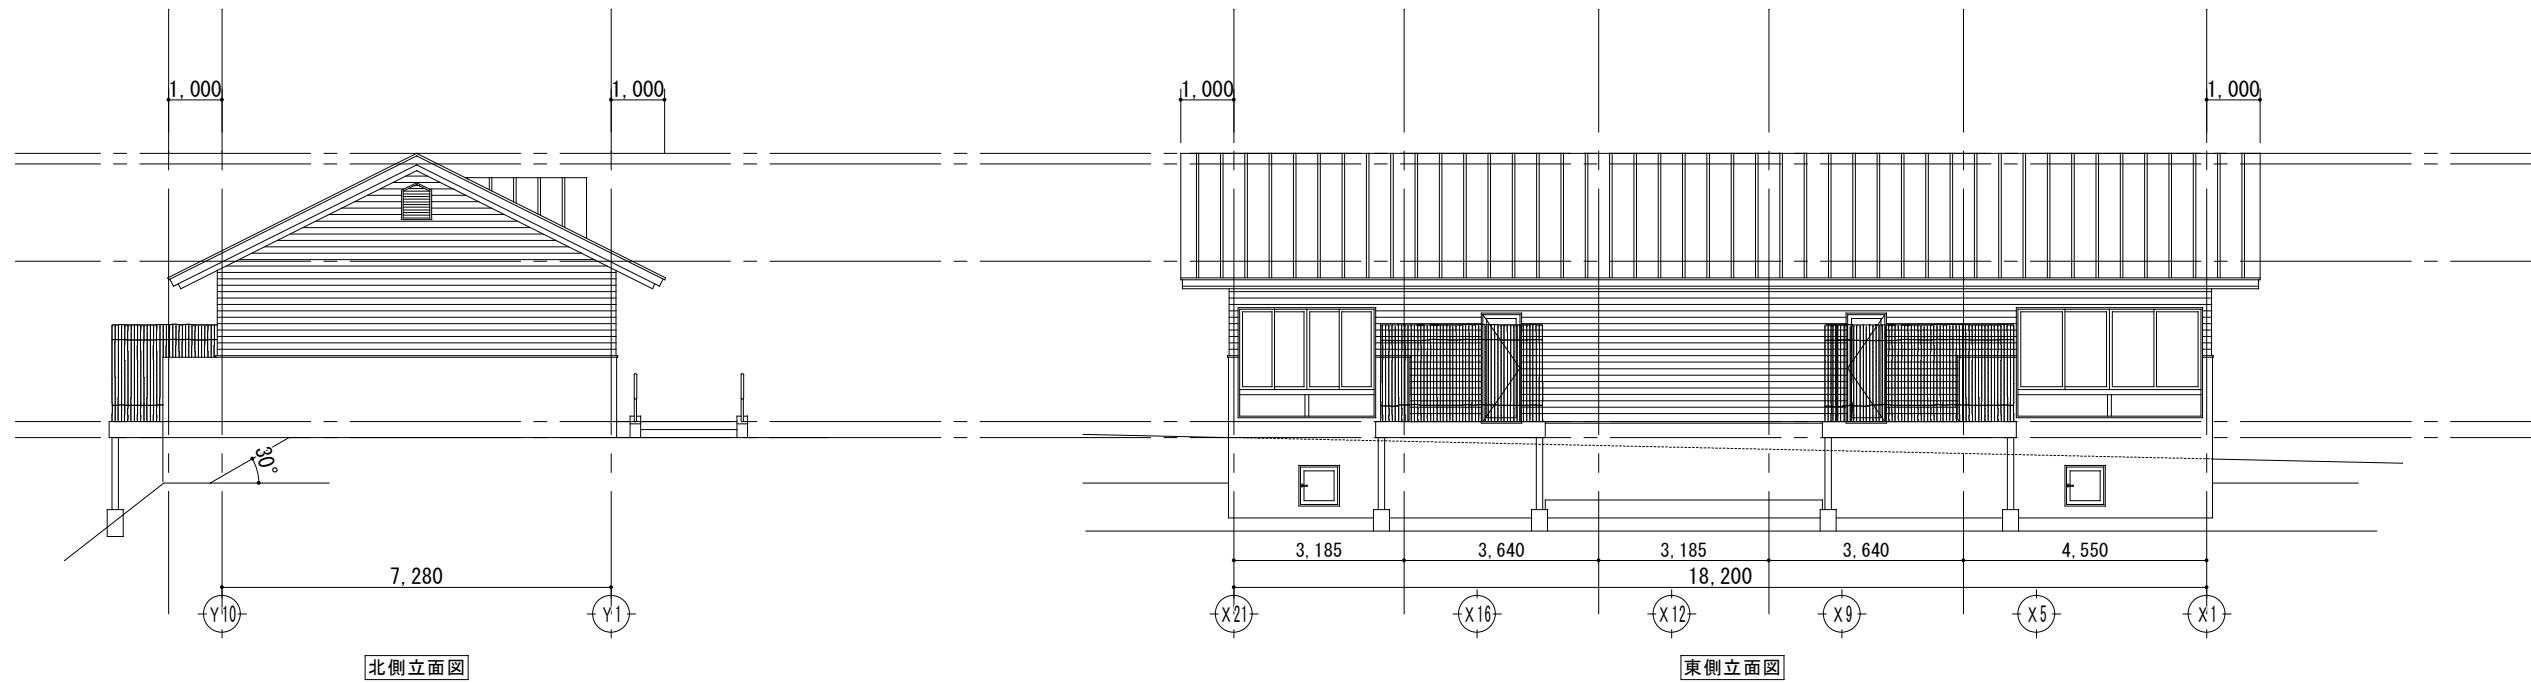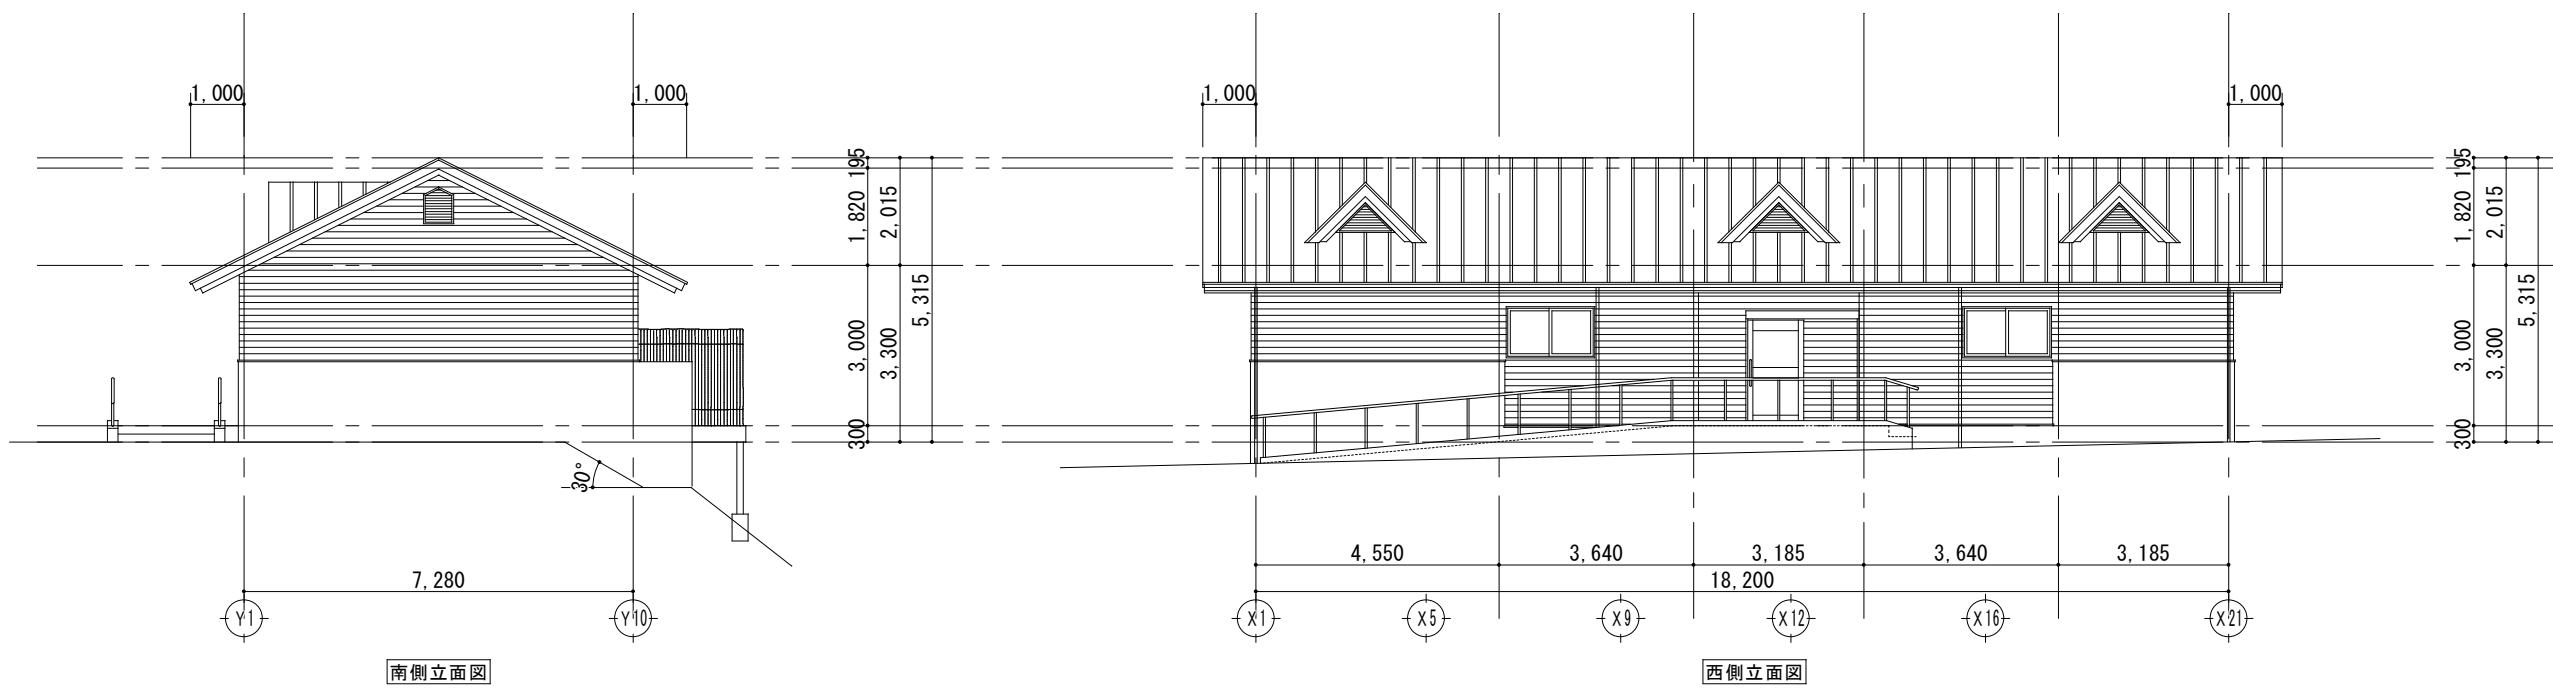


立面図 1 : 100

都市開発コンサルタント株式会社 一級建築士事務所 神奈川県知事登録第 5502 号	一級建築士大臣登録 第19003号	承 認	設 計	担 当	製 図	工 事 名	平成 25 年度表丹沢野外活動センター浴場新築工事		図面番号
							図面名	縮 尺	
							立面図	1/100	A-13 平成 25 年 3 月

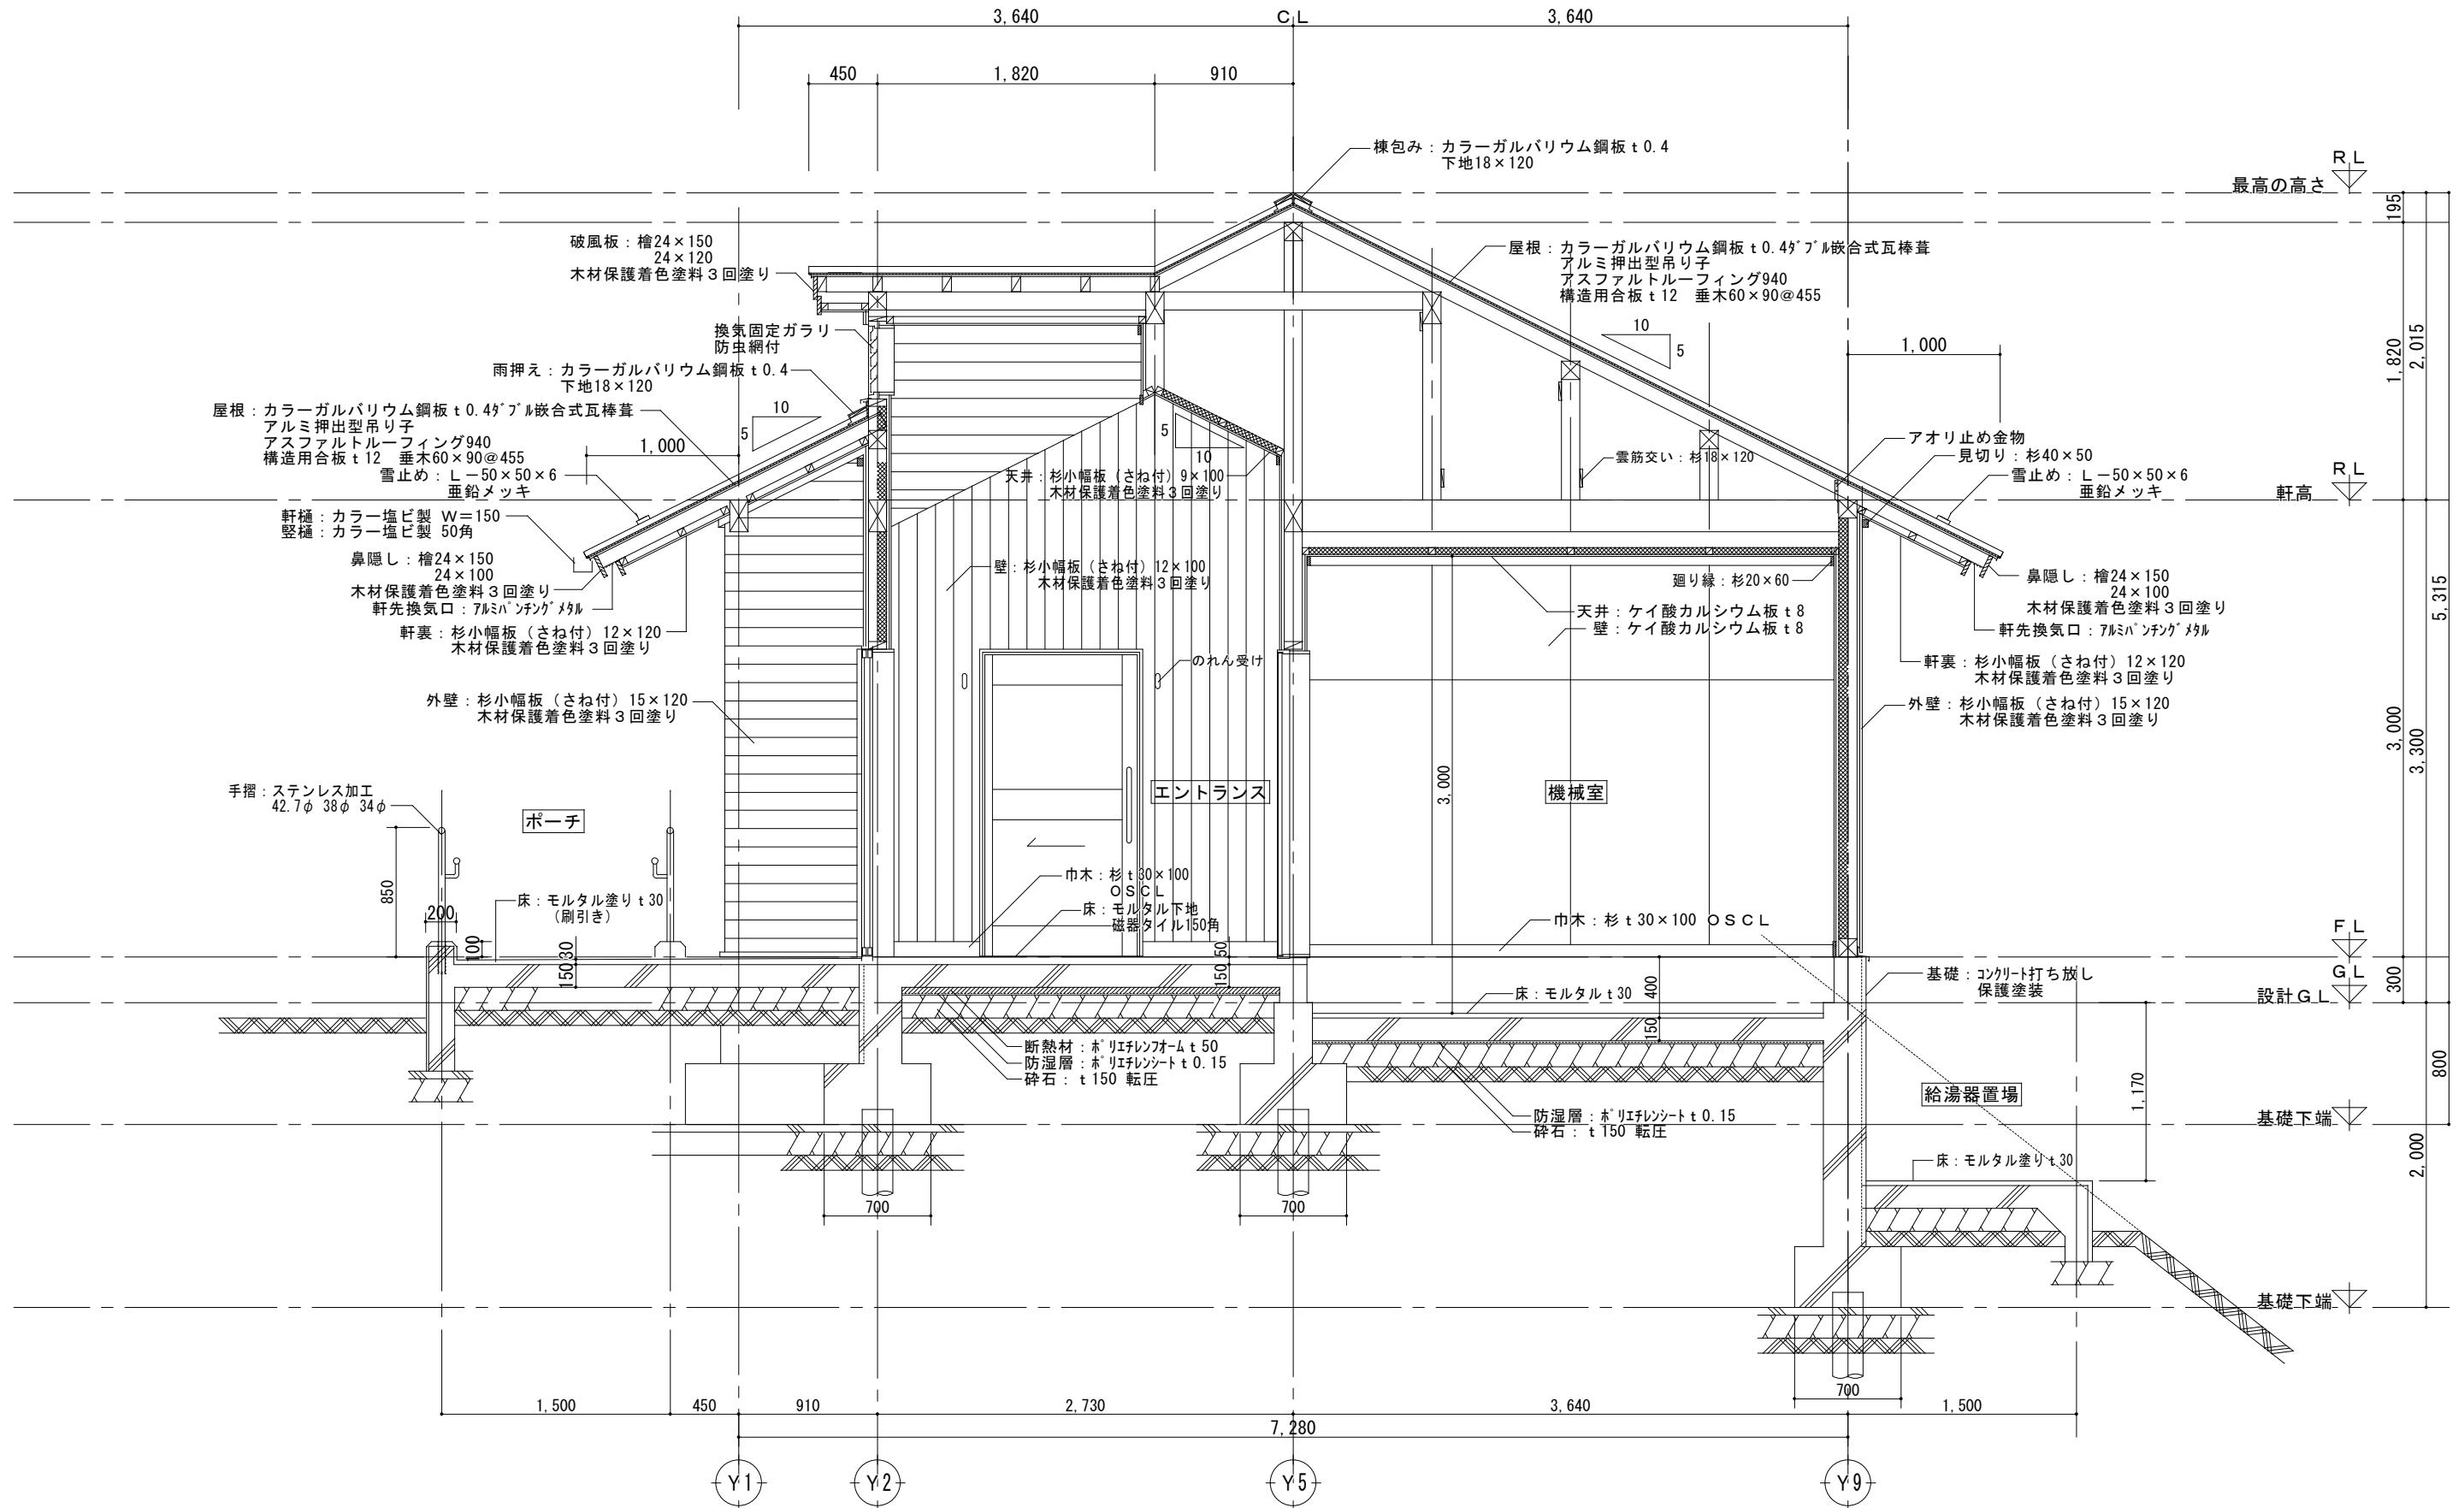


都市開発コンサルタント株式会社 一級建築士事務所 神奈川県知事登録第 5502 号	一級建築士大臣登録 第19003号	承認	設計	担当	製図	工事名	平成25年度表丹沢野外活動センター浴場新築工事		図面番号
							図面名	縮尺	
							矩計図一 1	1/30	A-14
								平成25年3月	

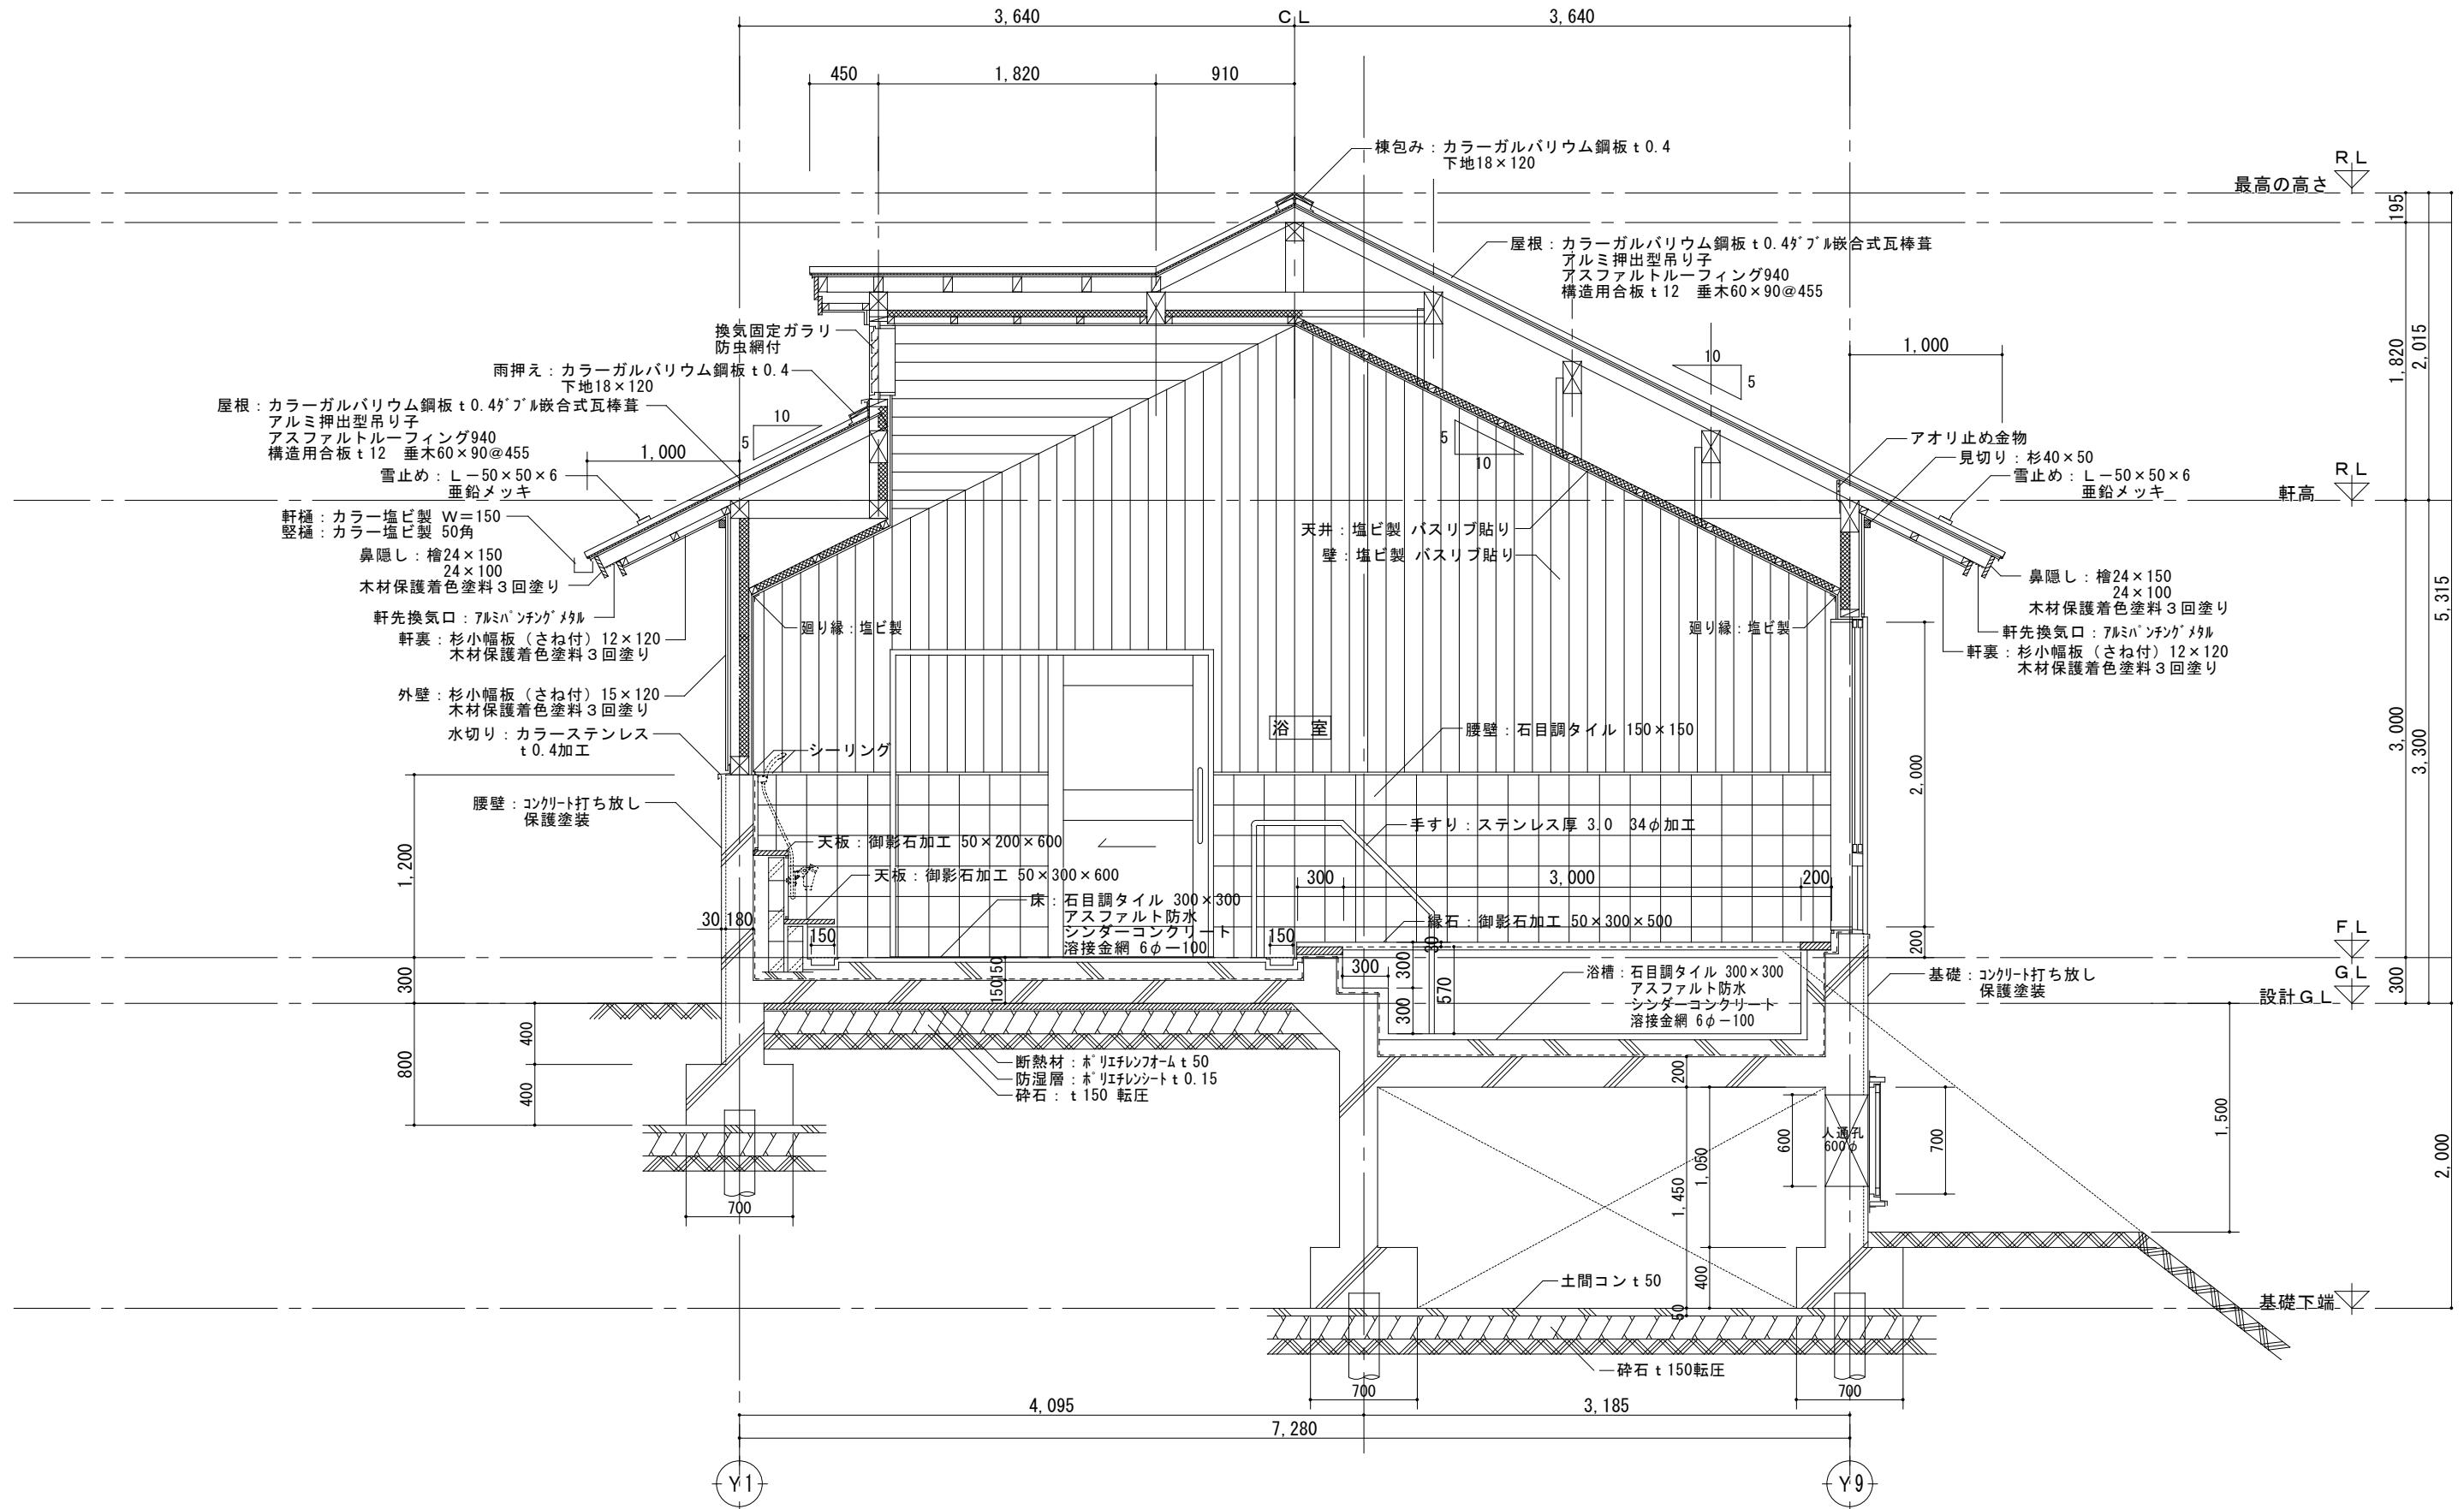


矩計図-2 1:30

	都市開発コンサルタント株式会社	一級建築士大臣登録 第190003号	承 認	設 計	担 当	製 図	工 事 名	平成25年度表丹沢野外活動センター浴場新築工事			図 面 番 号
	一級建築士事務所 神奈川県知事登録第 5502 号	熊 谷 藤 樹					図 面 名	矩計図-2	縮 尺	設 計 年 月 日	A-15

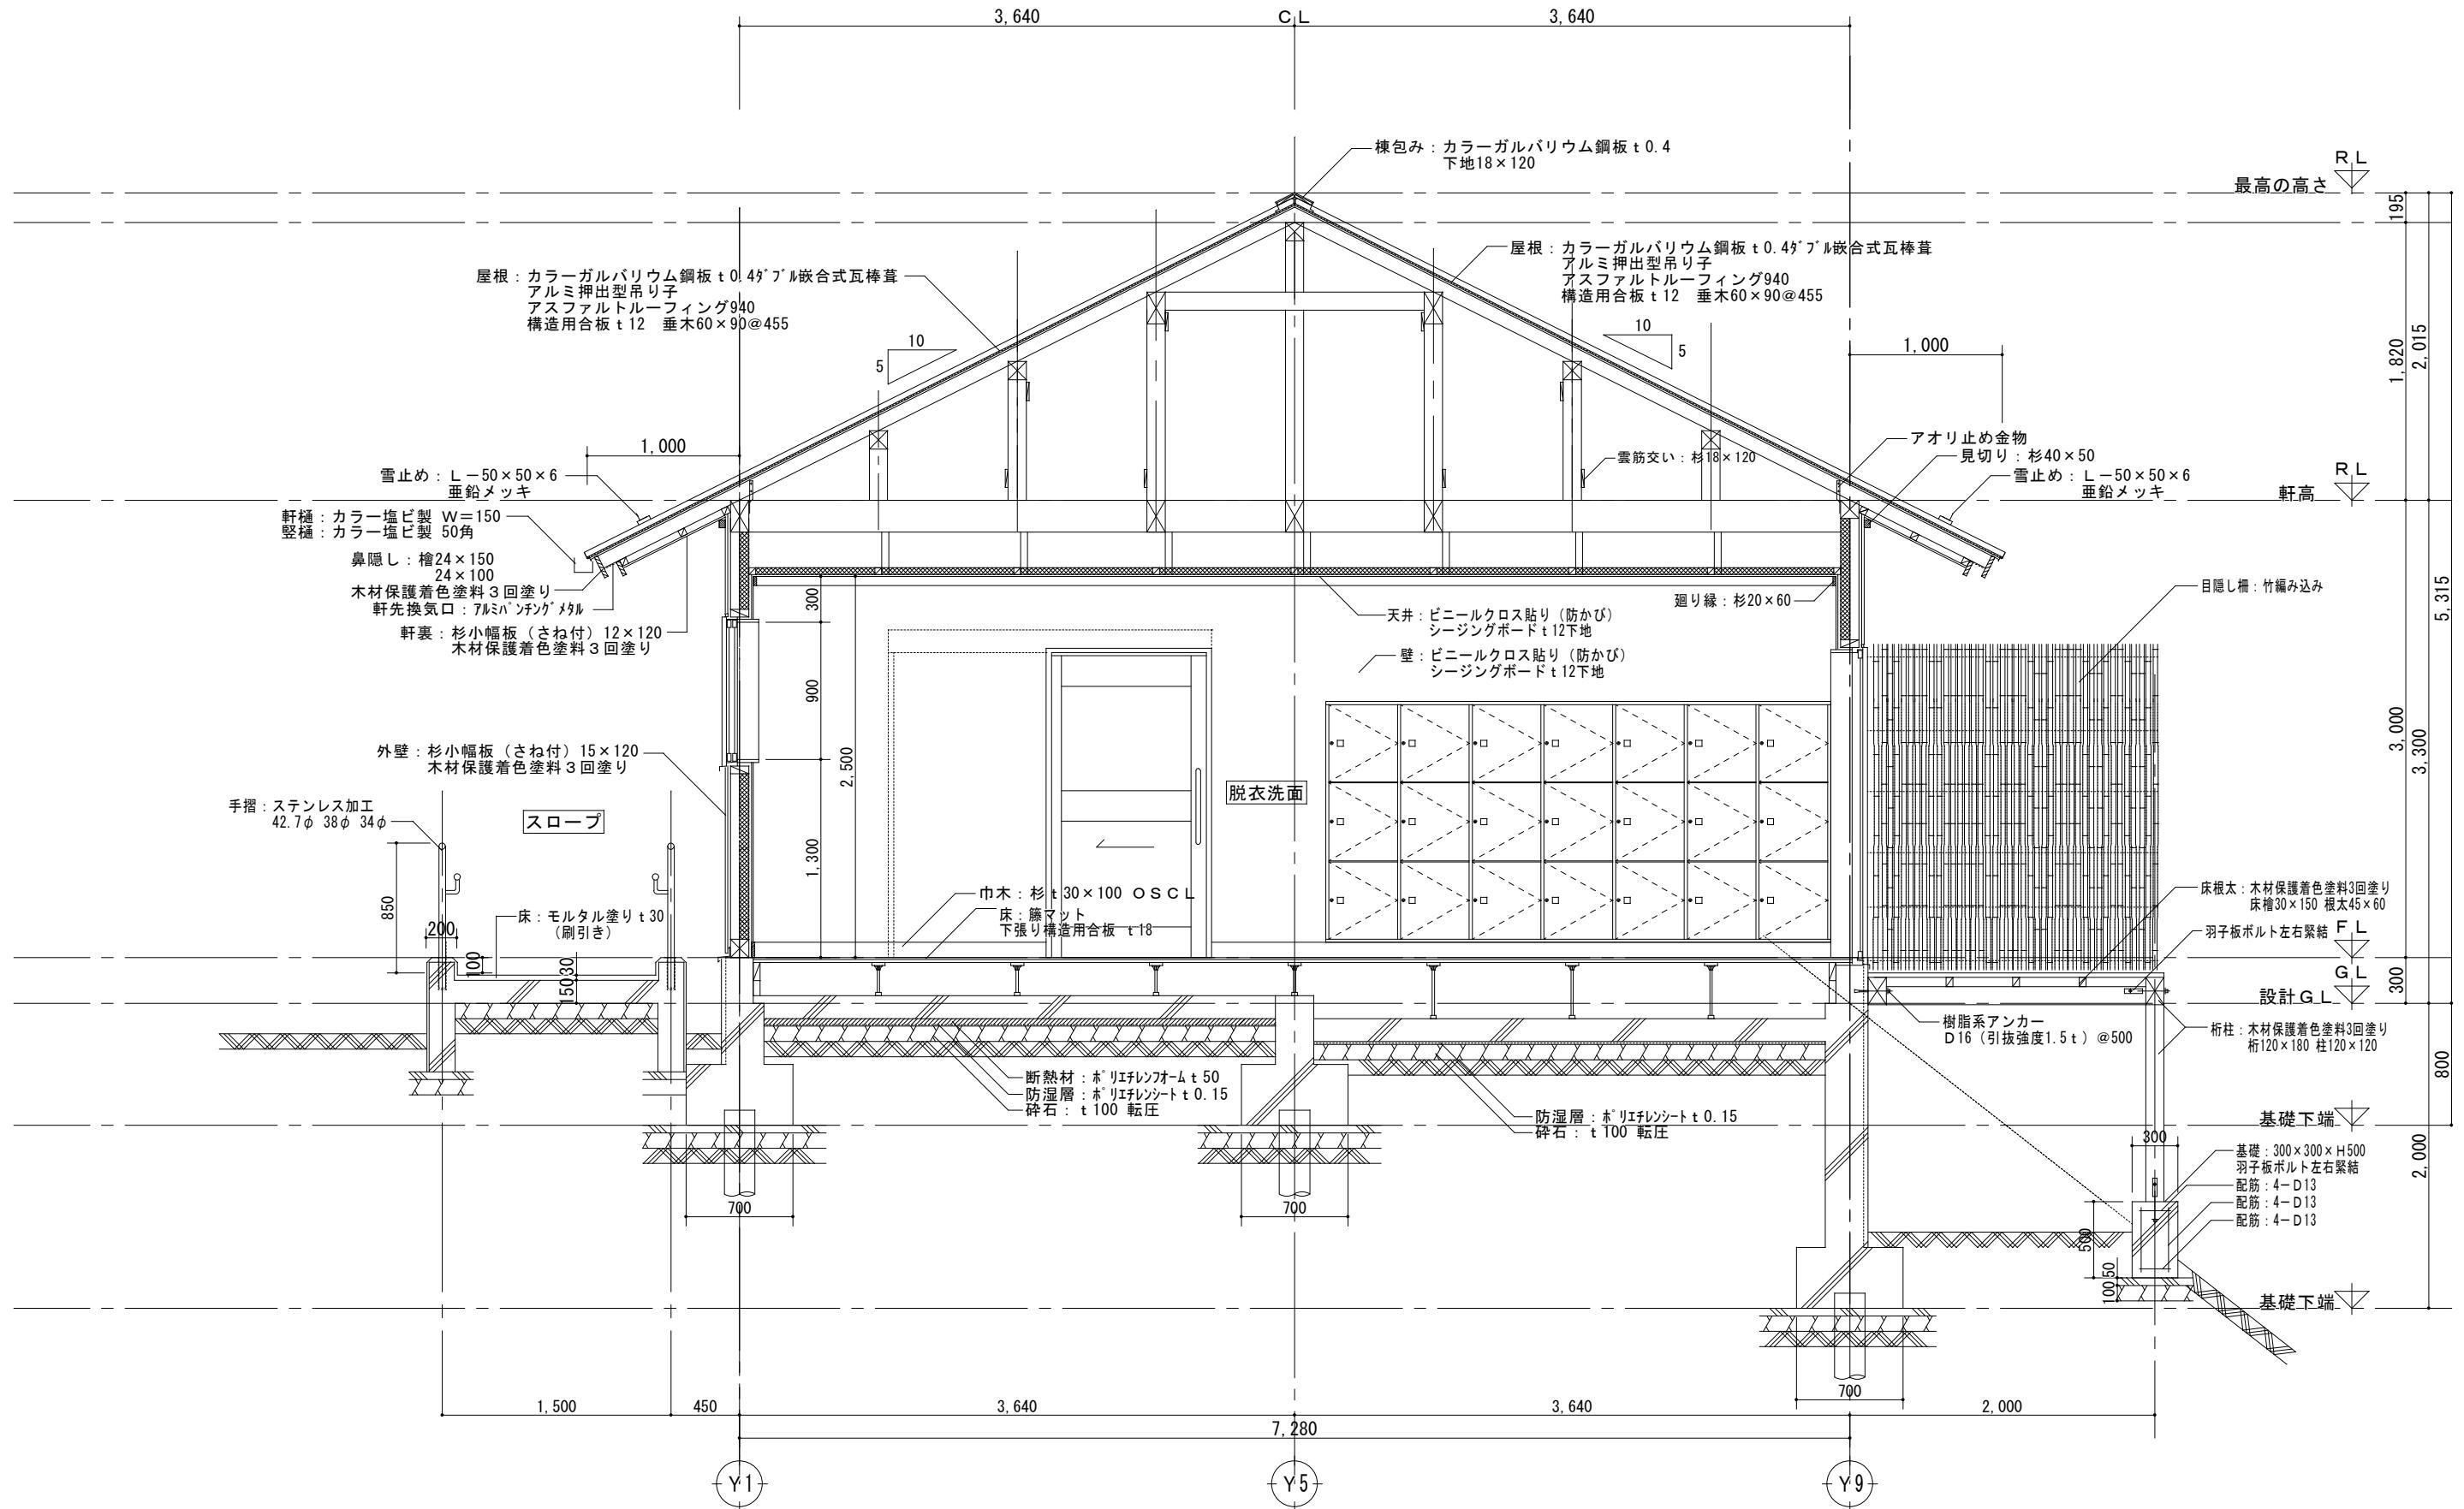


矩計図-3 1:30

	都市開発コンサルタント株式会社	一級建築士大臣登録 第190003号	承 認	設 計	担 当	製 図	工 事 名	平成25年度表丹沢野外活動センター浴場新築工事			図 面 番 号
	一級建築士事務所 神奈川県知事登録第 5502 号	熊 谷 藤 樹					図 面 名	矩計図-3	縮 尺	設 計 年 月 日	A-16

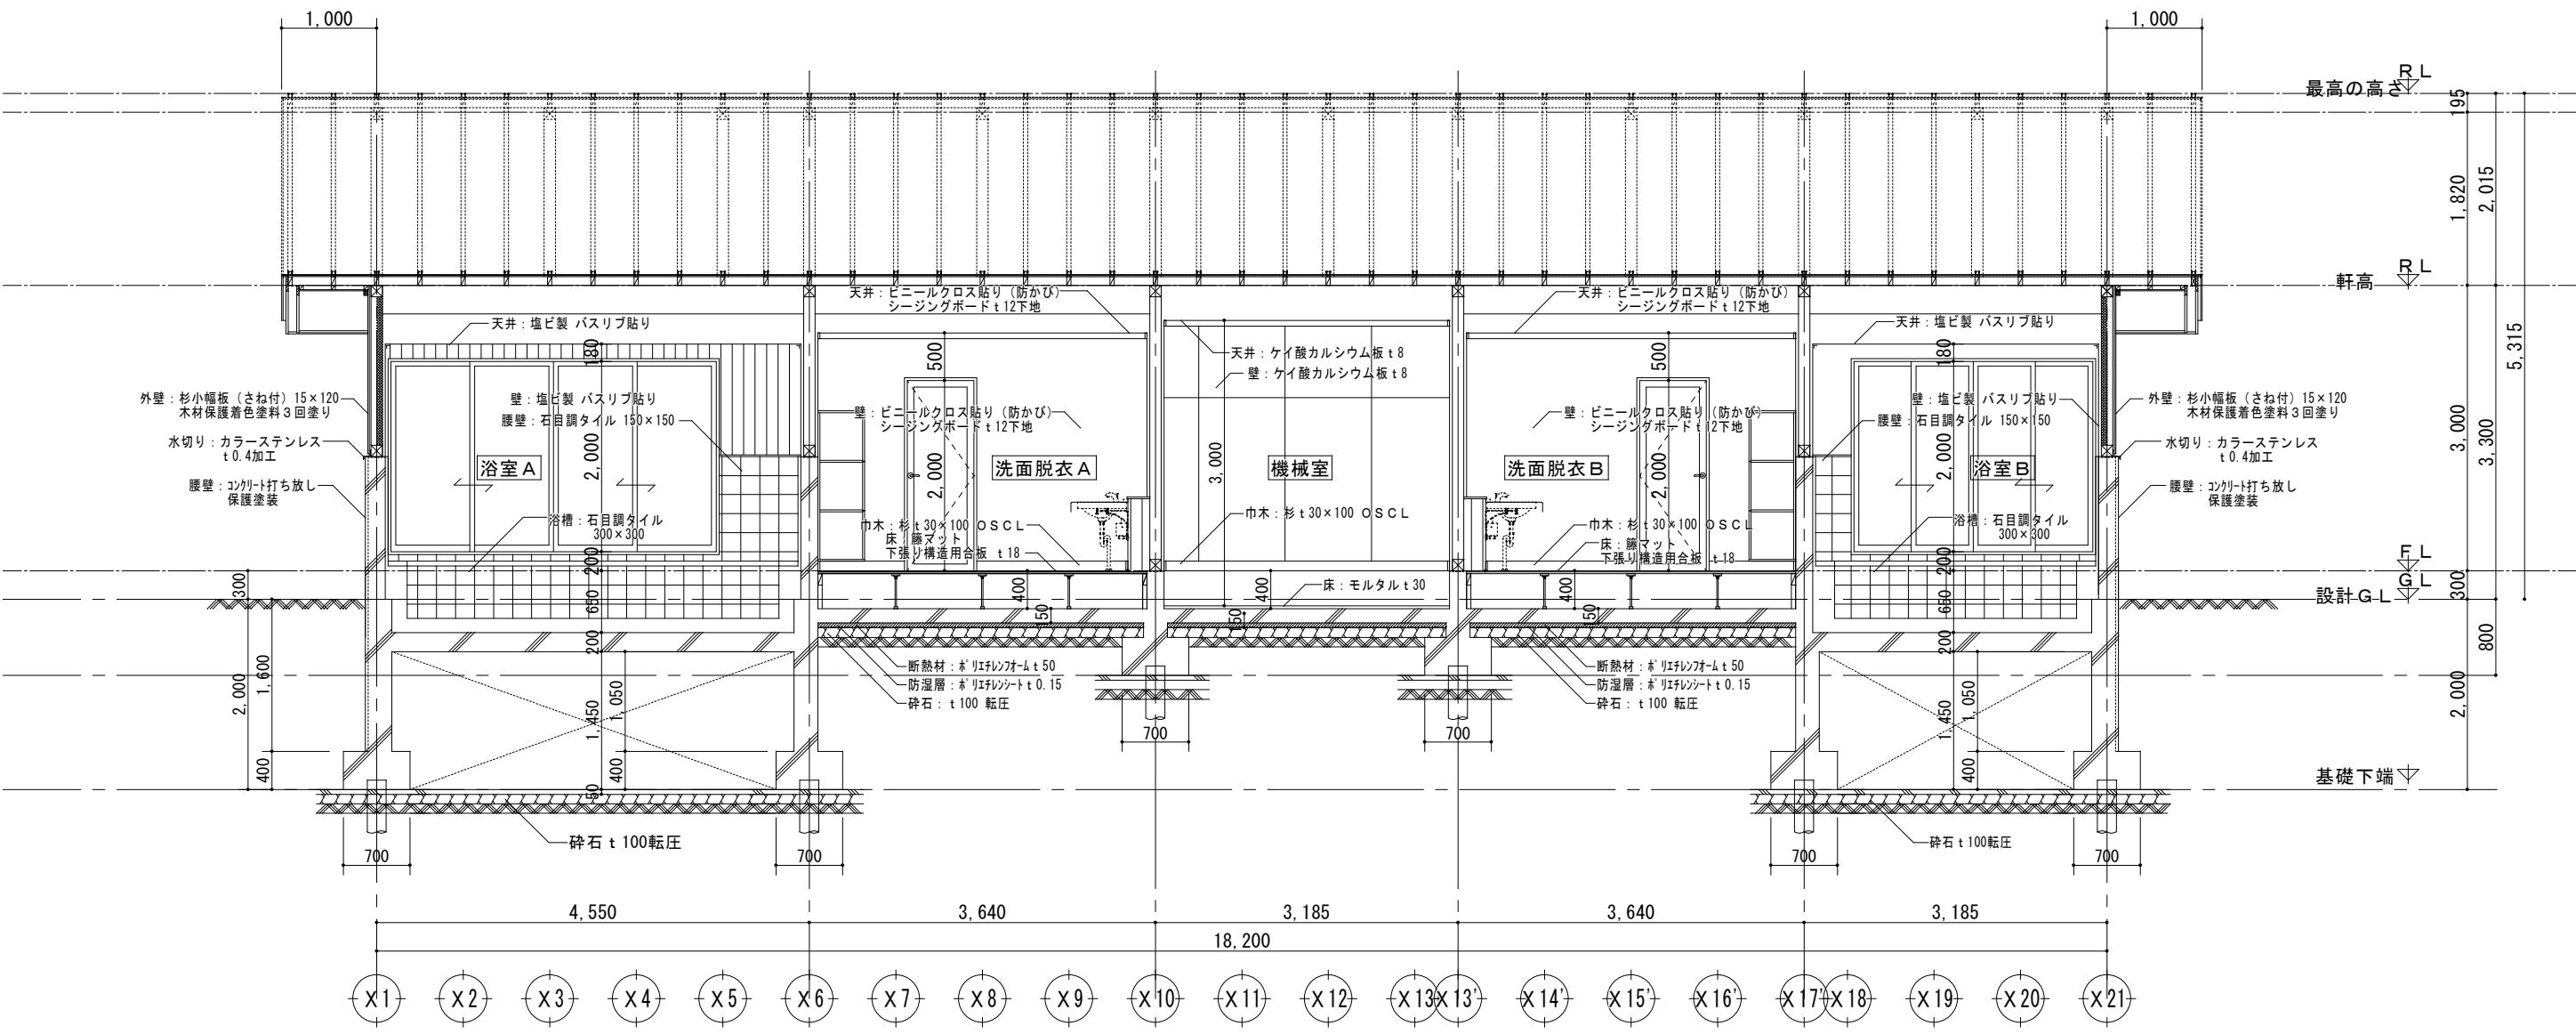


都市開発コンサルタント株式会社 一級建築士事務所 神奈川県知事登録第 5502 号	一級建築士大臣登録 第19003号	承認	設計	担当	製図	工事名	平成25年度表丹沢野外活動センター浴場新築工事		図面番号	
							図面名	縮尺	設計年月日	
							矩計図一4	1/50	平成25年3月	A-17

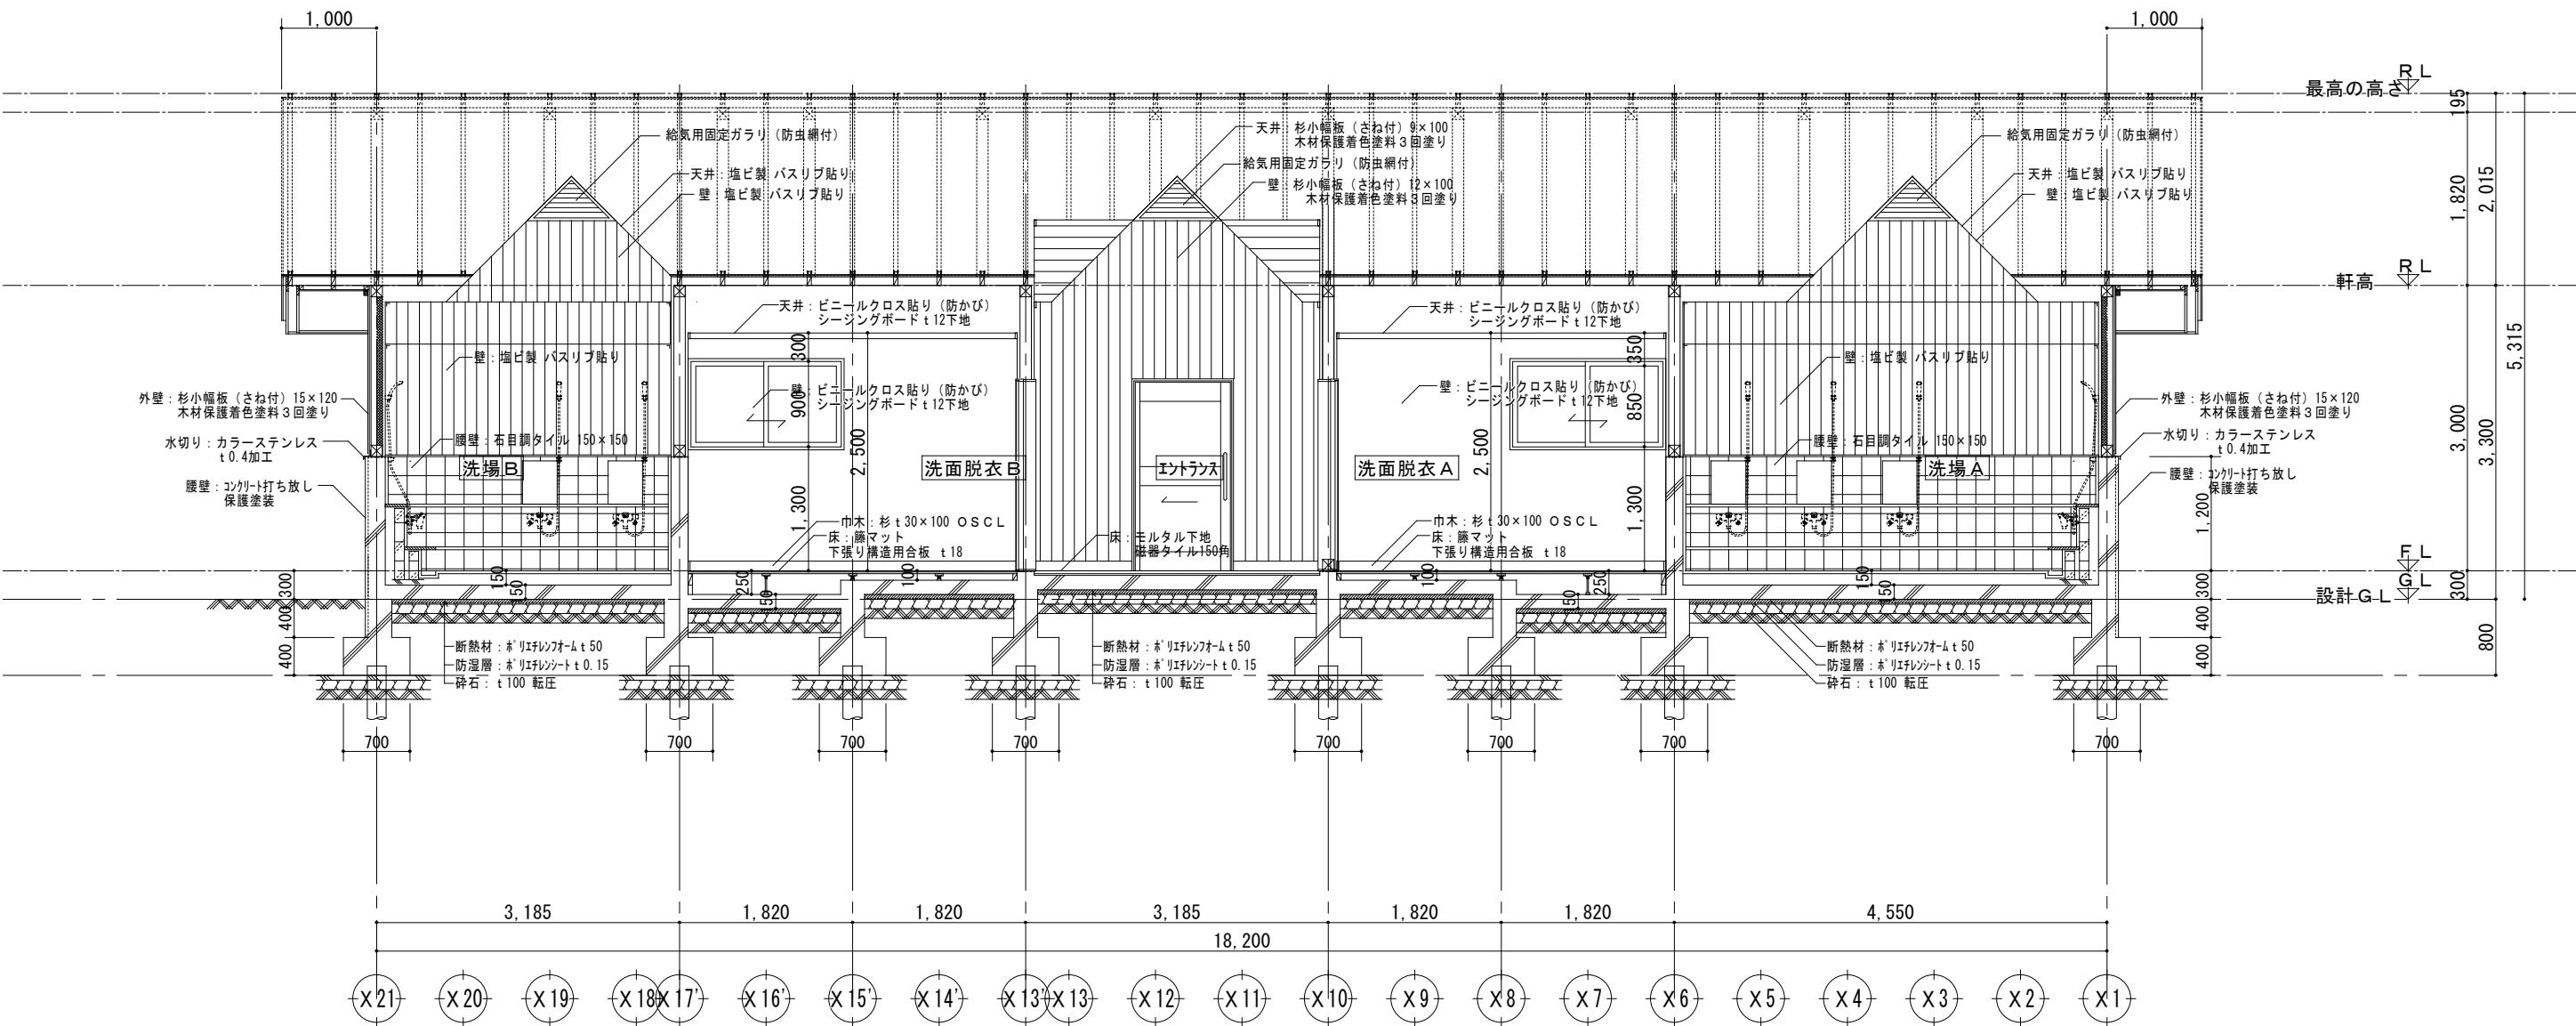

矩計図一5 1:50


都市開発コンサルタント株式会社 一級建築士事務所 神奈川県知事登録第 5502 号	一級建築士大臣登録 第19003号	承認	設計	担当	製図	工事名	平成25年度表丹沢野外活動センター浴場新築工事		図面番号	
							図面名	縮尺	設計年月日	
							矩計図一5	1/50	平成25年3月	A-18

記号・数量	1 ① AD	1	2 ② AD	2	3 ③ AD	2	4 ④ AD	1	5 ⑤ AD	2	○	
名 称	引き違い玄関ドア		片開きドア		片引きハンガードア		アルミ製両開きドア		アルミ製片開きドア			
取付場所	エントランス		洗面脱衣 A、B		浴室 A、B		機械室		配管ピット人通孔			
形 状												
硝子・見込	透明強化ガラス厚 6	100	透明強化ガラス厚 6	70	透明強化ガラス厚 6	70	アルミパネル電解着色(カラー)	70	アルミパネル電解着色(カラー)	70		
材料・塗装	アルミ電解着色(カラー)		アルミ電解着色(カラー)		アルミ電解着色(カラー)		アルミ電解着色(カラー)		アルミ電解着色(カラー)			
附属金物等	本締り錠、引き手、敷居ステンレス製 3方額縁アルミ電解着色(カラー)、附属金物一式		レバーハンドル面付錠、ドアクローザー <sup>3</sup> 3方額縁アルミ電解着色(カラー)、附属金物一式		棒状引き手、自動閉鎖装置 3方額縁アルミ電解着色(カラー)、附属金物一式		レバーハンドル、本締り錠 3方額縁アルミ電解着色(カラー)、附属金物一式		レバーハンドル、本締り錠 3方額縁アルミ電解着色(カラー)、附属金物一式			
備 考	開口部有効900以上とする											
記号・数量	1 ① AW	1	2 ② AW	1	3 ③ AW	2	○		1 ① AG	3	2 ② AG	2
名 称	アルミ製引き違い戸+FIX		アルミ製引き違い戸+FIX		アルミ製引き違い戸				アルミ製固定ガラリ		アルミ製固定ガラリ	
取付場所	浴室 A		浴室 B		洗面脱衣 A、B				妻側外壁		屋根吹抜け部	
形 状												
硝子・見込	透明強化ガラス厚 6	70	透明強化ガラス厚 6	70	型板強化ガラス厚 4	70			アルミ電解着色(カラー)	70	アルミ電解着色(カラー)	70
材料・塗装	アルミ電解着色(カラー)		アルミ電解着色(カラー)		アルミ電解着色(カラー)				アルミ電解着色(カラー)		アルミ電解着色(カラー)	
附属金物等	引き手、クレセント、網戸 4方額縁アルミ電解着色(カラー)、附属金物一式		引き手、クレセント、網戸 4方額縁アルミ電解着色(カラー)、附属金物一式		引き手、クレセント、網戸 4方額縁アルミ電解着色(カラー)、附属金物一式				防虫網付		防虫網付	
備 考									4方額縁アルミ電解着色(カラー)、附属金物一式		3方額縁アルミ電解着色(カラー)、附属金物一式	

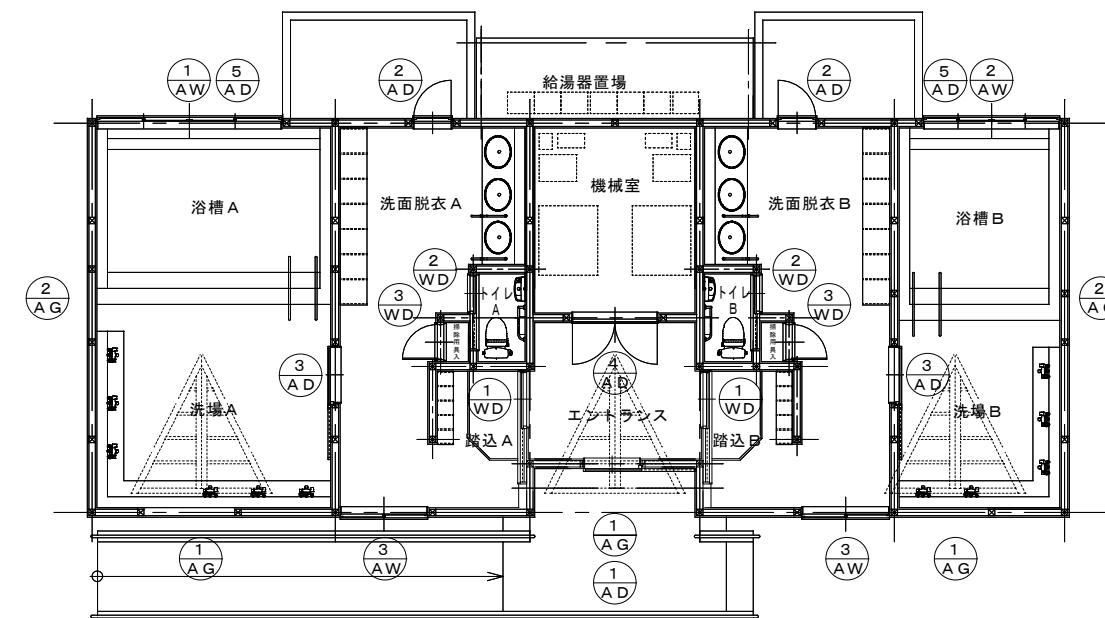



都市開発コンサルタント株式会社 一級建築士事務所 神奈川県知事登録第 5502 号	一級建築士大臣登録 第19003号	承認	設計	担当	製図	工事名	平成 25 年度表丹沢野外活動センター浴場新築工事	図面番号
							建具表-1	縮尺 設計年月日 1/50 1/100 平成 25 年 3 月 A-19

記号・数量		2				2						
名 称	片引きハンガードア		片引きドア		片開きドア							
取付場所	洗面脱衣 A、B		トイレ A、B		掃除用具入 A、B							
形 状												
硝子・見込	木パネル(杉) OSCL	35	木パネル(杉) OSCL 型板ガラス 4	35	木パネル(杉) OSCL	35						
材料・塗装	檜 OSCL		檜 OSCL		檜 OSCL							
附属金物等	棒状引き手、自動閉鎖装置、敷居ステンレス製 3方枠(120)額縁 OSCL、附属金物一式		引き手、表示錠(外部解錠付) 3方枠(120)額縁 OSCL、附属金物一式		レバーハンドル面付錠、丁番3枚吊り 3方枠(120)額縁 OSCL、附属金物一式							
備 考												
記号・数量												
名 称												
取付場所												
形 状												
硝子・見込												
材料・塗装												
附属金物等												
備 考												


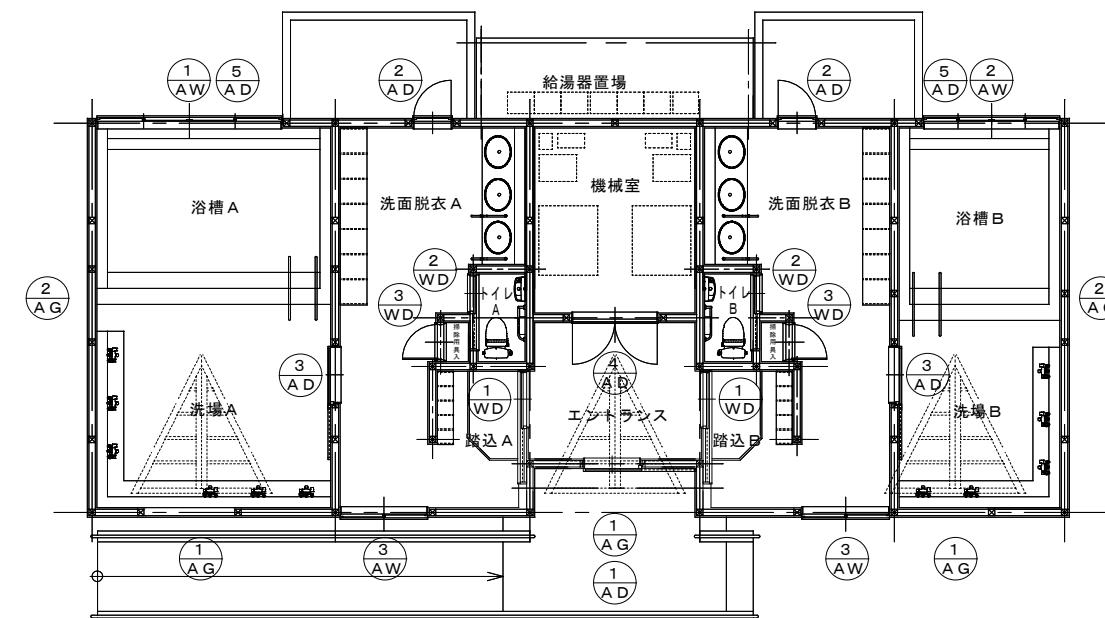


	都市開発コンサルタント株式会社	一級建築士大臣登録 第19003号	承認	設計	担当	製図	工事名	平成25年度表丹沢野外活動センター浴場新築工事	図面番号
	一級建築士事務所 神奈川県知事登録第 5502 号	熊谷 藤樹					図面名	建具表-2	縮尺 設計年月日 1/50 1/100 平成25年3月


A-20

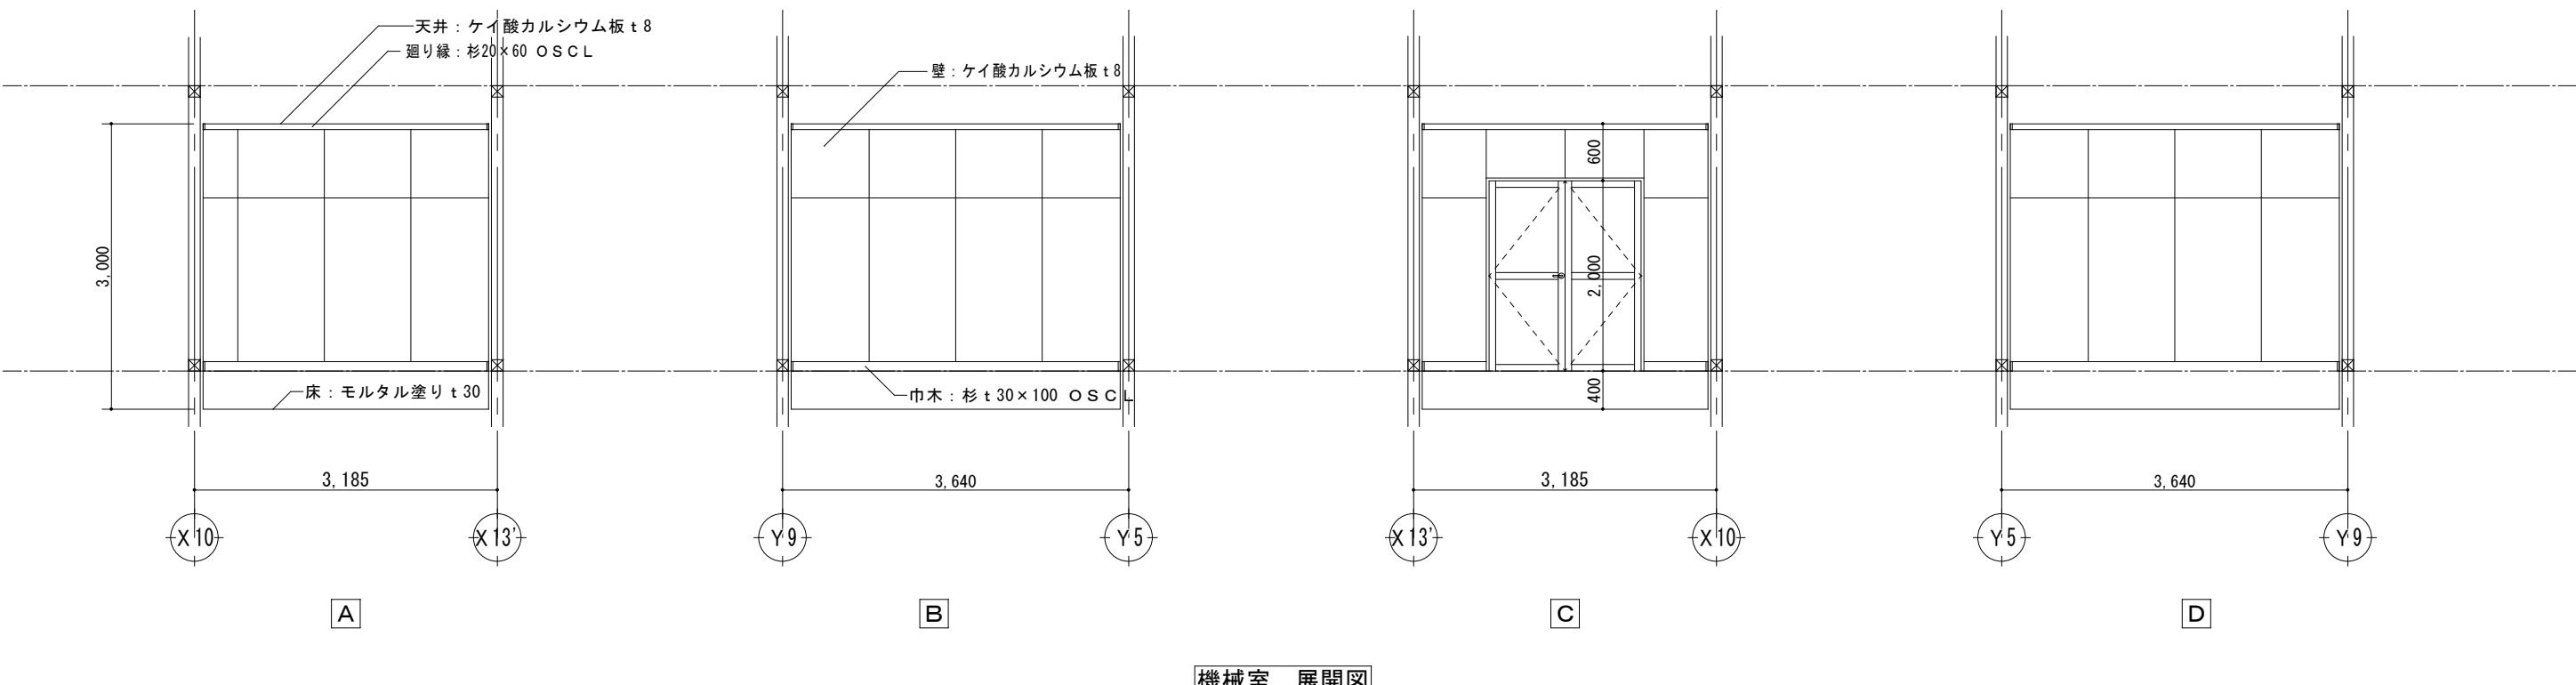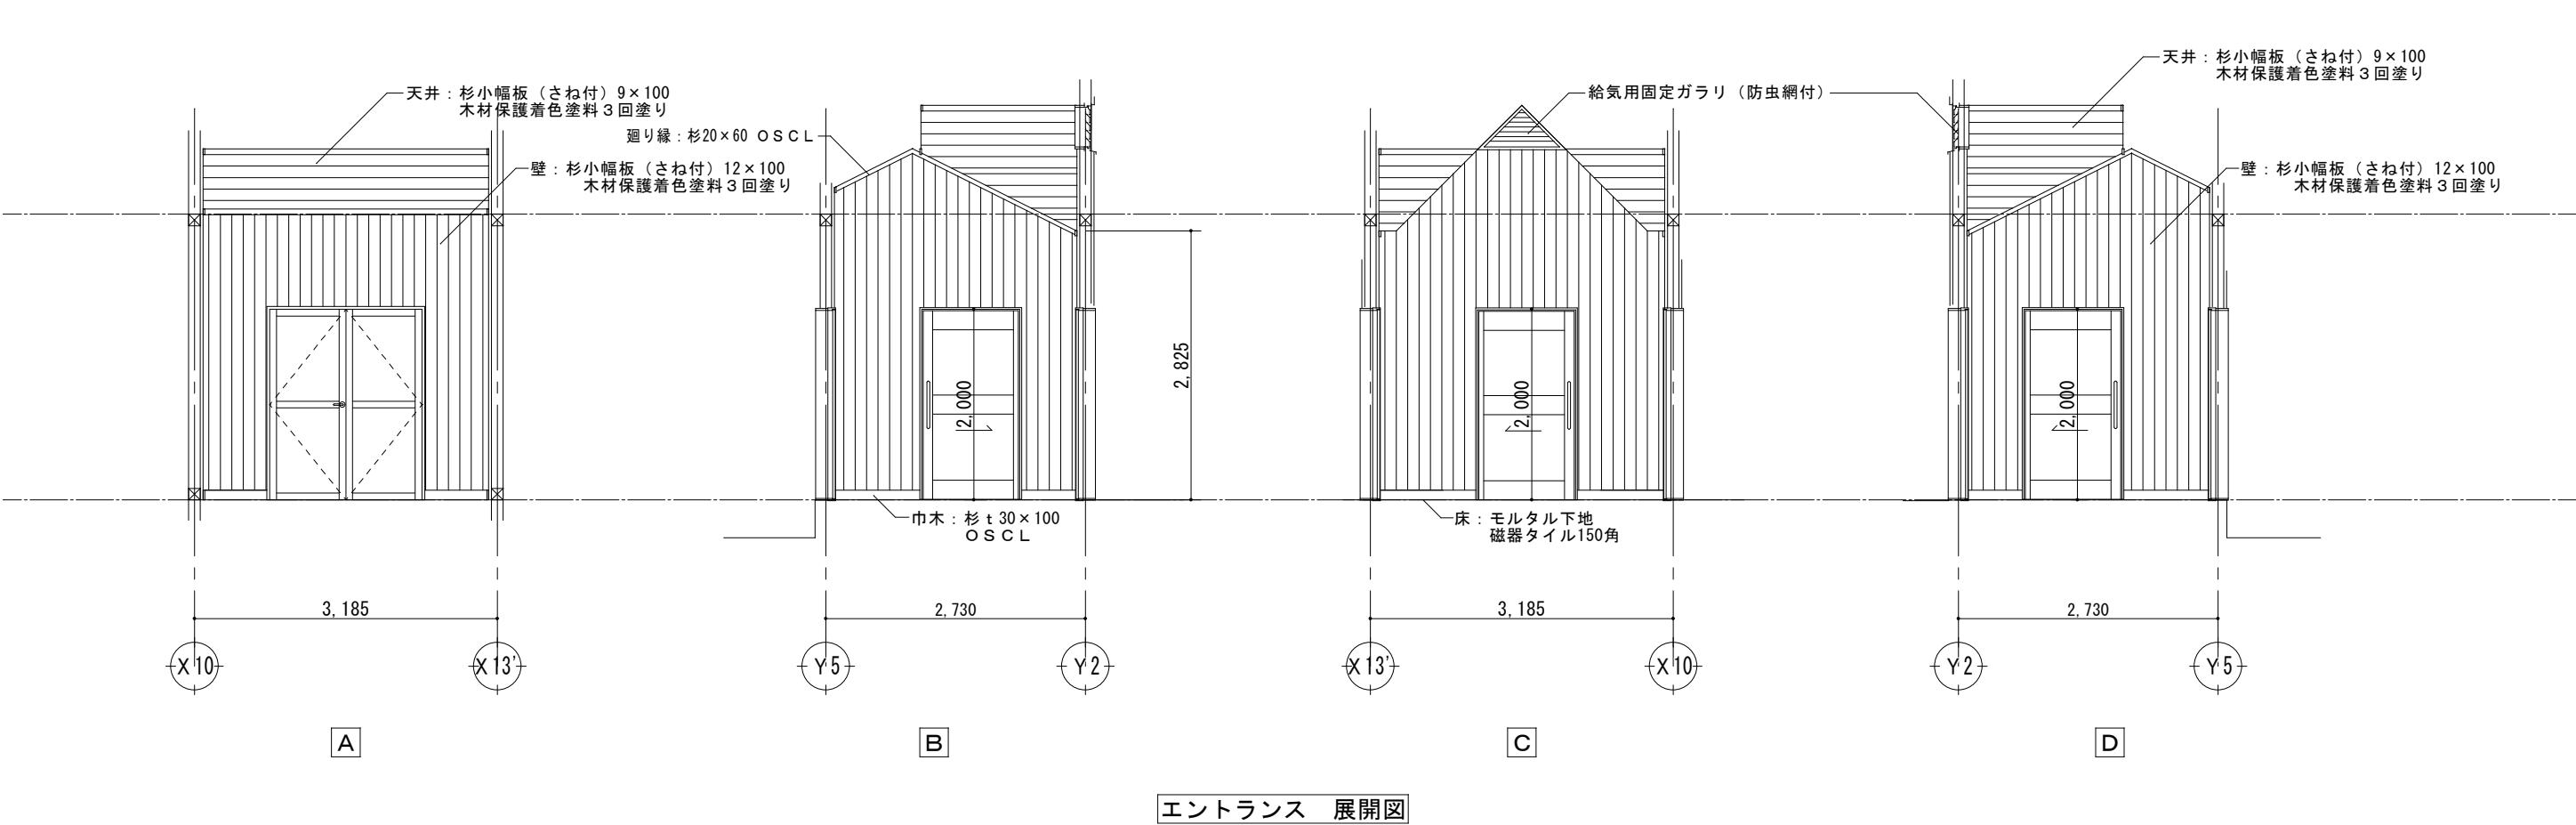

都市開発コンサルタント株式会社 一級建築士事務所 神奈川県知事登録第 5502 号	一級建築士大臣登録 第19003号	承 認	設 計	担 当	製 図	平成25年度表丹沢野外活動センター浴場新築工事			図面番号	
						図 面 名	展開図-1	縮 尺	設計年月日	
						図面名	展開図-1	縮 尺	設計年月日	A-21
								1/50	平成25年3月	

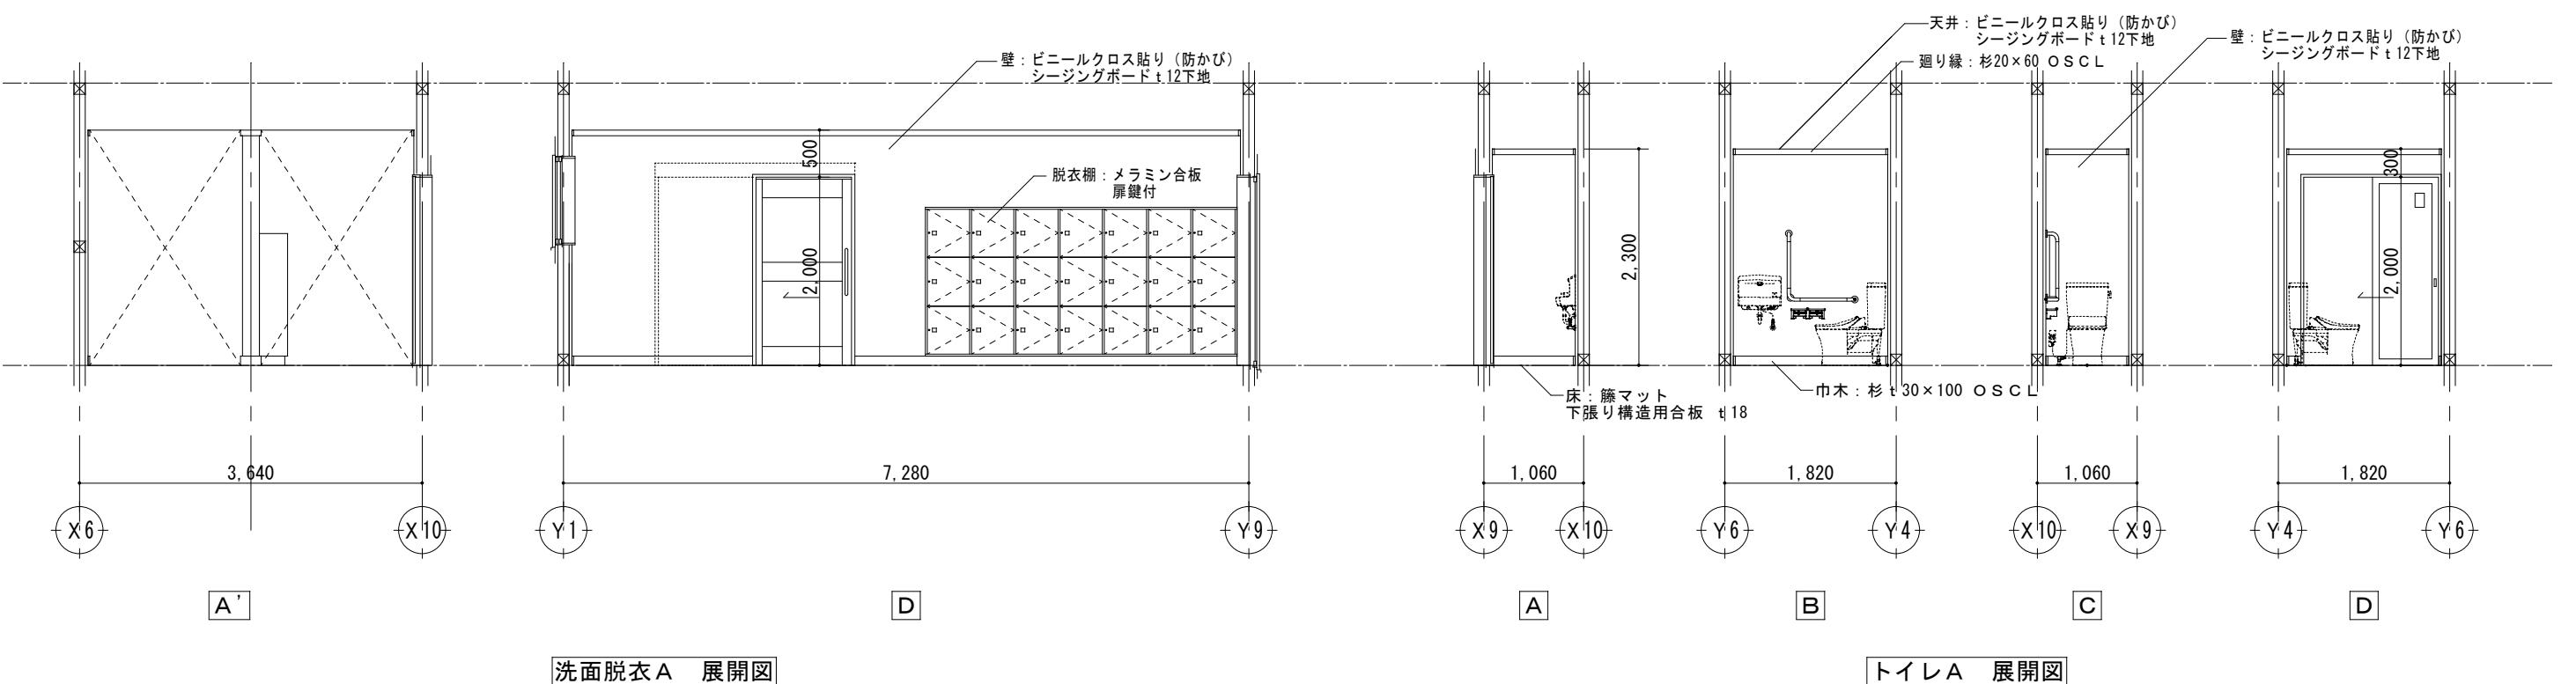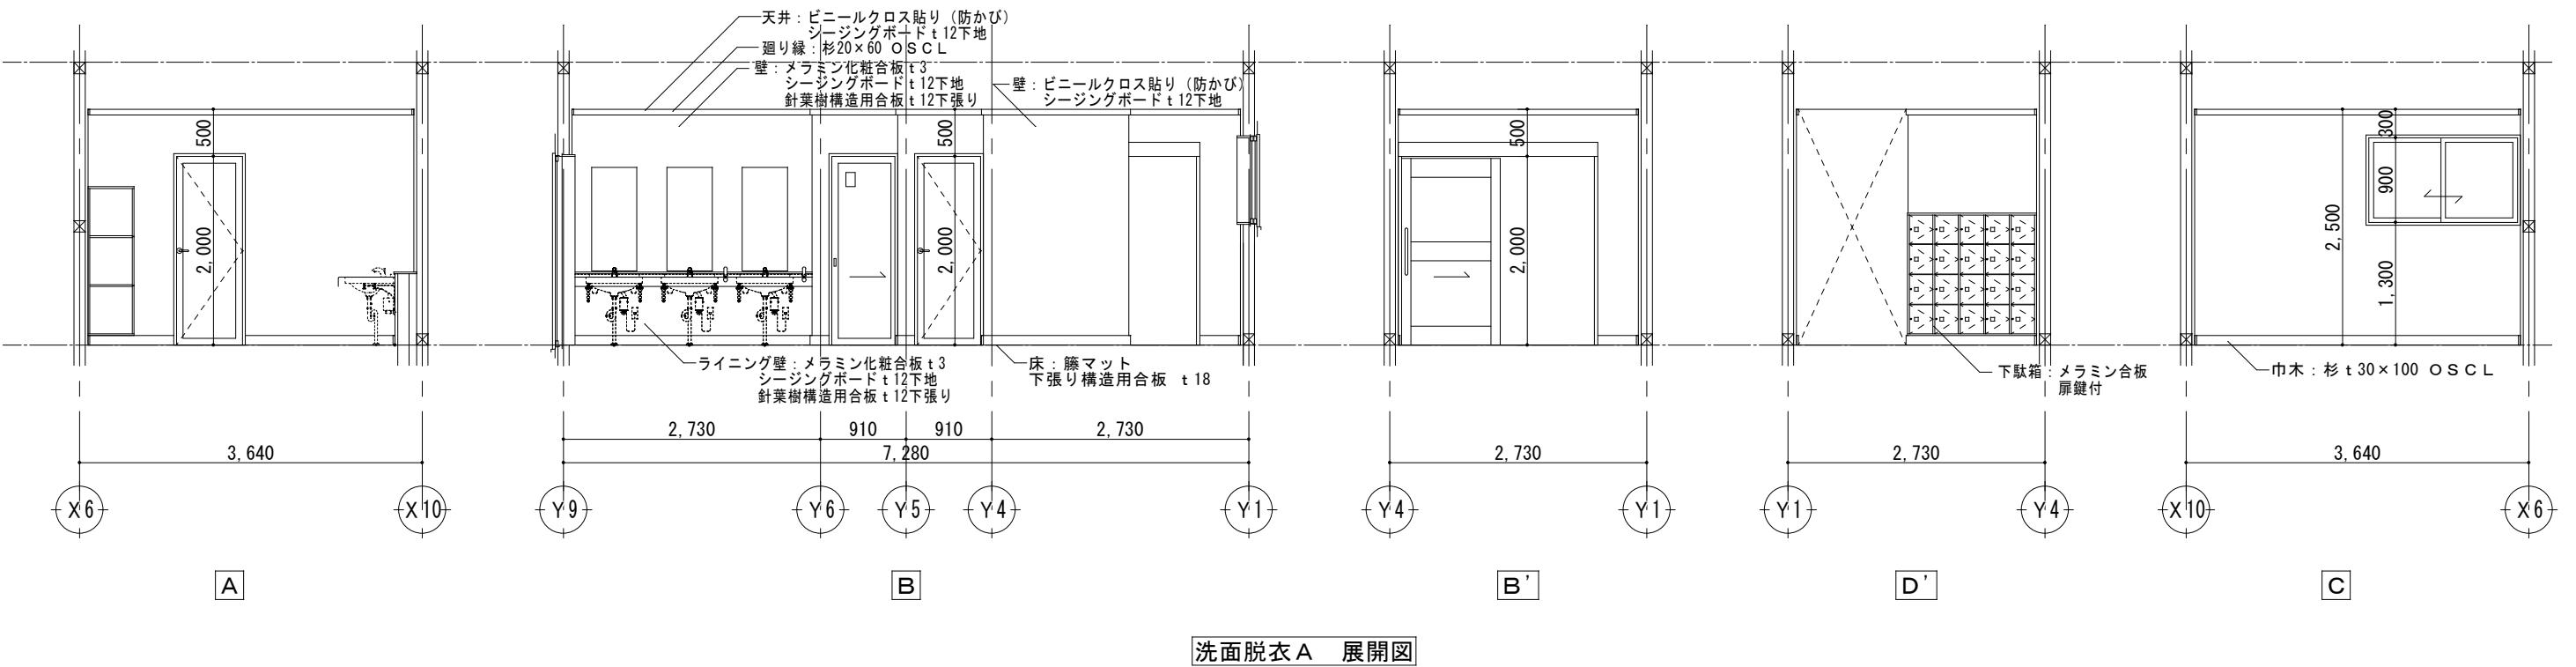

都市開発コンサルタント株式会社 一級建築士事務所 神奈川県知事登録第 5502 号	承認	設計	担当	製図	工事名	平成 25 年度表丹沢野外活動センター浴場新築工事		図面番号
						一級建築士大臣登録 第19003号	展開図-2	
						熊谷 藤樹		1/50 A-22 平成 25 年 3 月

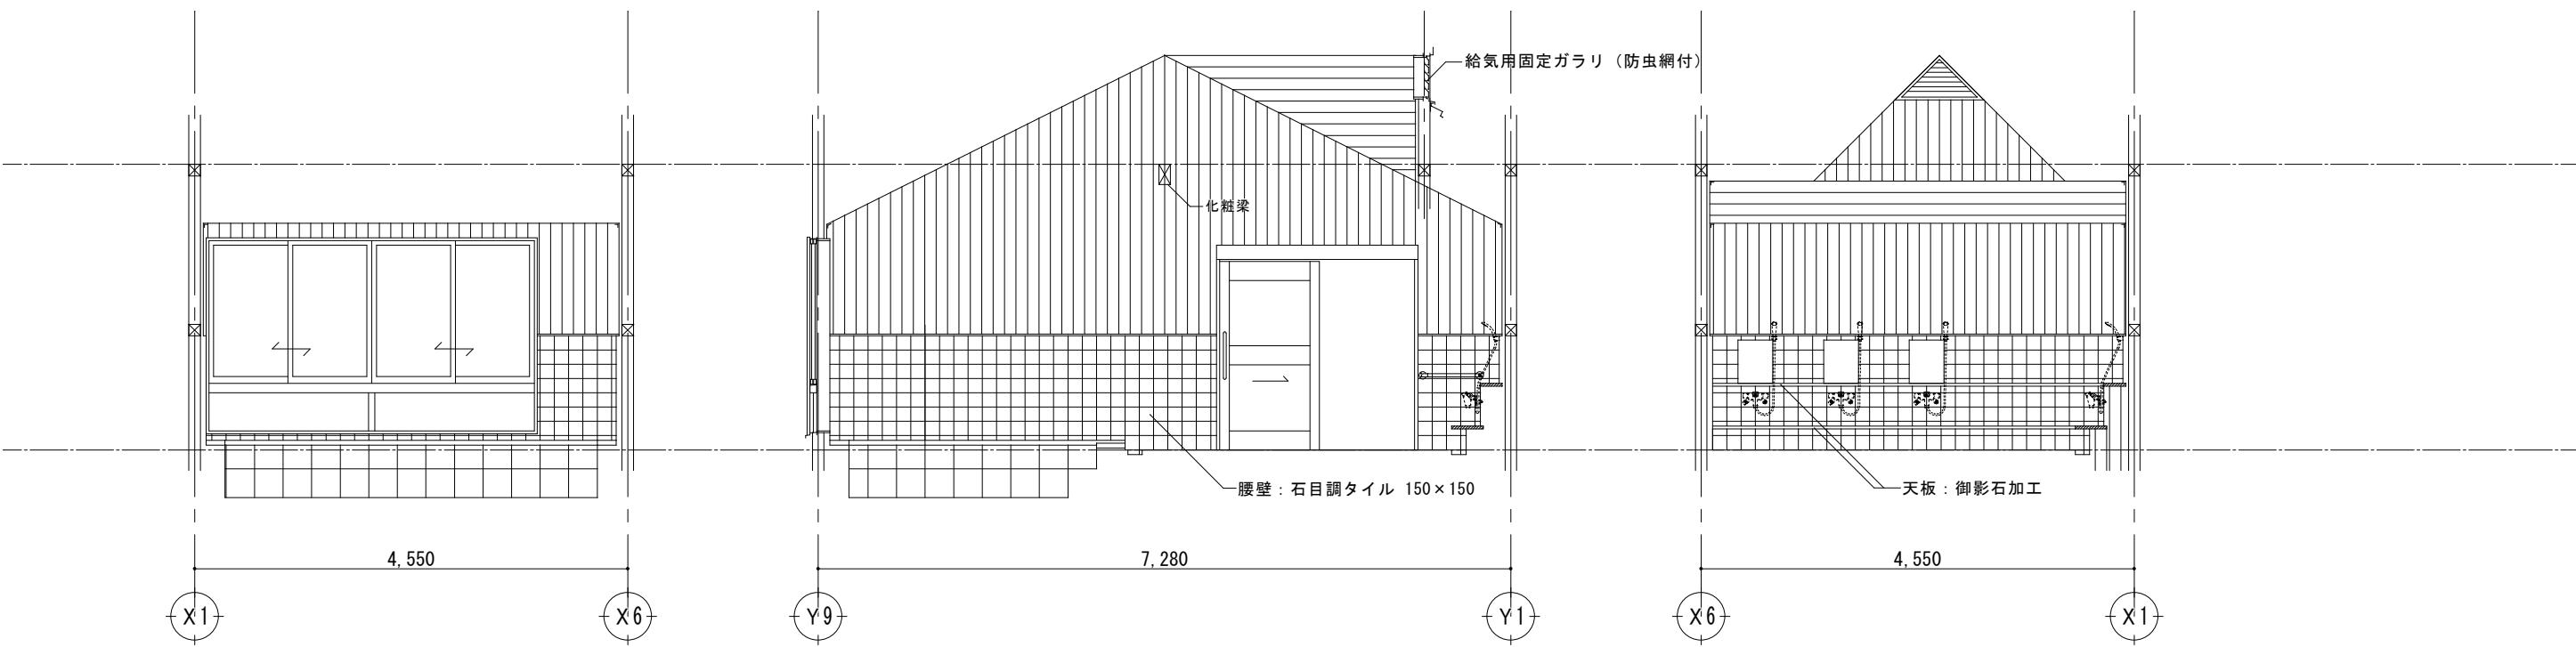


A

B

C



浴室A 展開図

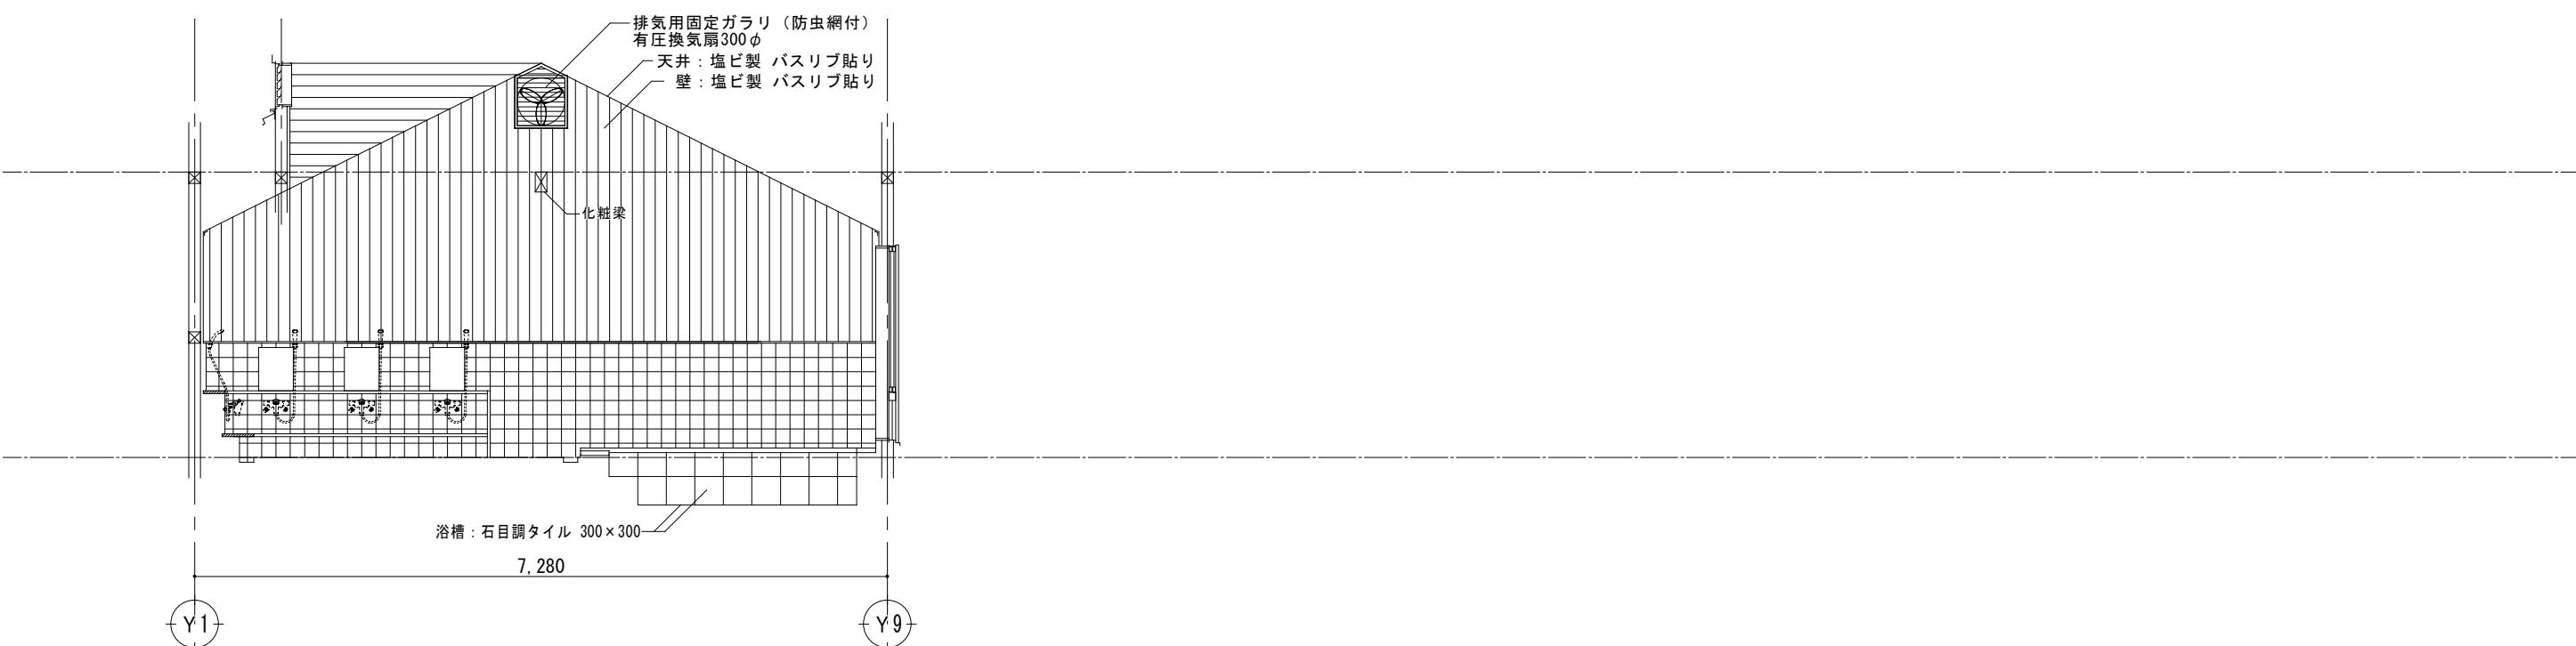



D

浴室A 展開図


	都市開発コンサルタント株式会社 一級建築士事務所 神奈川県知事登録第 5502 号	一級建築士大臣登録 第19003号	承 認	設 計	担 当	製 図	工 事 名	平成25年度表丹沢野外活動センター浴場新築工事	図面番号 A-23	
							図面名	展開図-3		
								縮 尺	設計年月日	
								1/50	平成25年3月	

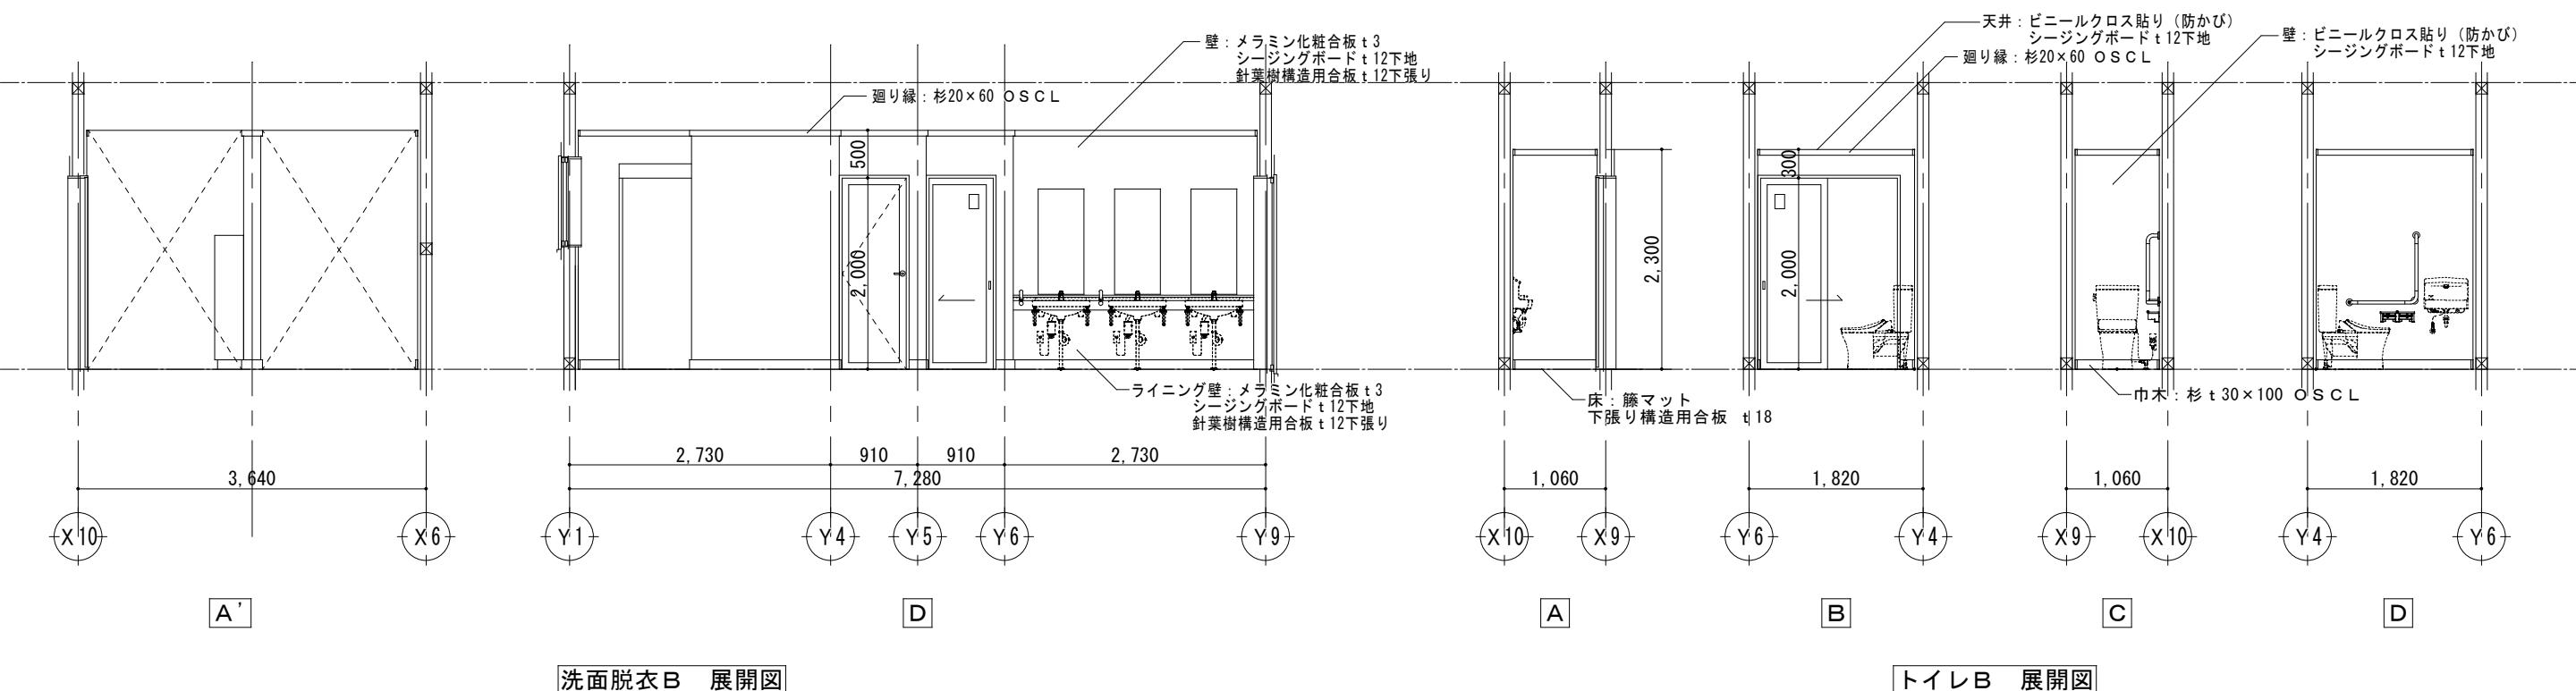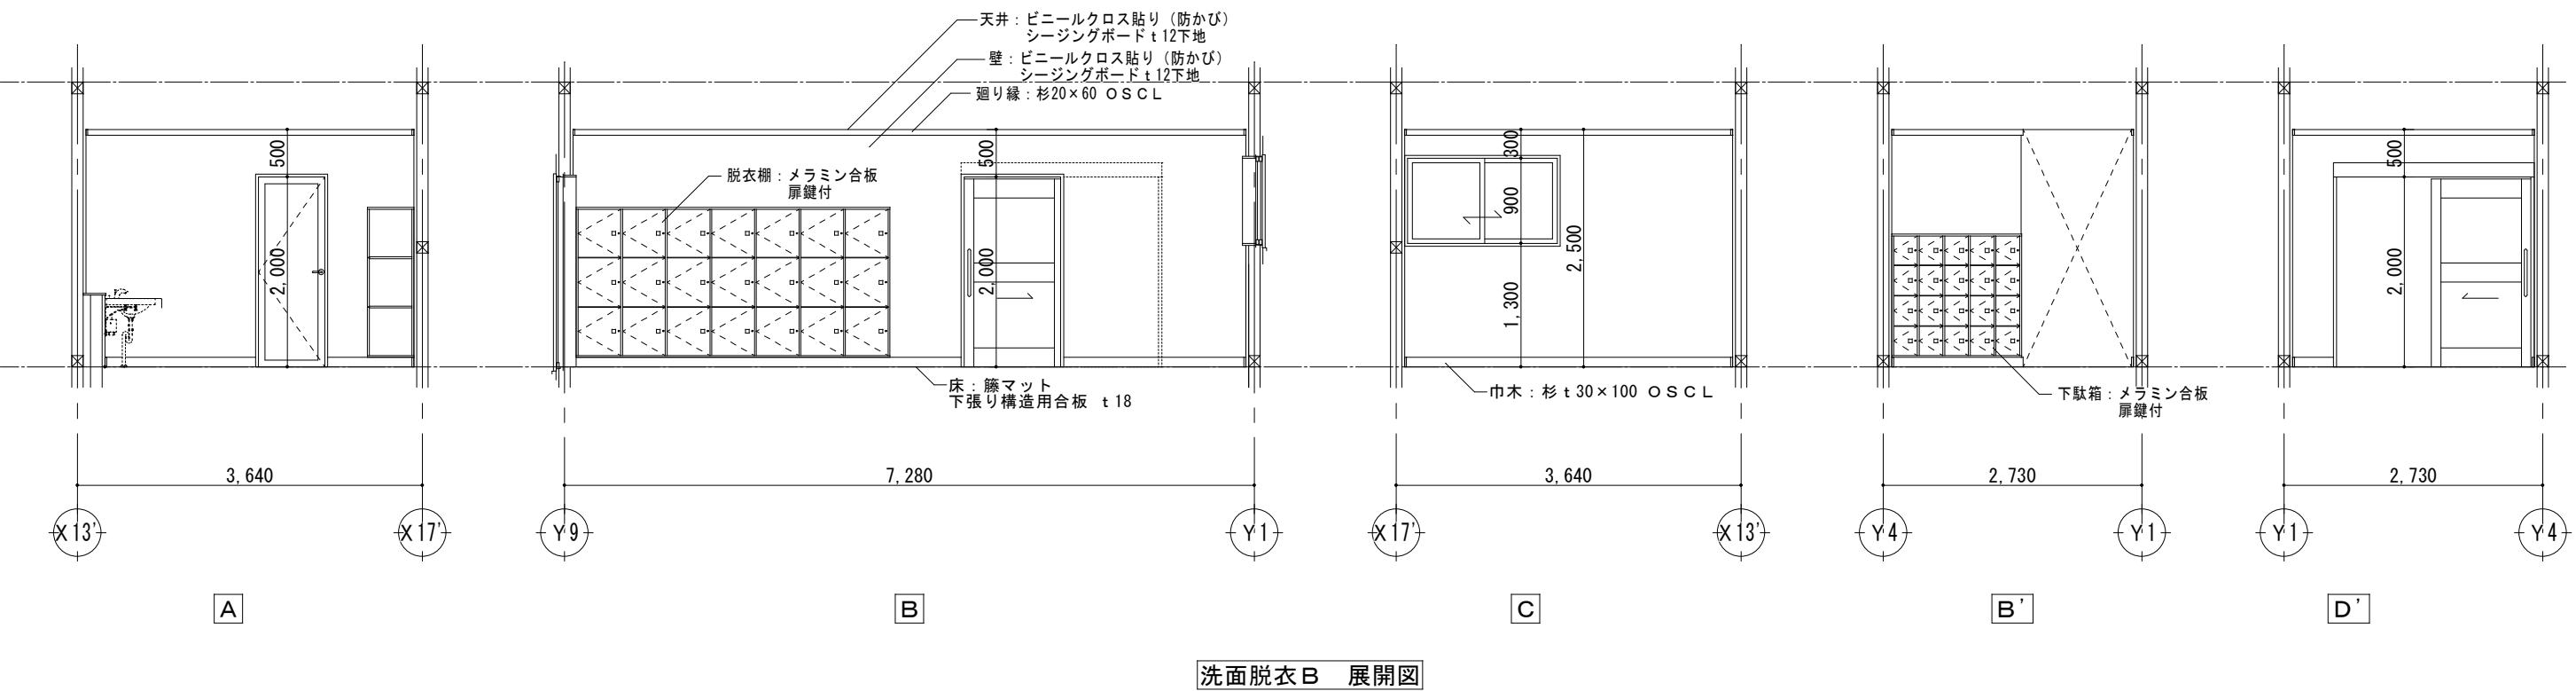

	都市開発コンサルタント株式会社	一級建築士大臣登録 第19003号	承 認	設 計	担 当	製 図	工 事 名	平成25年度表丹沢野外活動センター浴場新築工事			図 面 番 号
	一級建築士事務所 神奈川県知事登録第 5502 号	熊 谷 藤 樹					図 面 名	展開図一 4	縮 尺	設 計 年 月 日	A-24

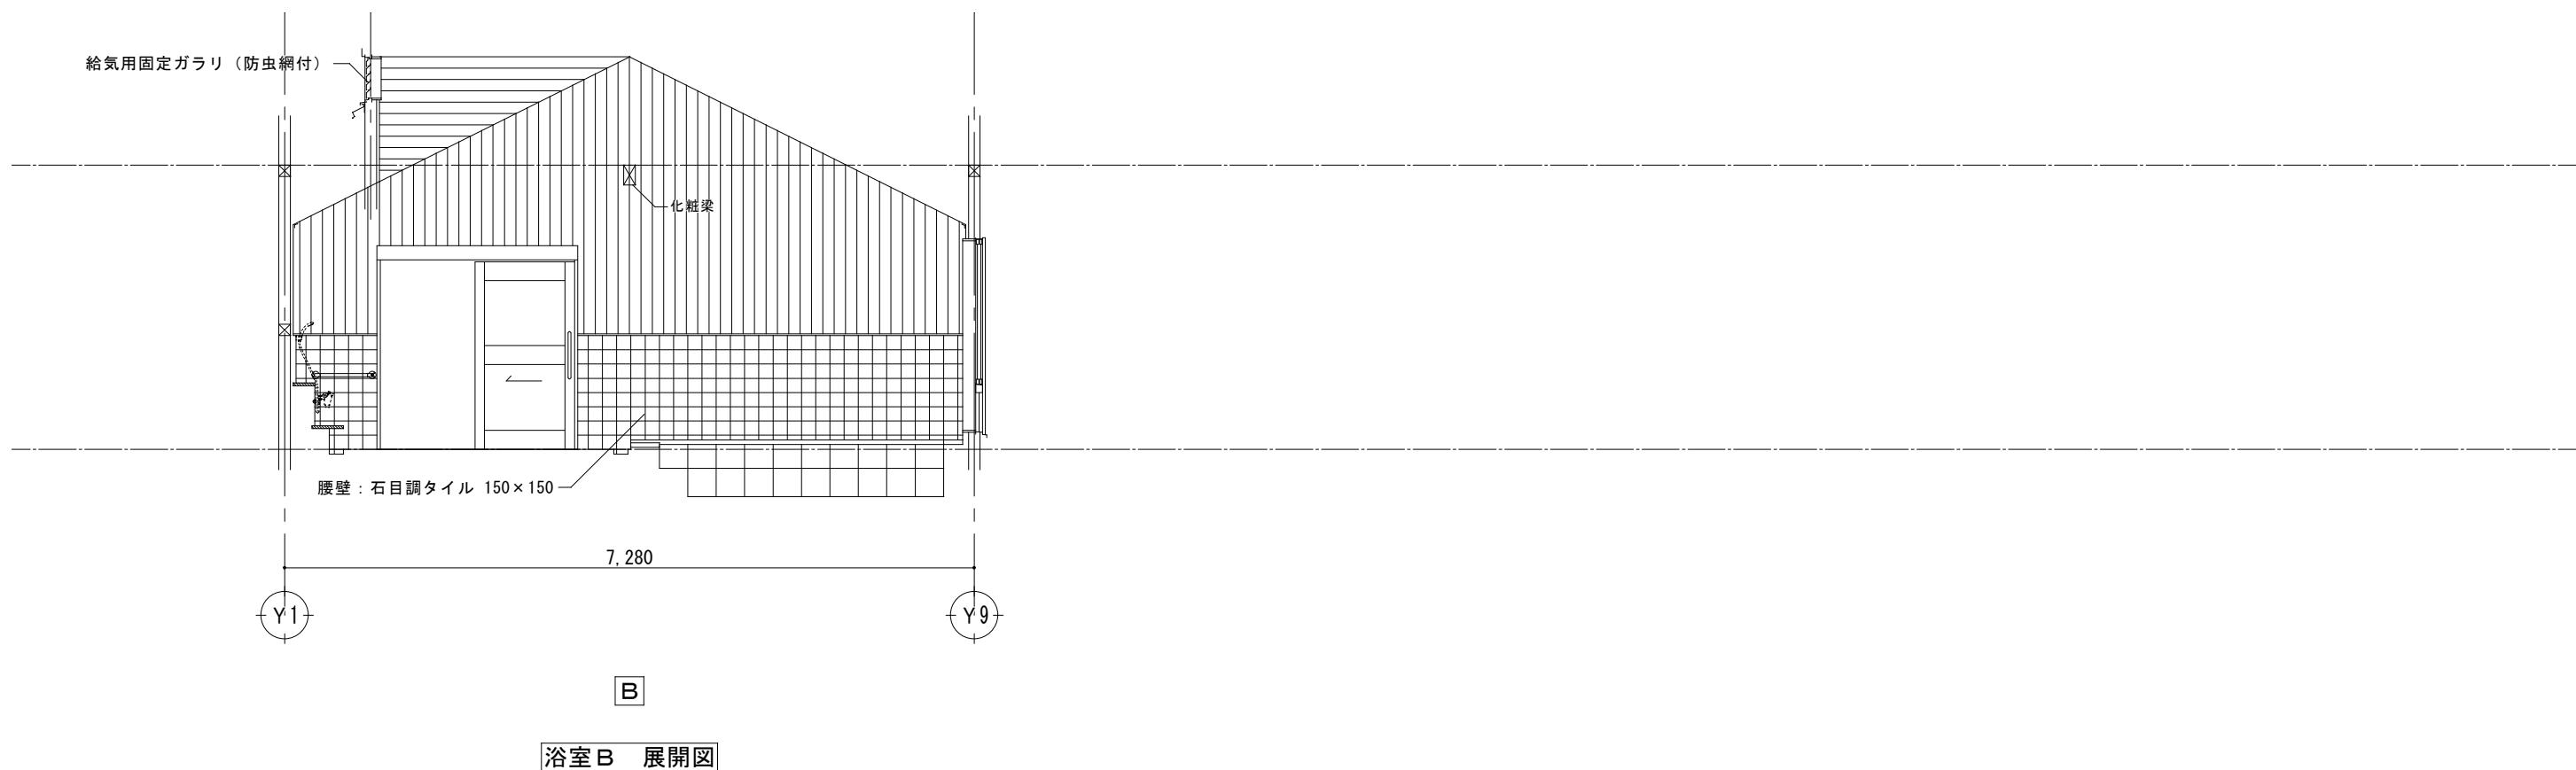
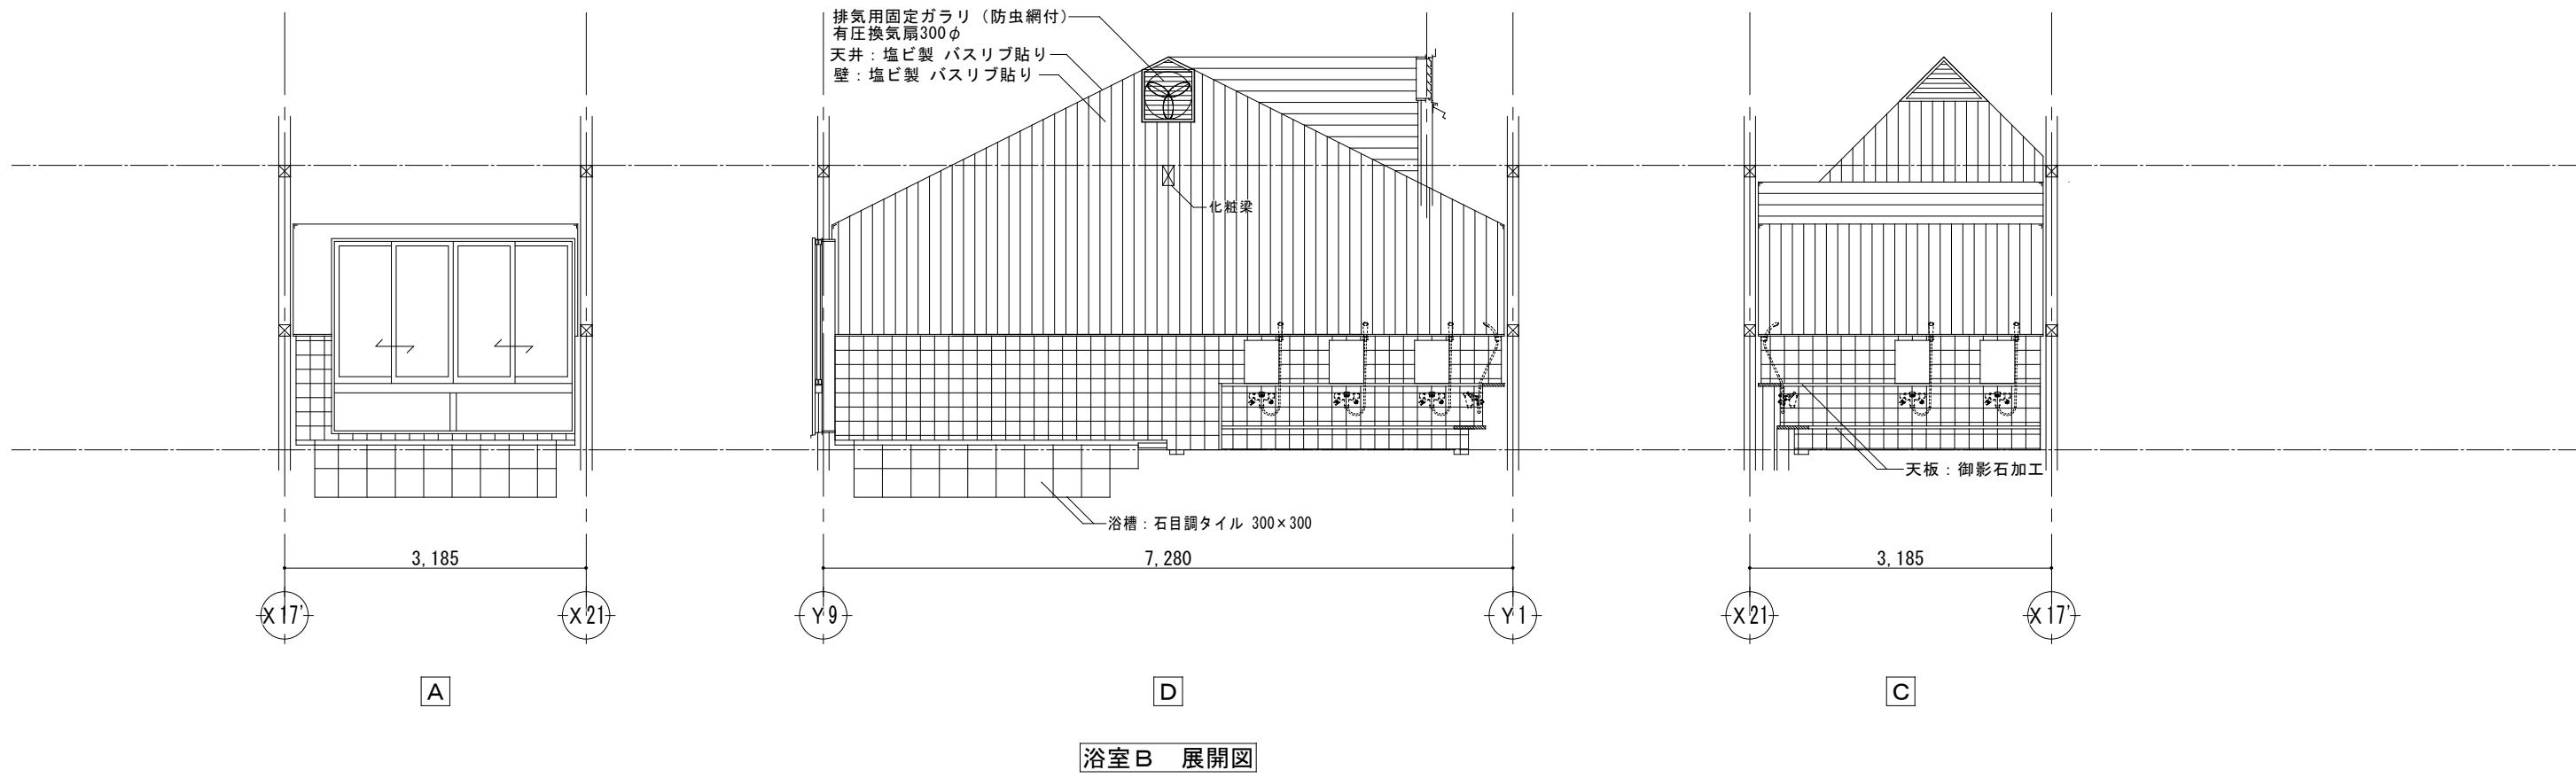


都市開発コンサルタント株式会社 一級建築士事務所 神奈川県知事登録第 5502 号	一級建築士大臣登録 第19003号	承認	設計	担当	製図	工事名	平成25年度表丹沢野外活動センター浴場新築工事			図面番号
							図面名	縮尺	設計年月日	
							展開図-5	1/50	平成25年3月	A-25

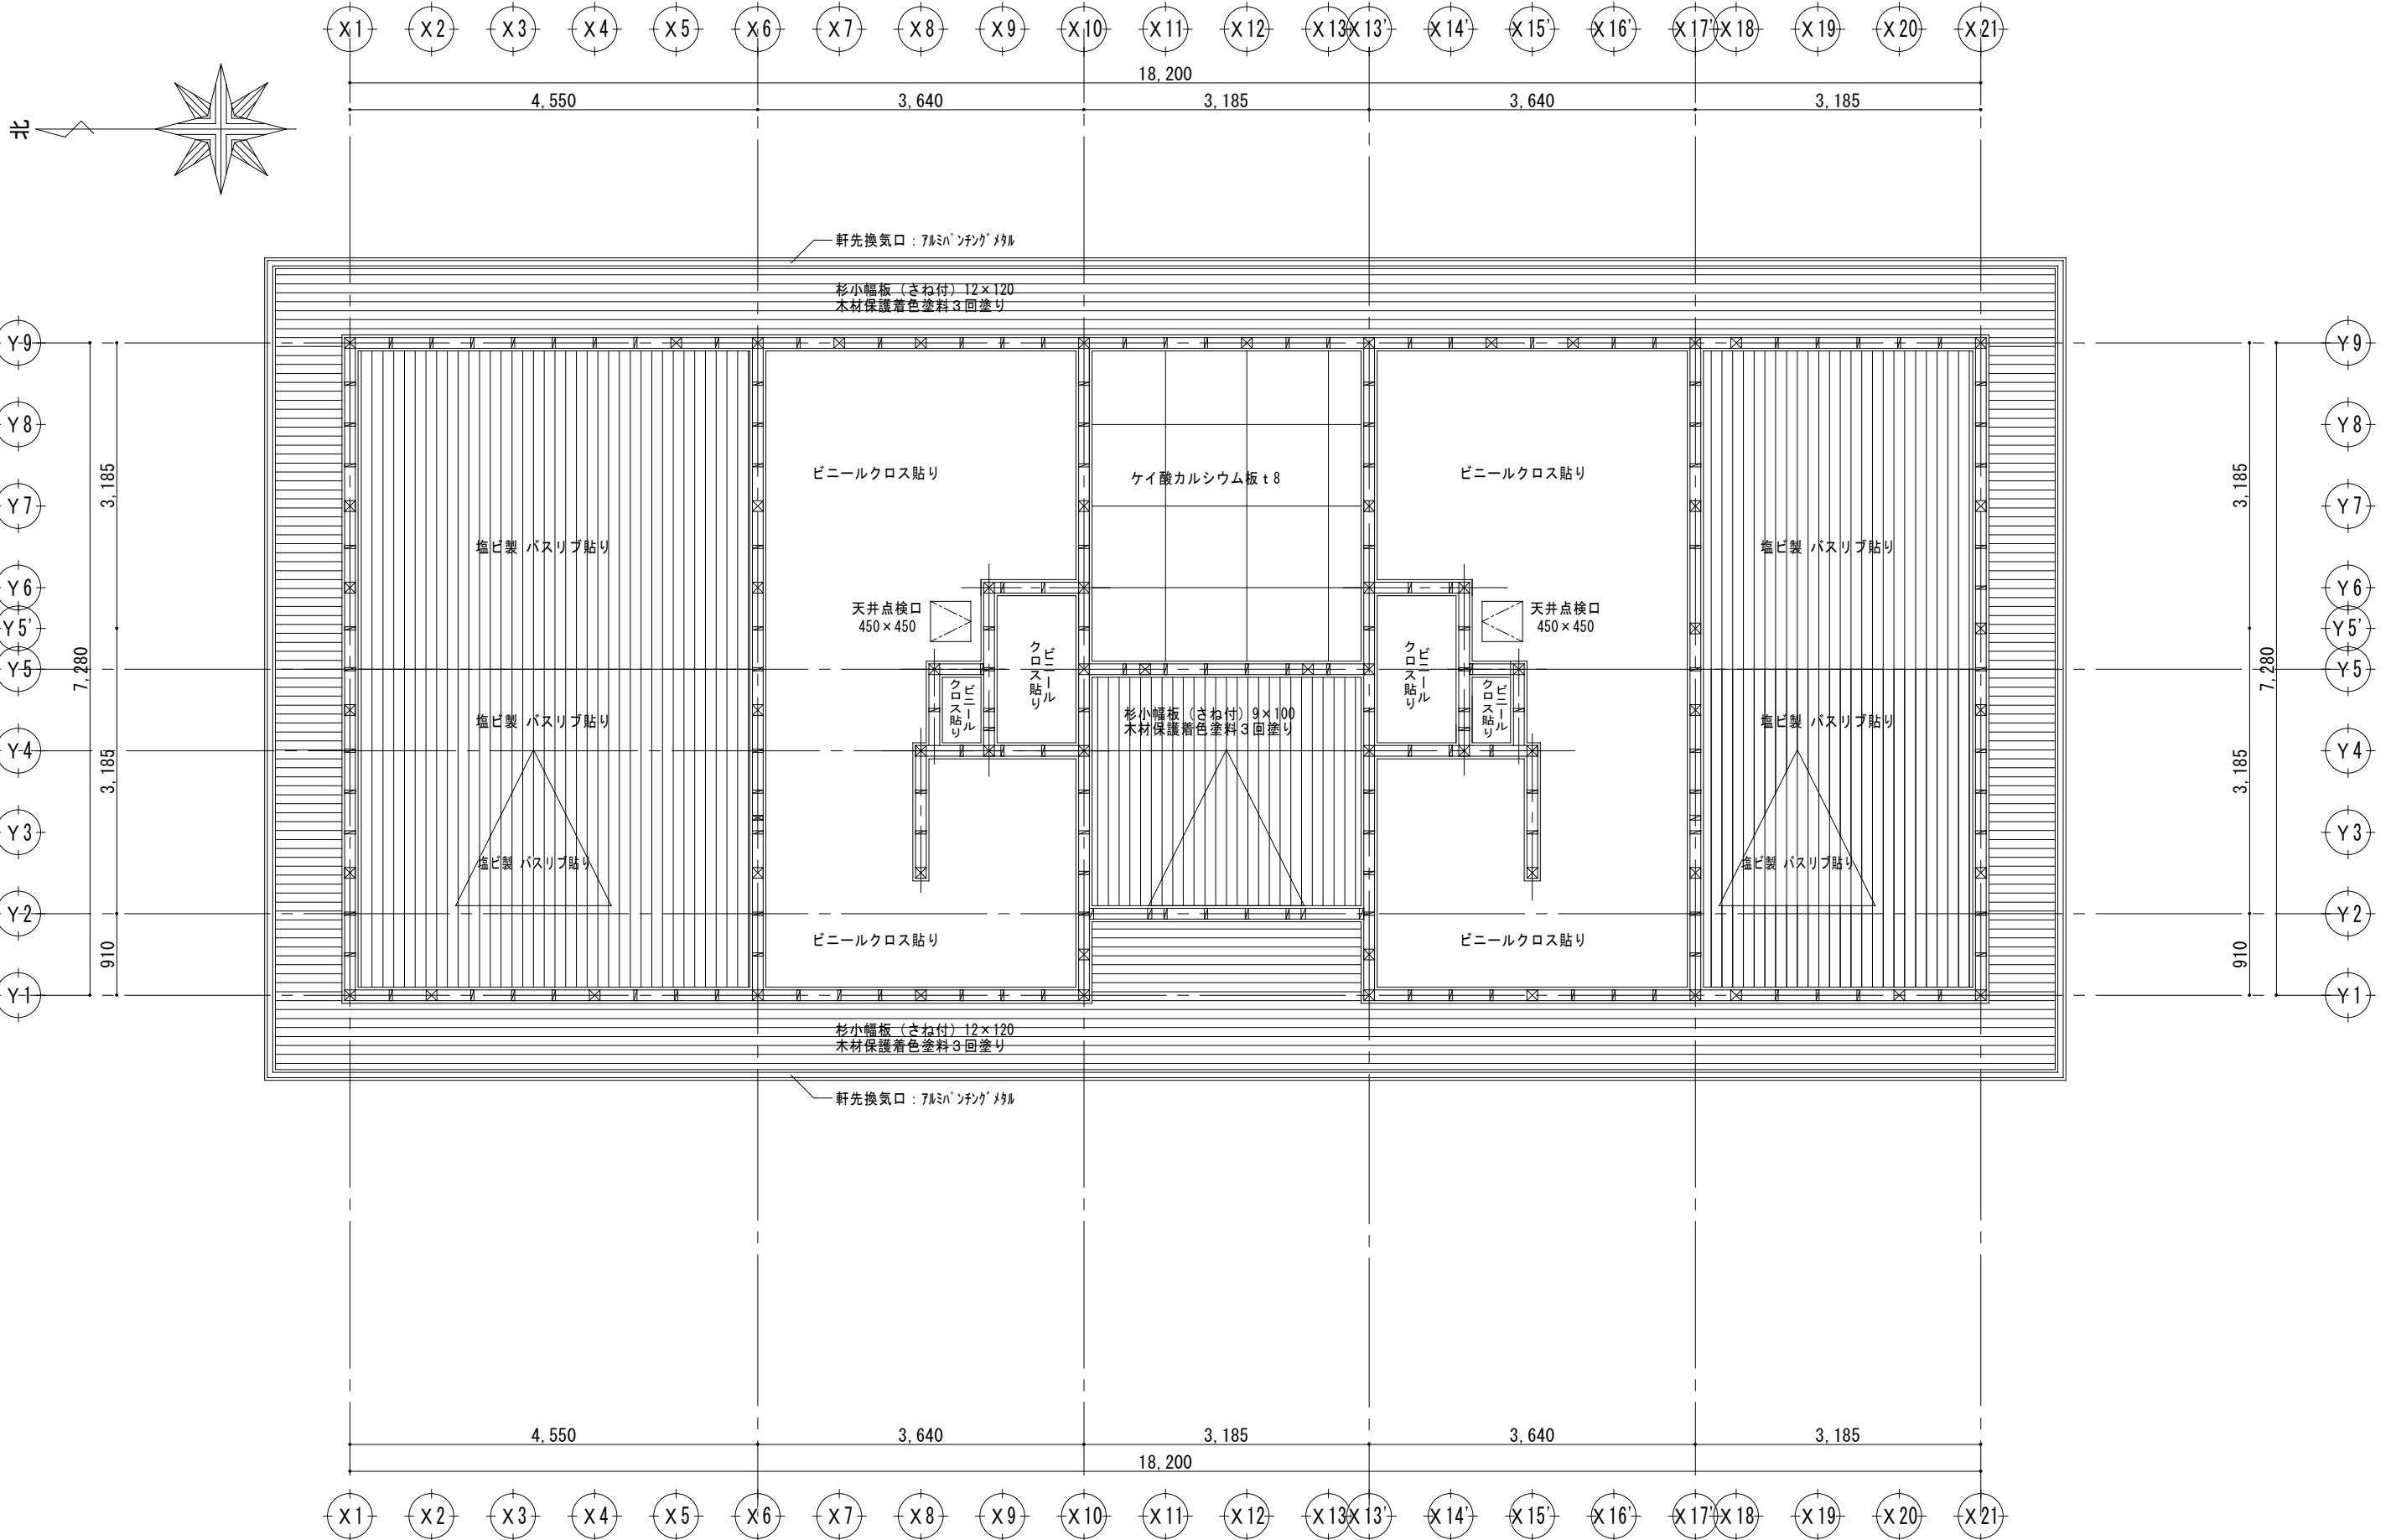


天井伏図 1 : 50


都市開発コンサルタント株式会社 一級建築士事務所 神奈川県知事登録第 5502 号	承認	設計	担当	製図	工事名	平成 25 年度表丹沢野外活動センター浴場新築工事		図面番号	
						一級建築士大臣登録 第19003号	図面名		
							天井伏図	1/50 平成 25 年 3 月	A-26

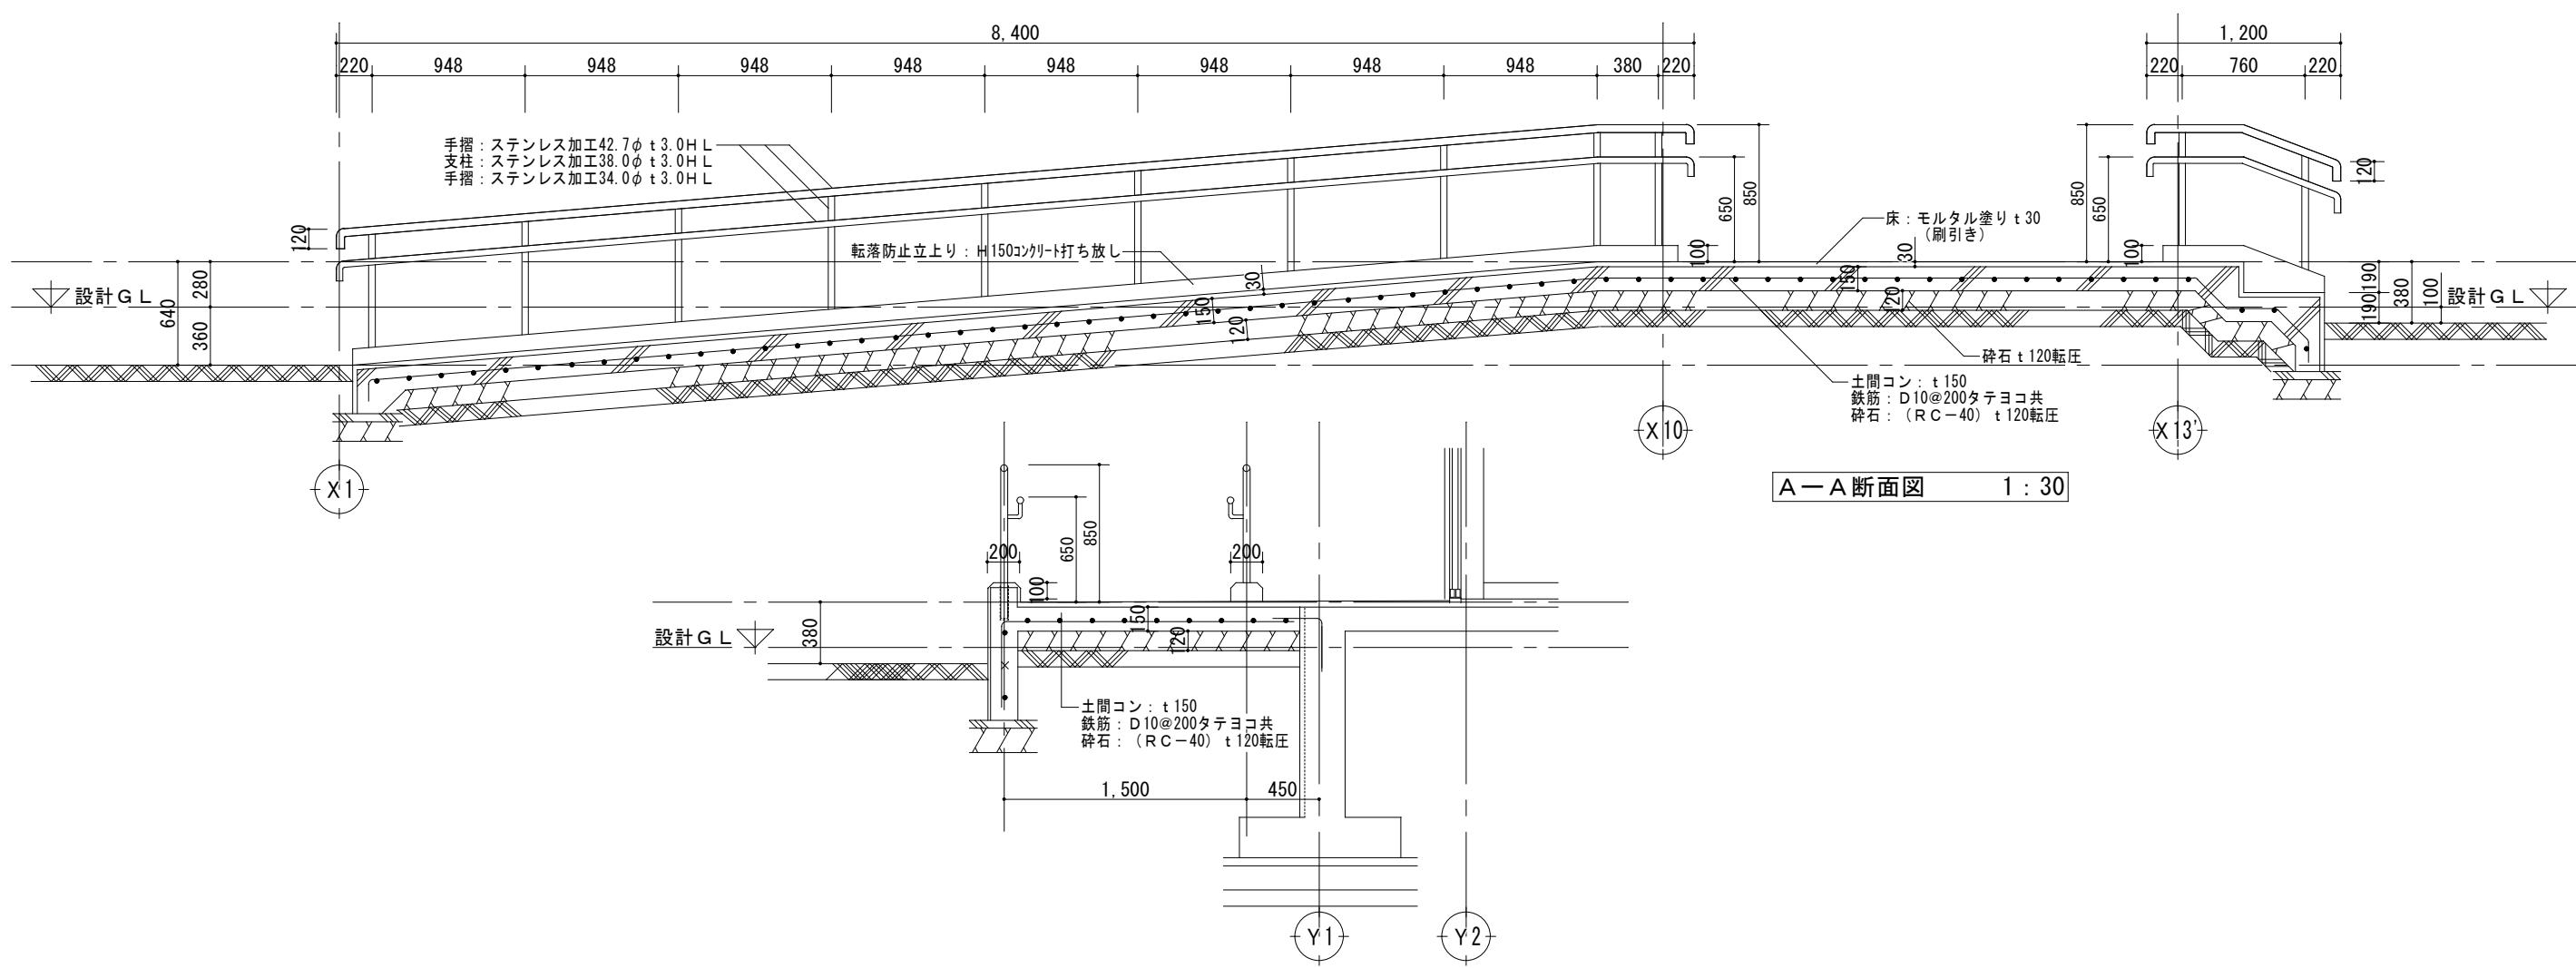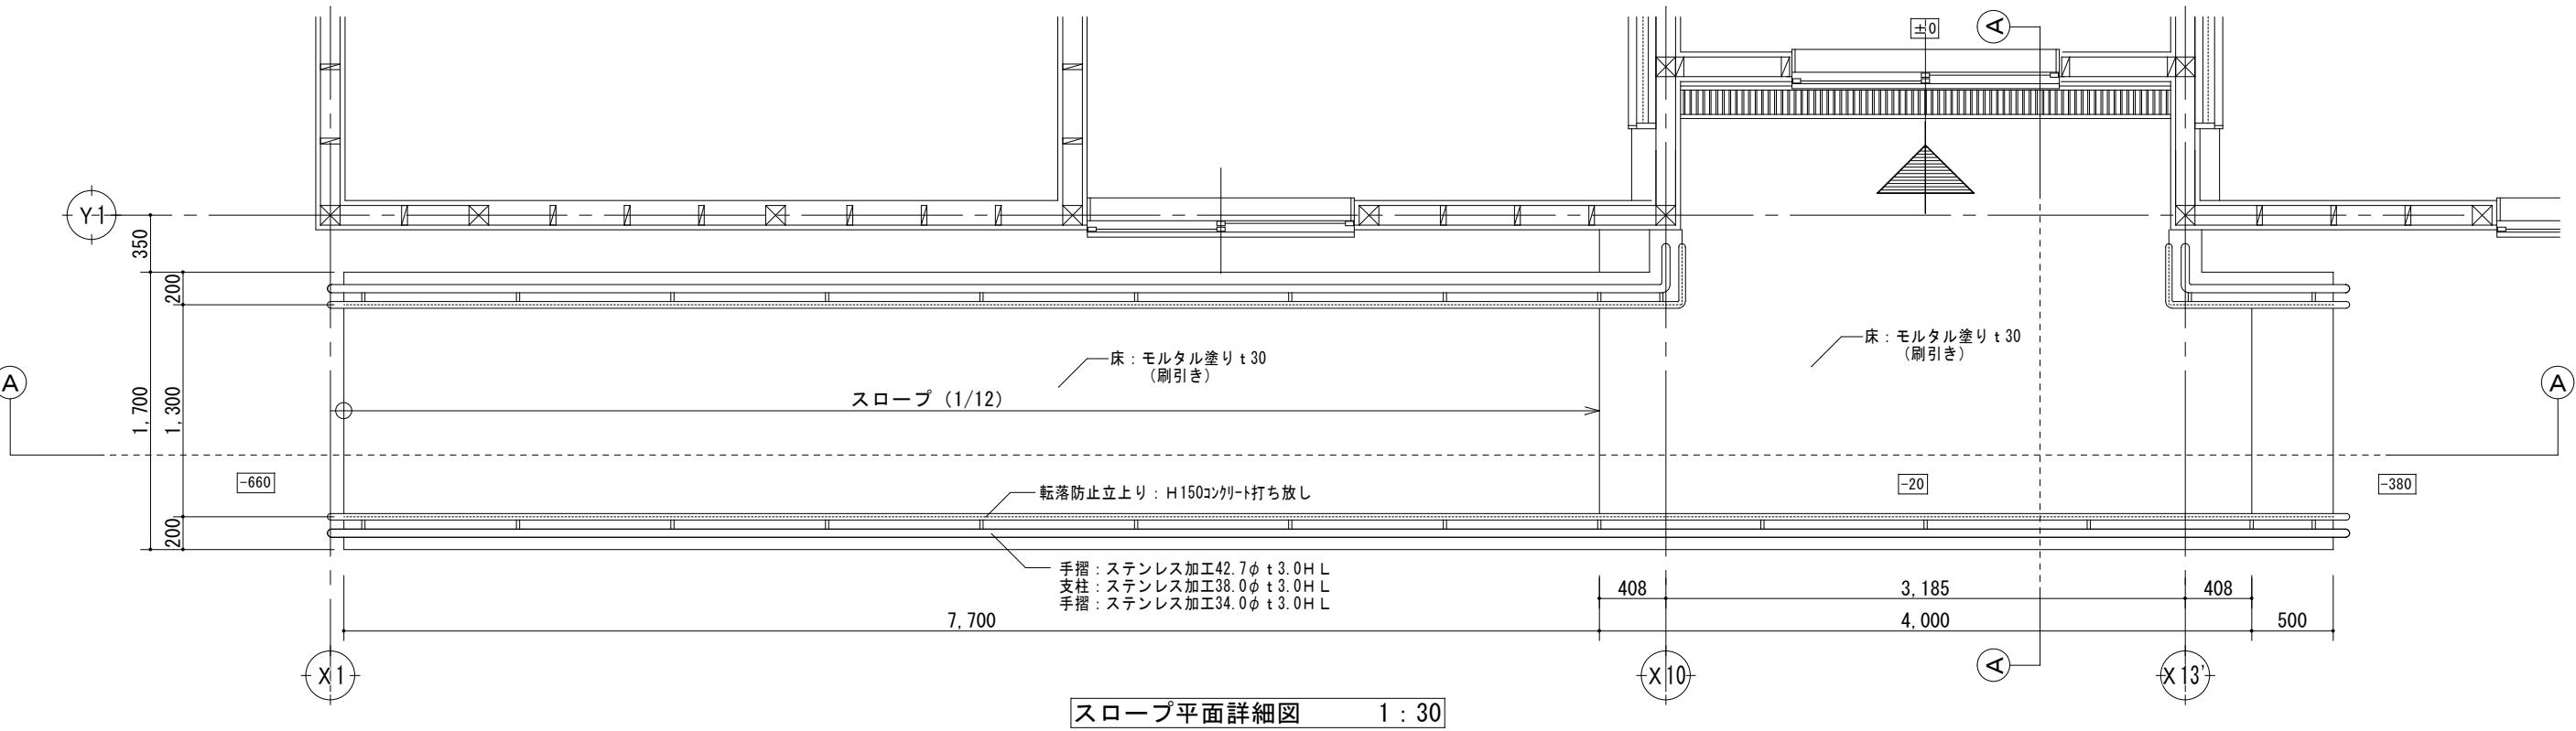


都市開発コンサルタント株式会社 一級建築士事務所 神奈川県知事登録第 5502 号	一級建築士大臣登録 第19003号	承認	設計	担当	製図	工事名	平成25年度表丹沢野外活動センター浴場新築工事			図面番号	
							図面名	スロープ詳細図	縮尺	設計年月日	
									1/30	平成25年3月	A-27

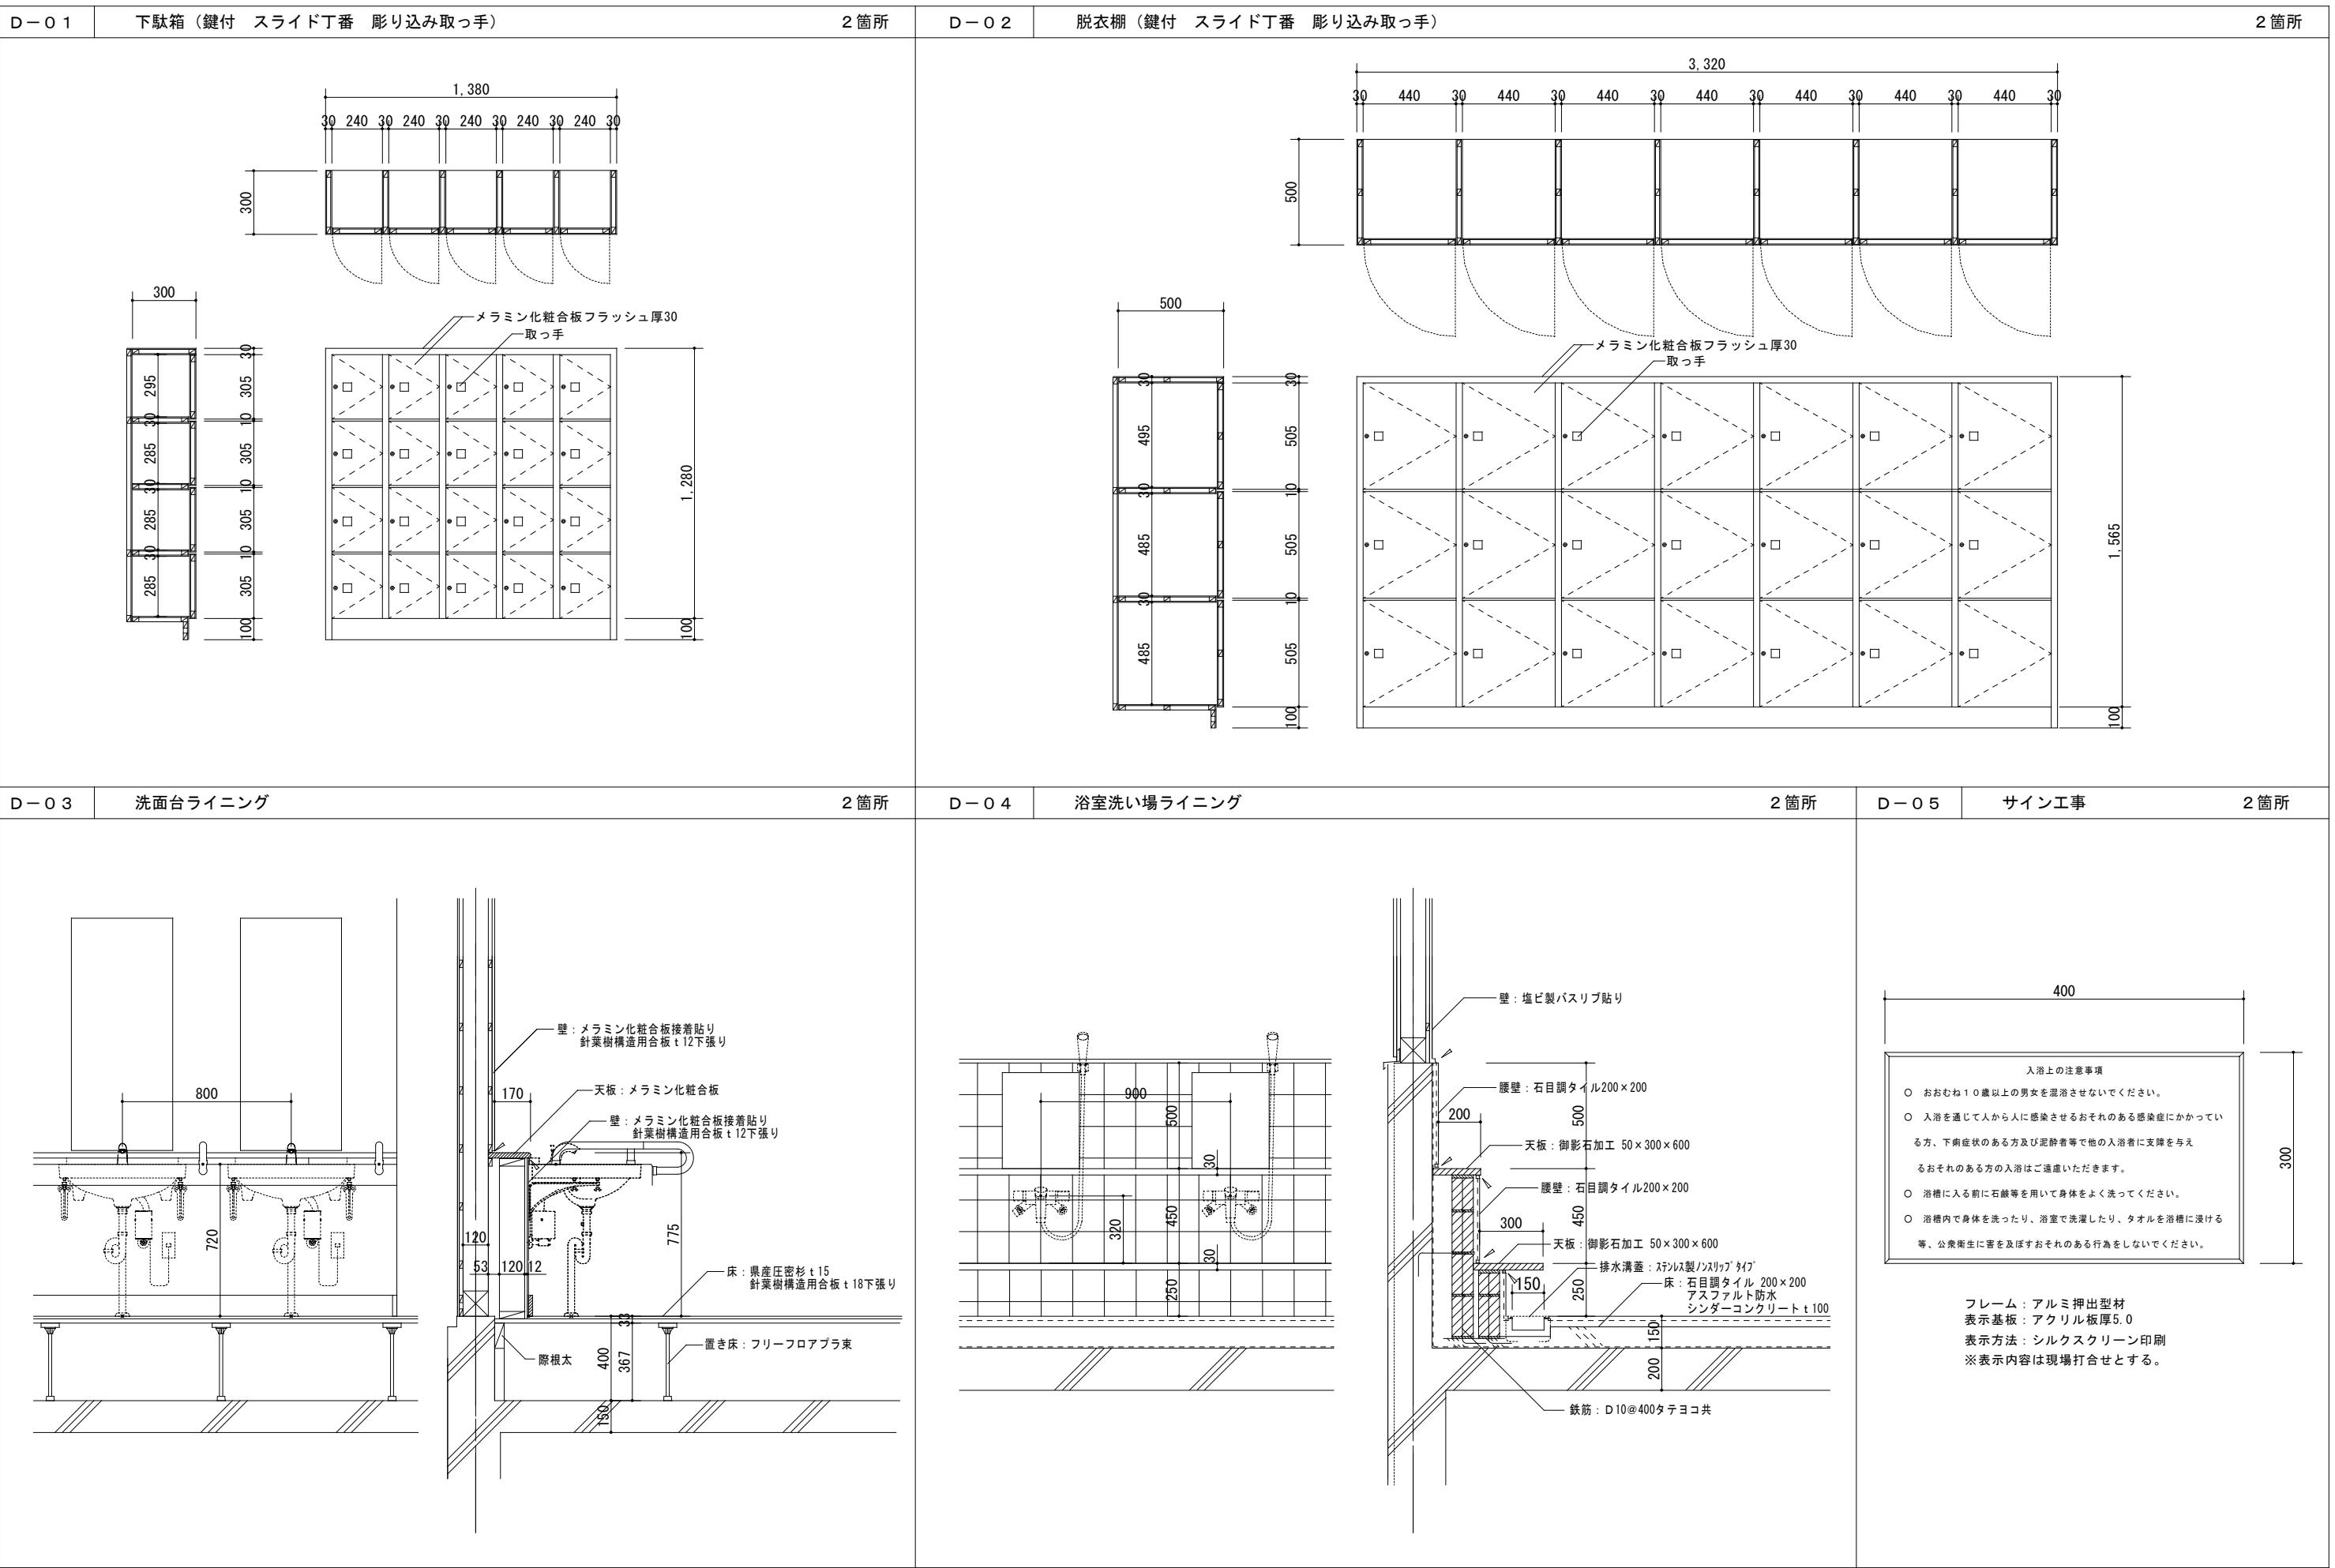

	都市開発コンサルタント株式会社 一級建築士事務所 神奈川県知事登録第 5502 号	承認	設計	担当	製図	工事名	平成25年度表丹沢野外活動センター浴場新築工事			図面番号	
							一級建築士大臣登録 第19003号	図面名	縮尺		
							熊谷 藤樹	雑詳細図	1/20	平成25年3月	A-28

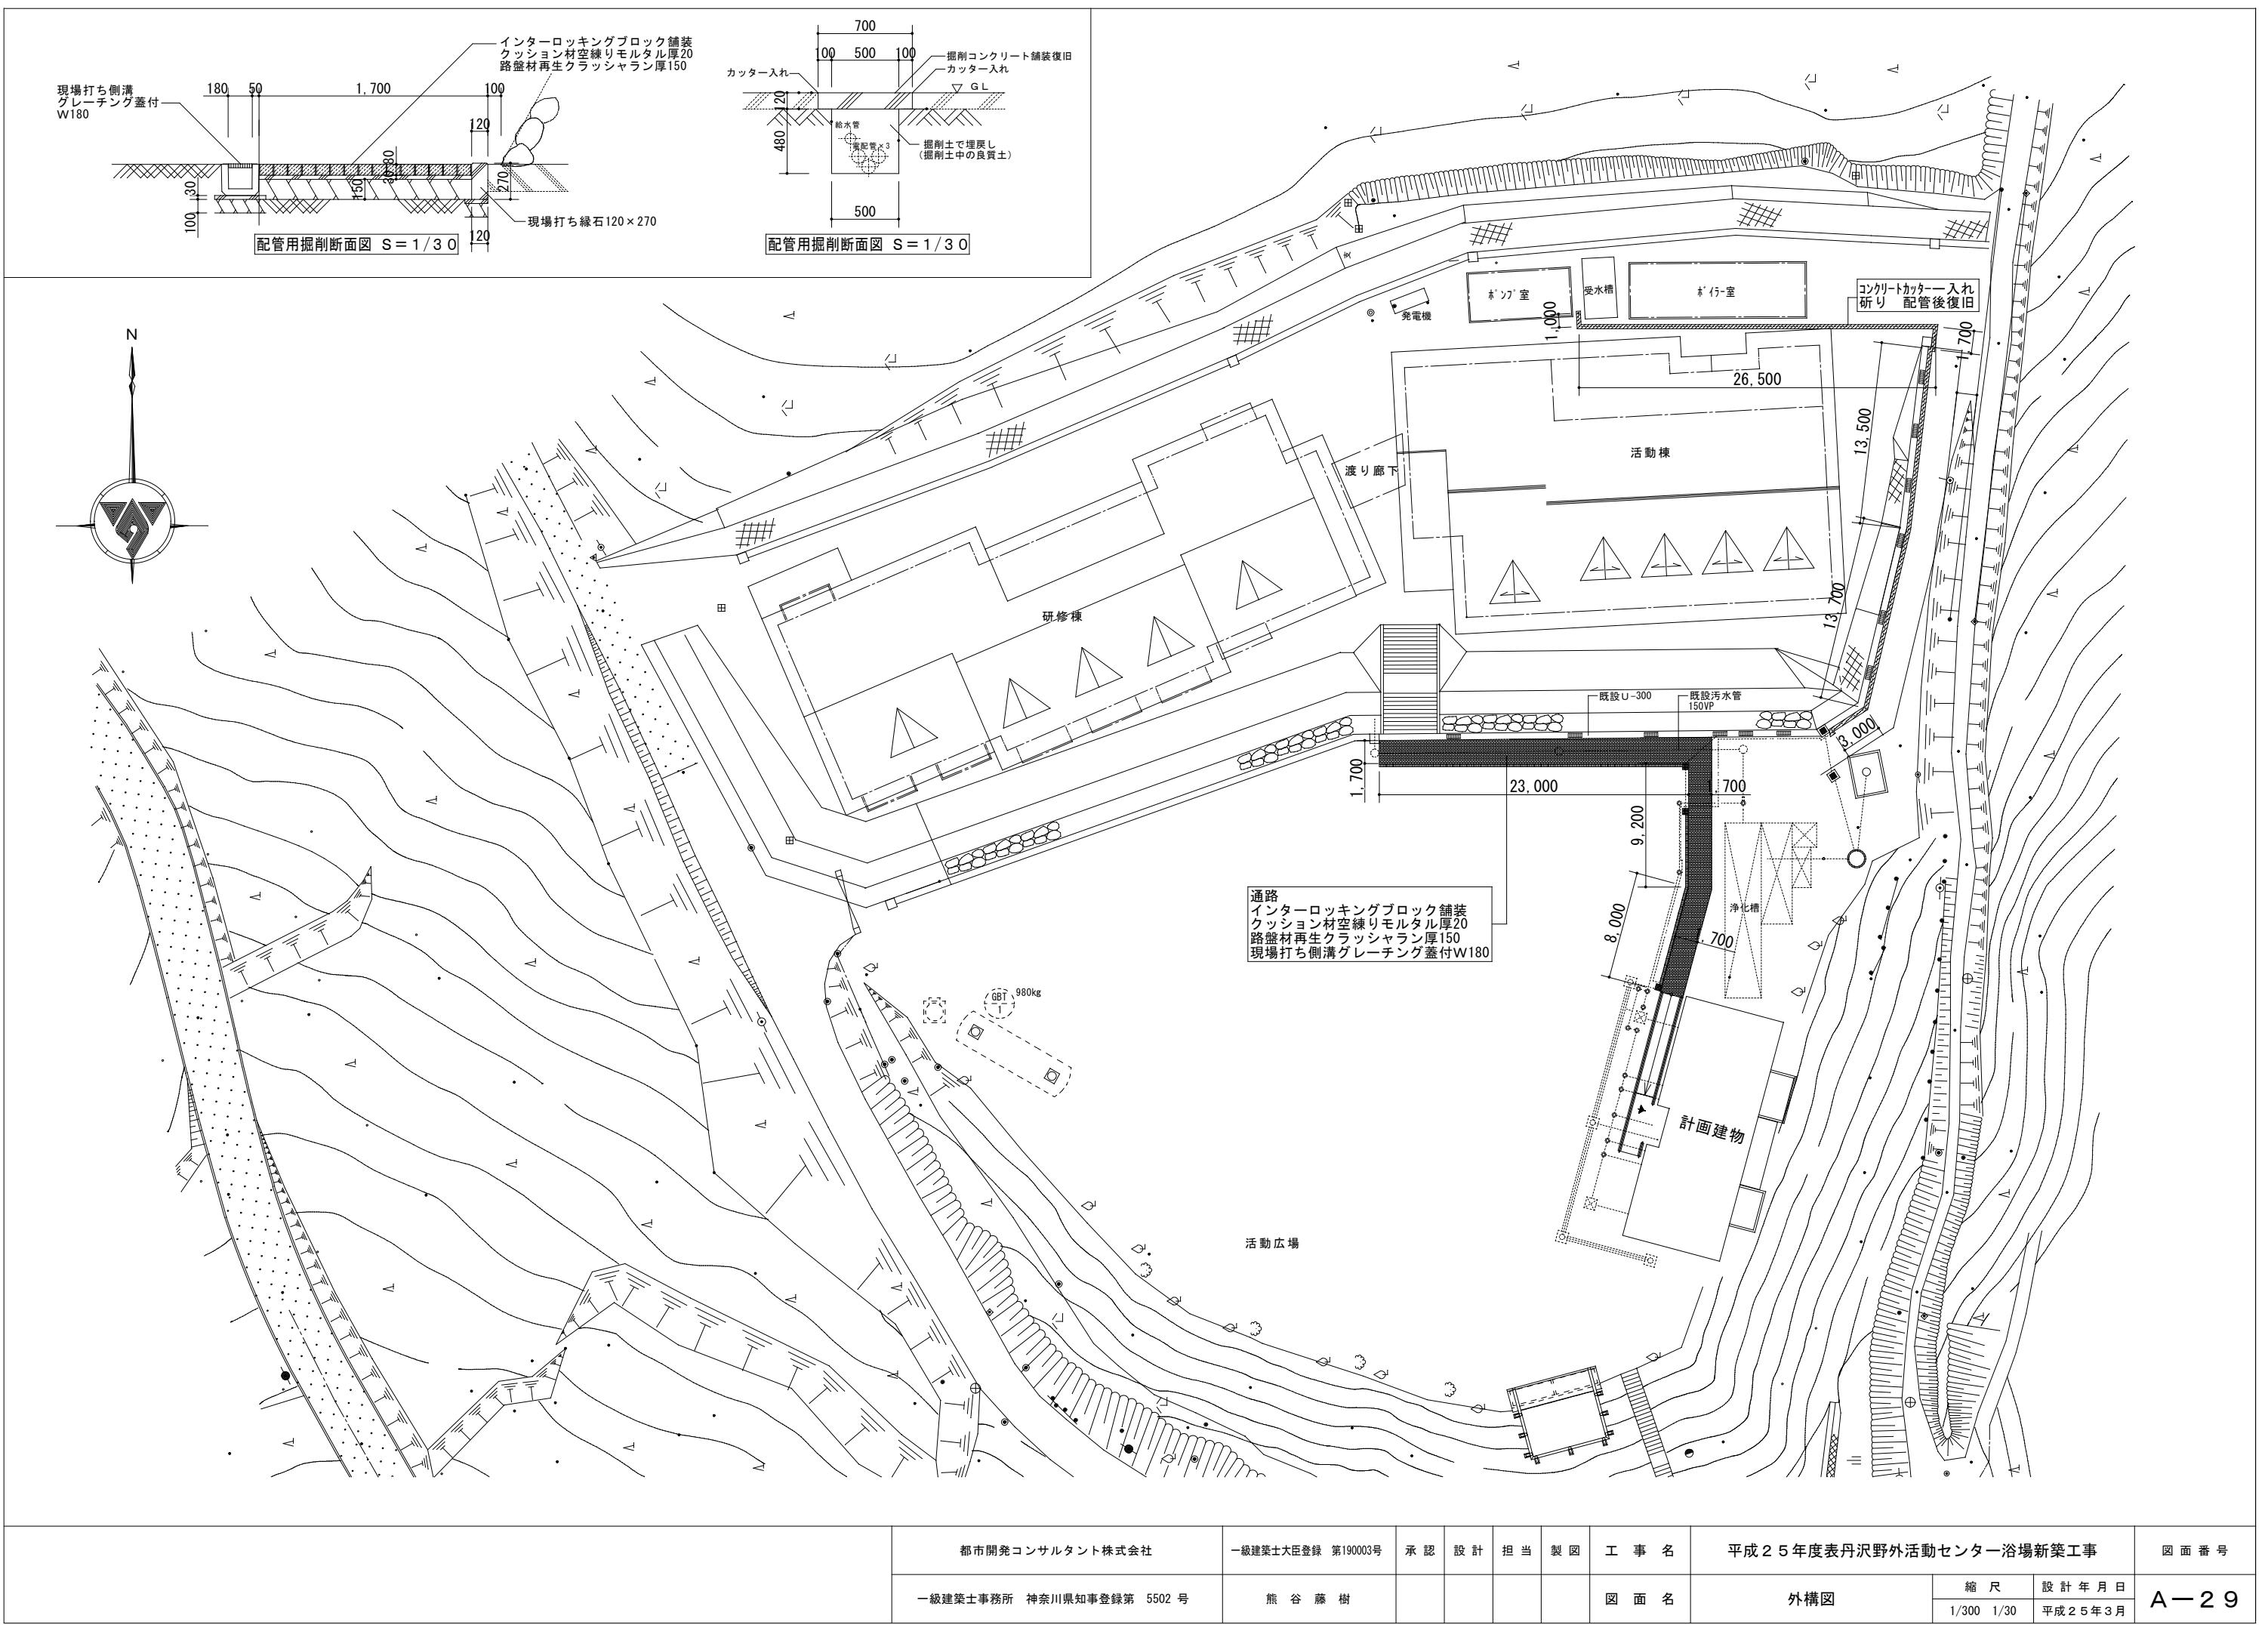

仮設特記事項
・総合仮設の計画に伴い、施設利用者及び近隣の安全の確保を最優先にした仮設計画を行うものとする。
・仮設計画は参考とし、最終決定は総合仮設計画図を作成の上、監督員承諾の上で施工するものとする。
・大型車両の往来がある期間は交通整理員を配備させ、施設利用者及び施設管理者の安全に配慮をすること。
・前面道路及び敷地内施設に損害を与えた場合は速やかに監督員に報告を行い。請負業者の負担にて復旧を行うこと。
・仮囲いは必要に応じて適宜盛り替えを行うこと。
・工事完了と共に、活動広場の現状復旧を行うこと。

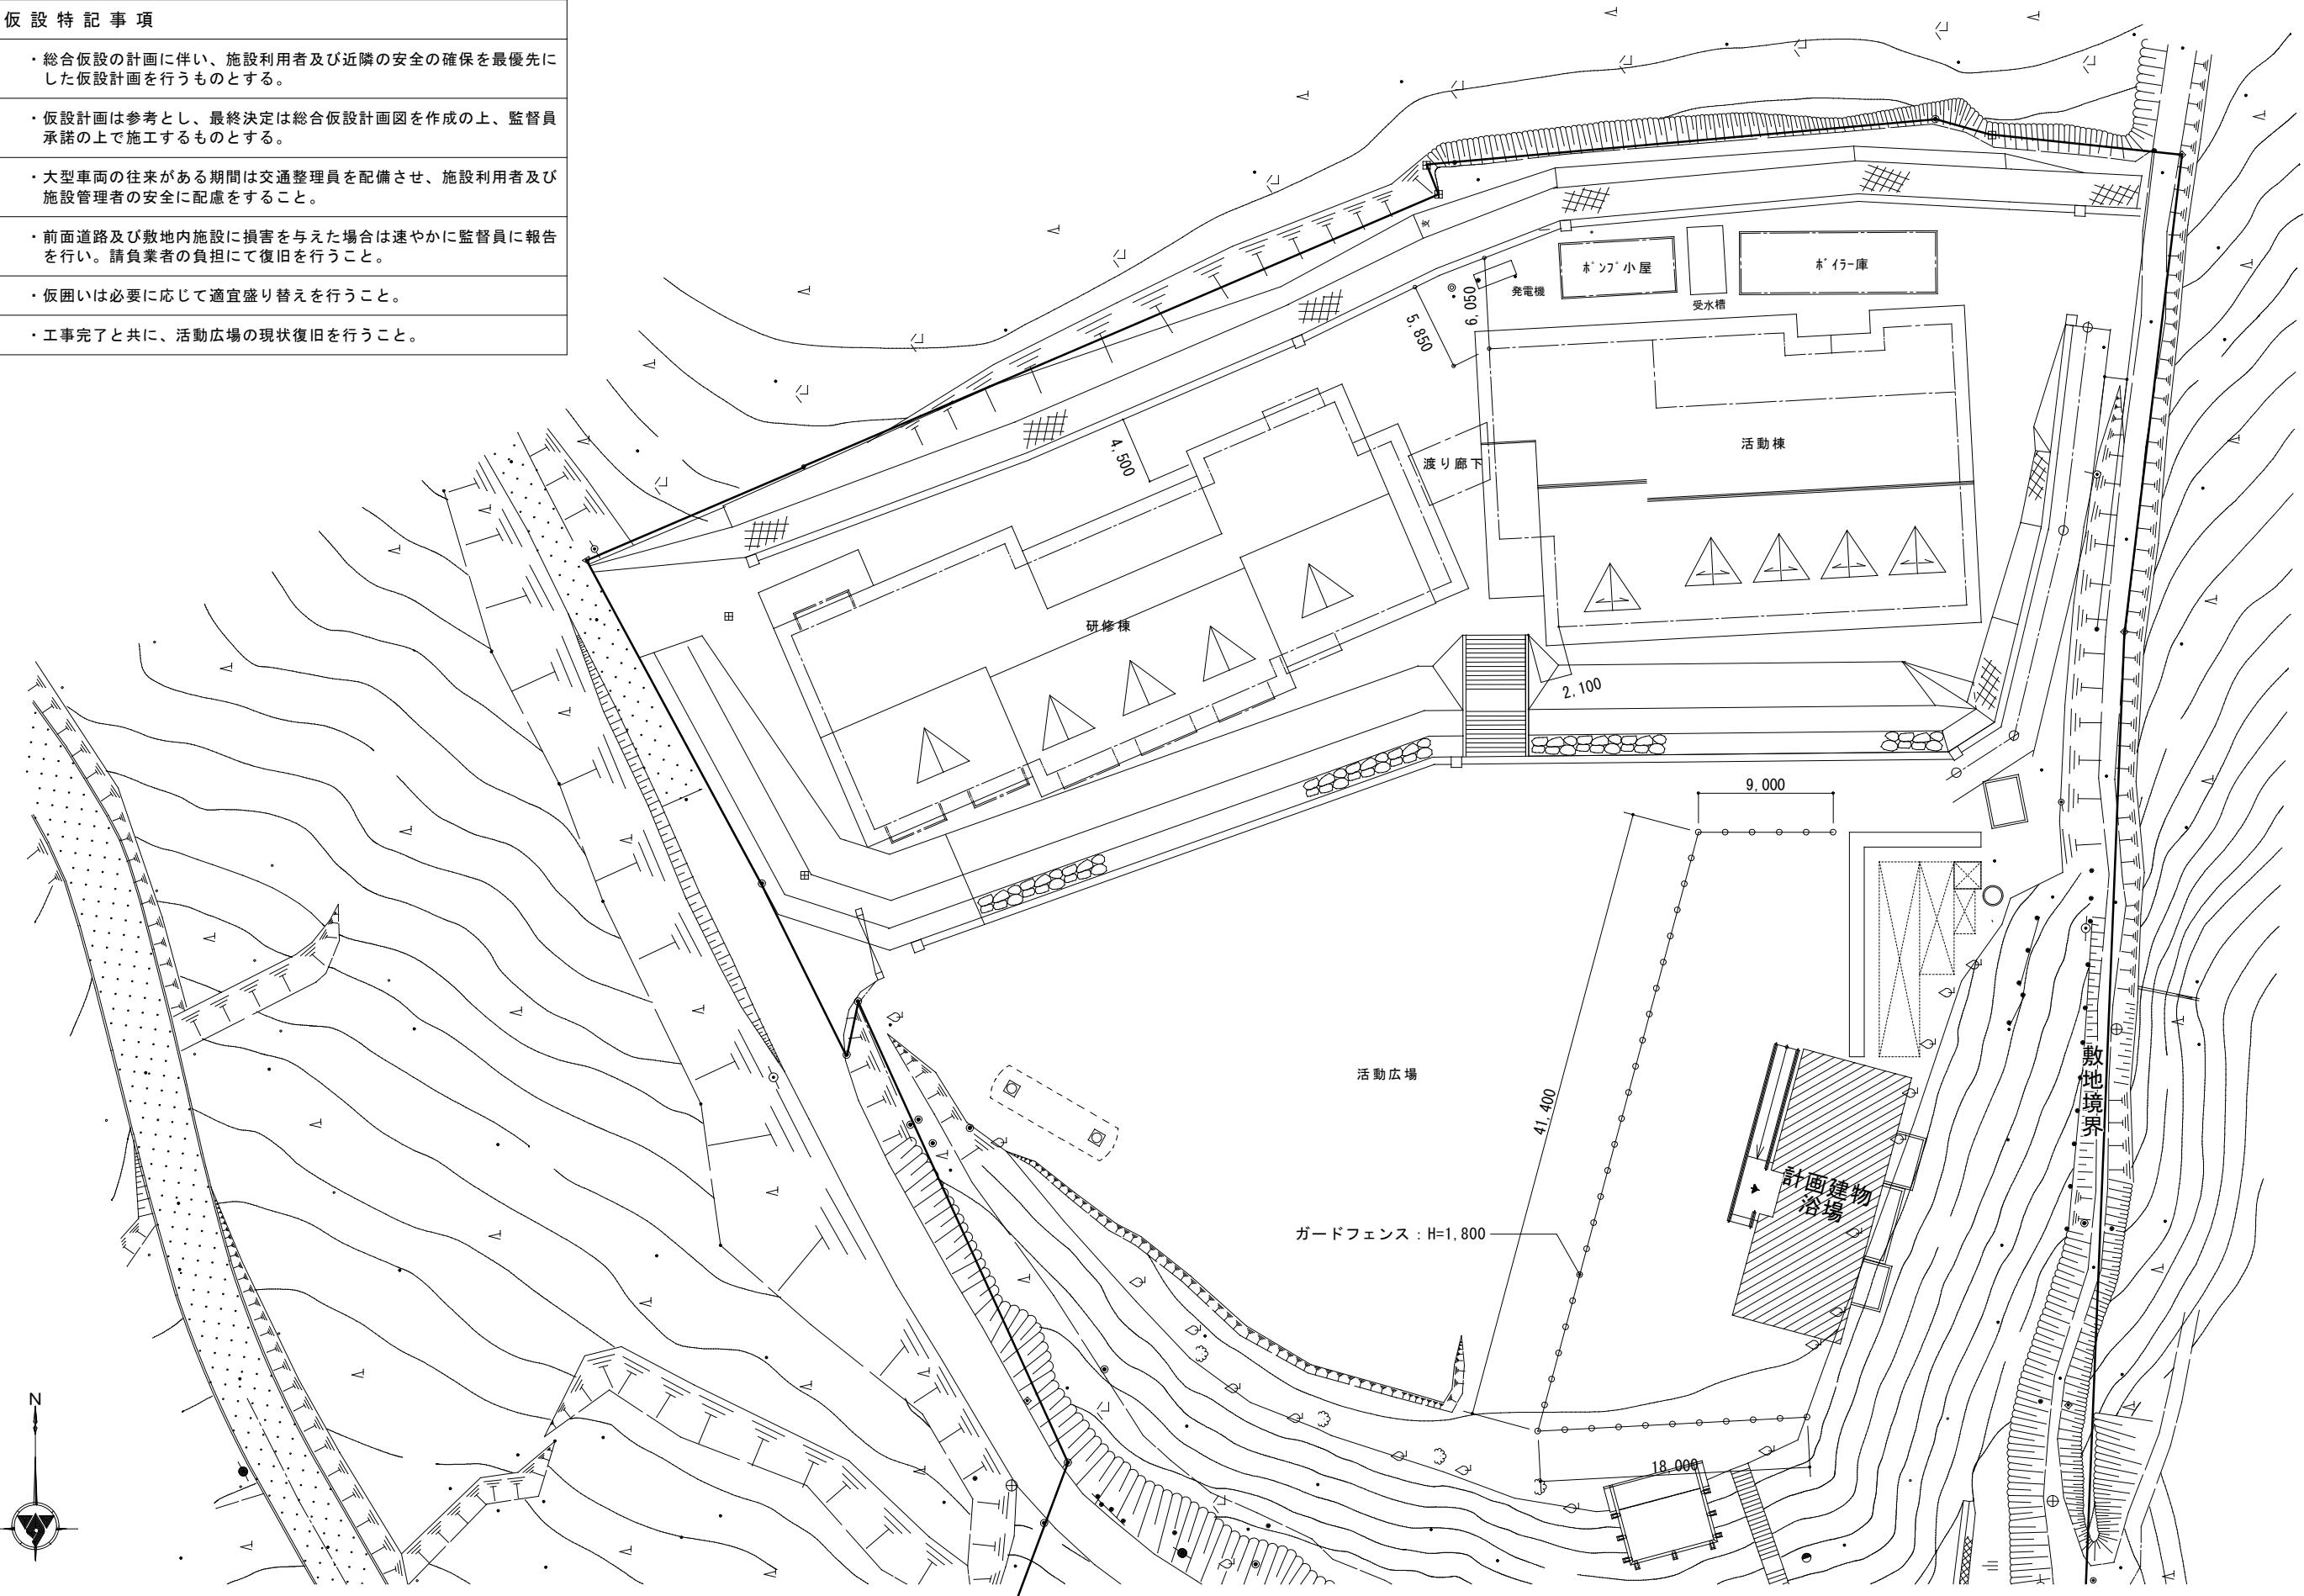

都市開発コンサルタント株式会社 一級建築士事務所 神奈川県知事登録第 5502 号	承認 設計 担当 製図	工事名	平成 25 年度表丹沢野外活動センター浴場新築工事		図面番号 A-30
			図面名	仮設計画図（参考図）	
					縮尺 1/300
					設計年月日 平成 25 年 3 月